令和6年度(繰) 岡地区橋梁改修工事

設計実施

角田市

令和6年度(繰) 岡地区橋梁改修工事

図 面 目 録


図番	項	目 枚	図番	項	枚
1	平面縦断図	1枚			
2	平面詳細図	1枚			
3	横断図	1枚			
4~6	構造一般図	3枚			
7~8	2号函渠配筋図	2枚			
9	L型擁壁配筋図	1枚			
10	杭基礎詳細図	1枚			
11	給水管切回し工図	1枚			
12	構造物撤去平面図	1枚			
13	仮設平面図(参考図)	1枚			
14	仮設横断図(参考図)	1枚			


合計 14枚

平面縦断図 (プレキャストBOX-B3200×H2200)

縦 断 図


V=1:100 (A1) V=1:200 (A3) H=1:250 (A1) H=1:500 (A3)

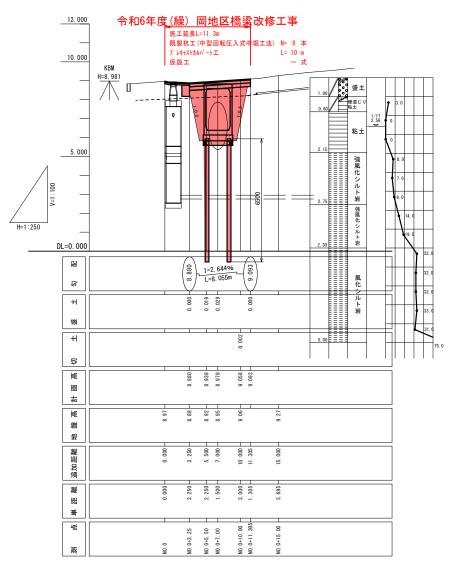


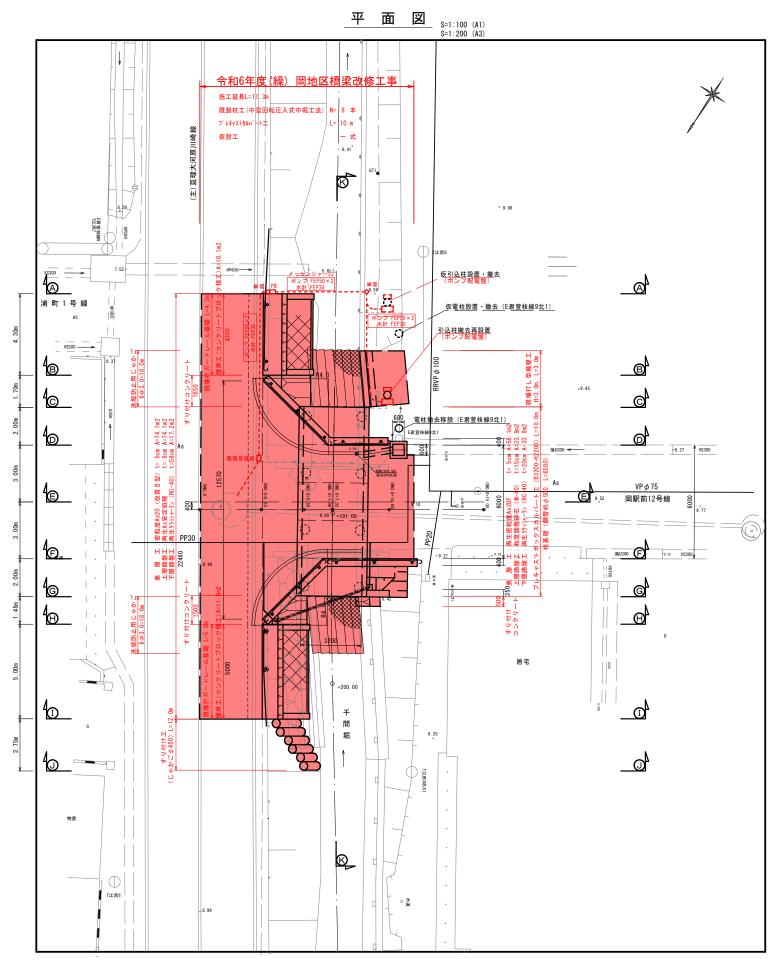



	_
æ	total l
-	JITT I


工事番号					
路線名		岡駅	前12号	線	
施工地名	角田	郡市	村岡区	字 内越	地内
工事名	令和(6年度(繰)	岡地区	橋梁改修	工事
図 名		平	面縦断[図	
縮尺		図 示	位置		
設計者			設計 年度		
角	田	市	図番	1/1	4

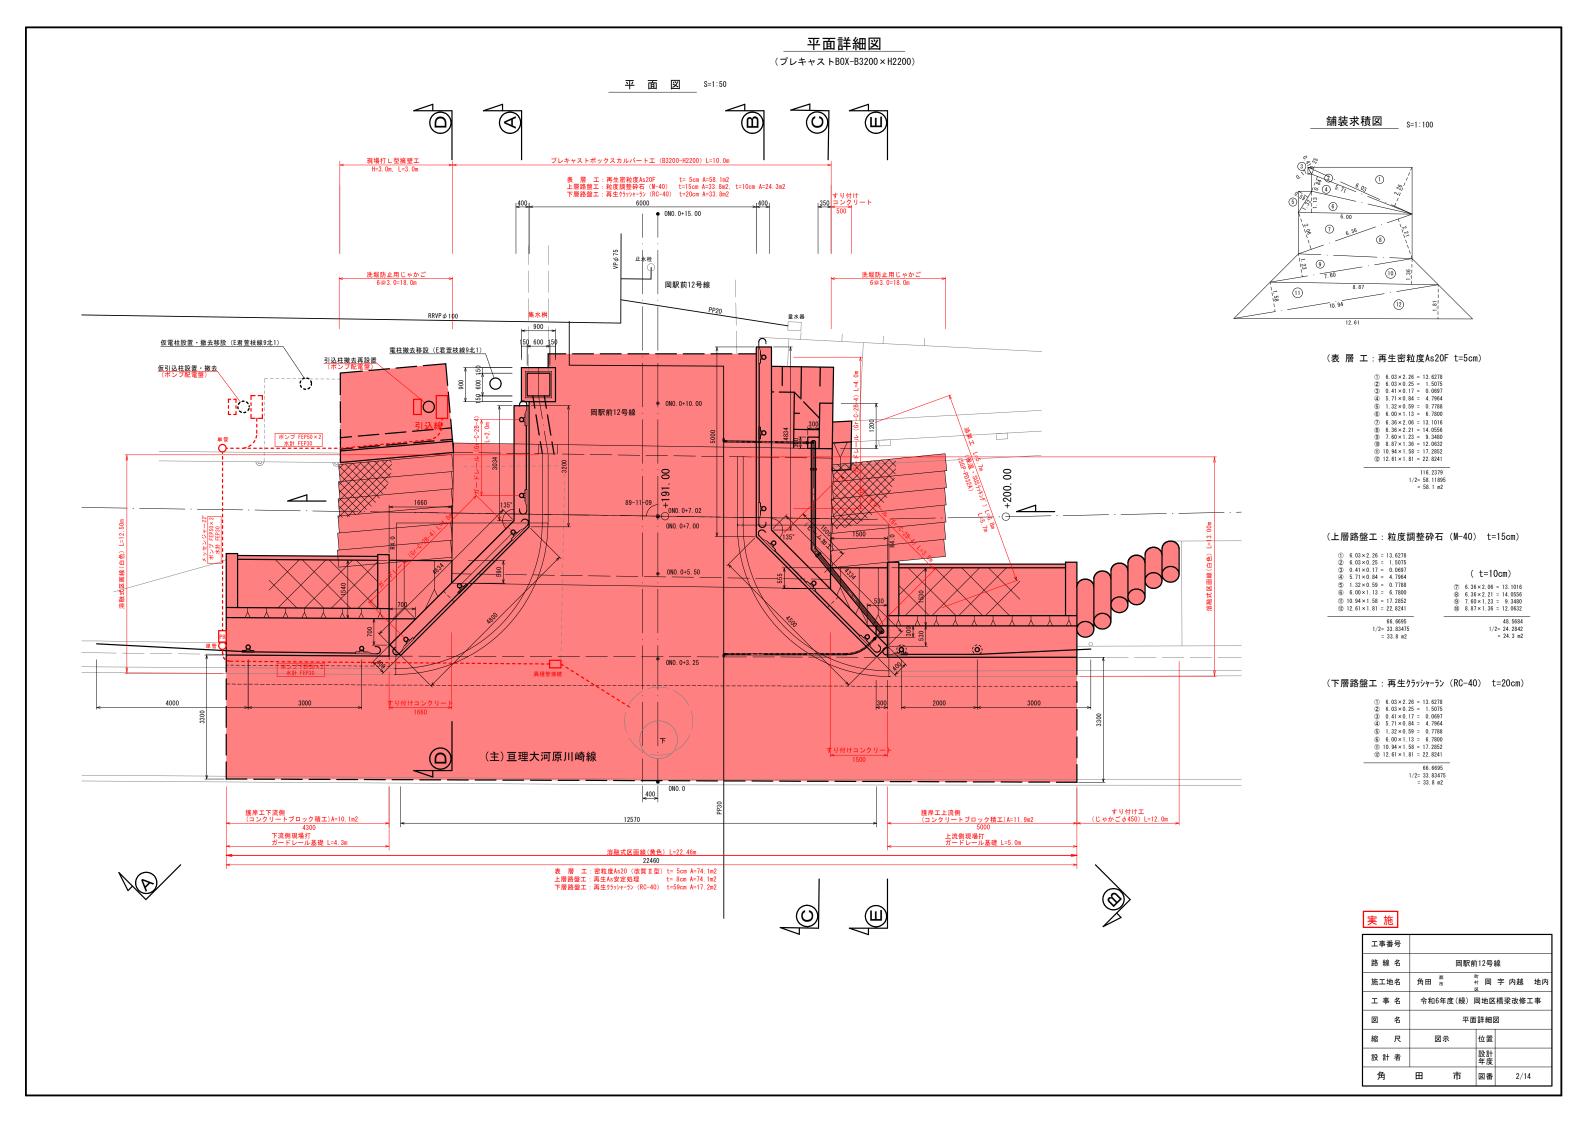

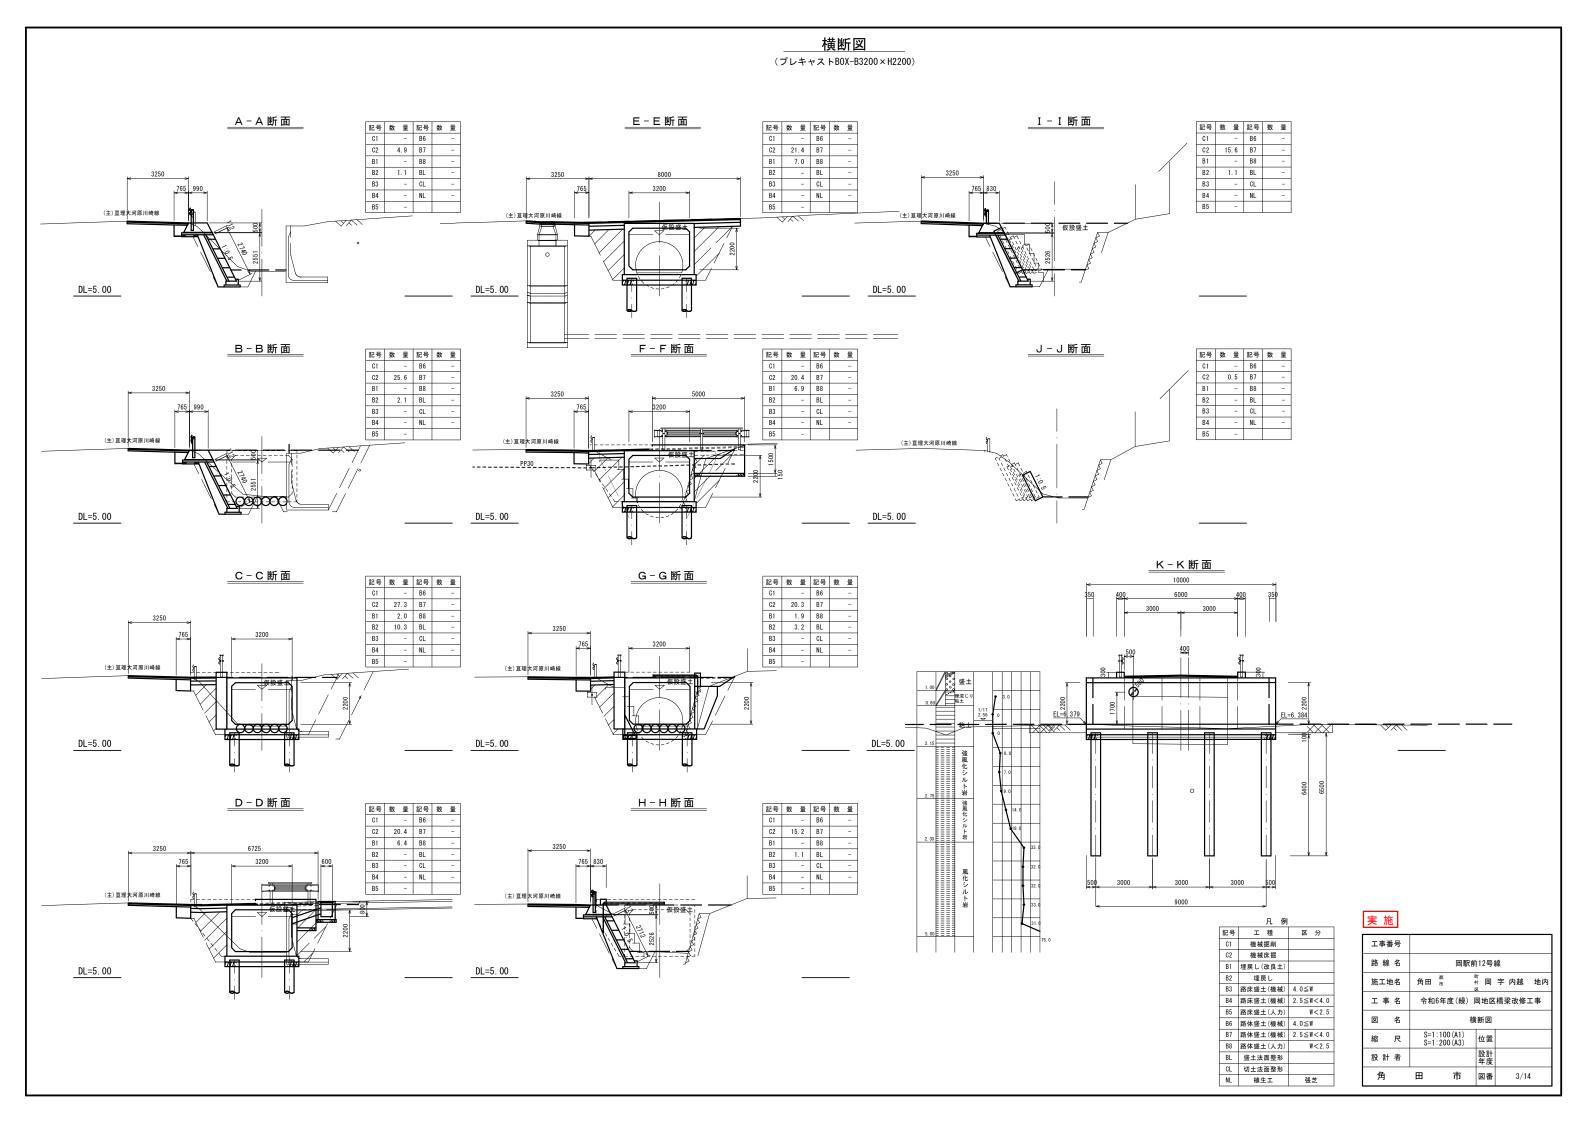

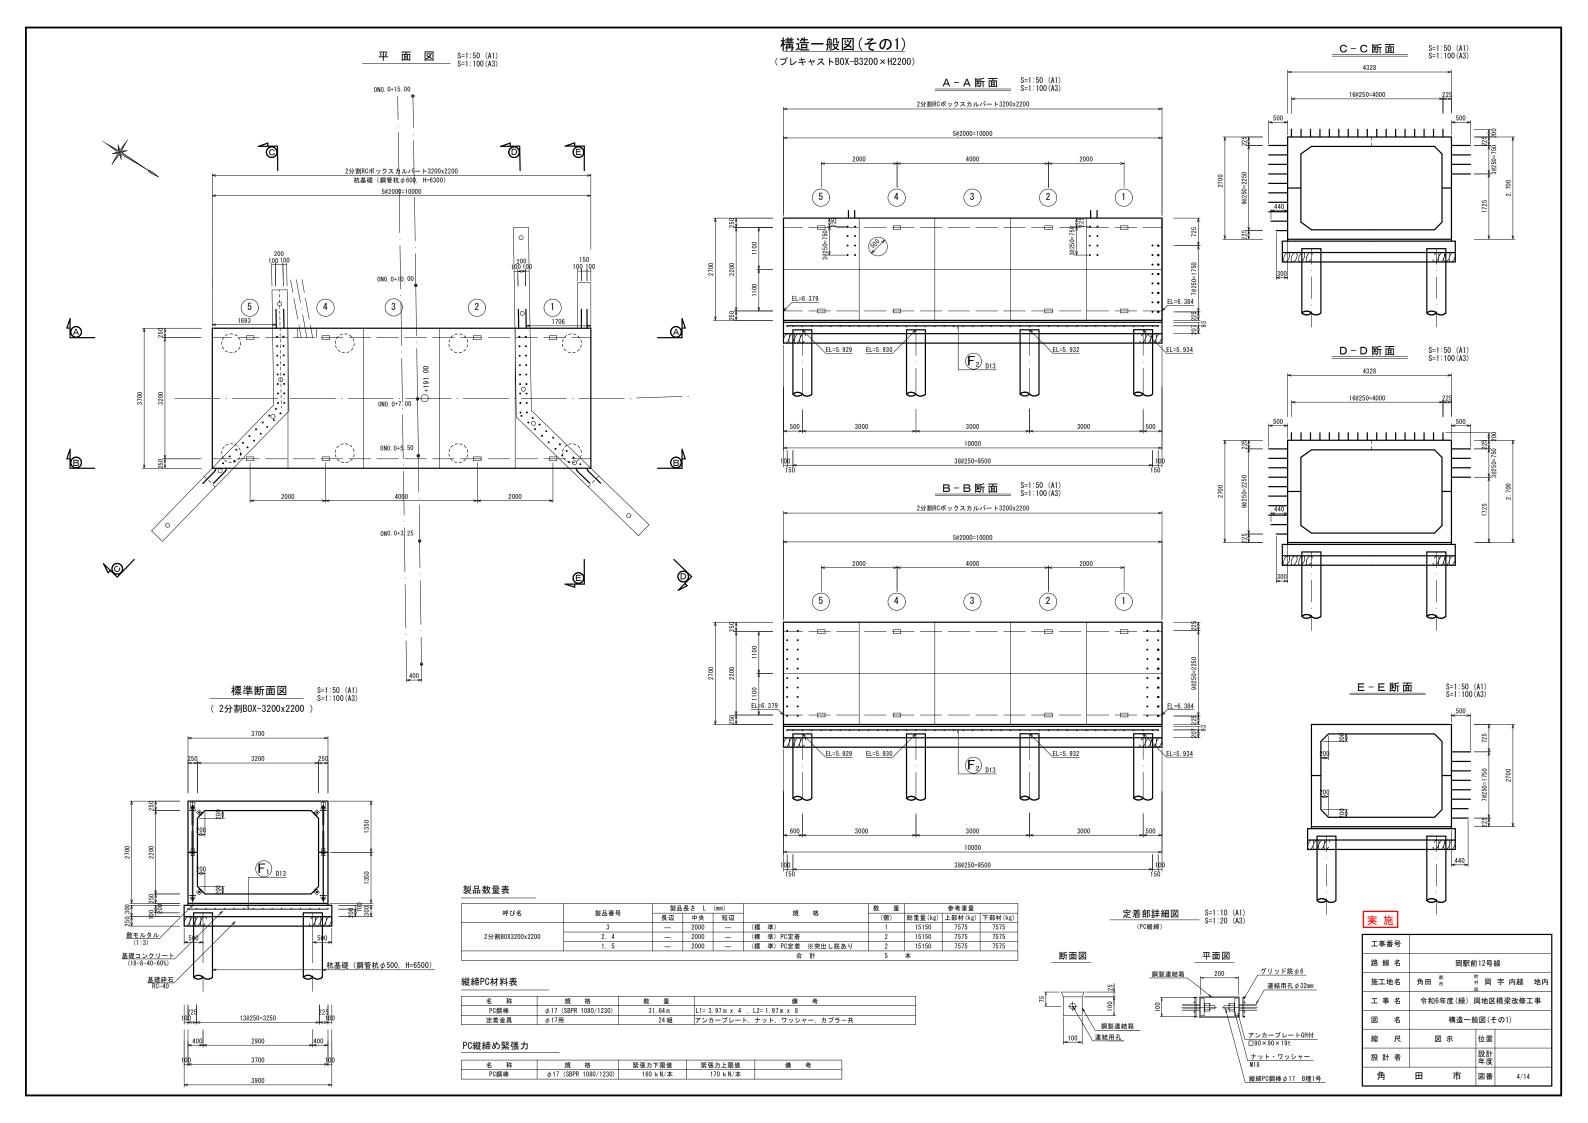

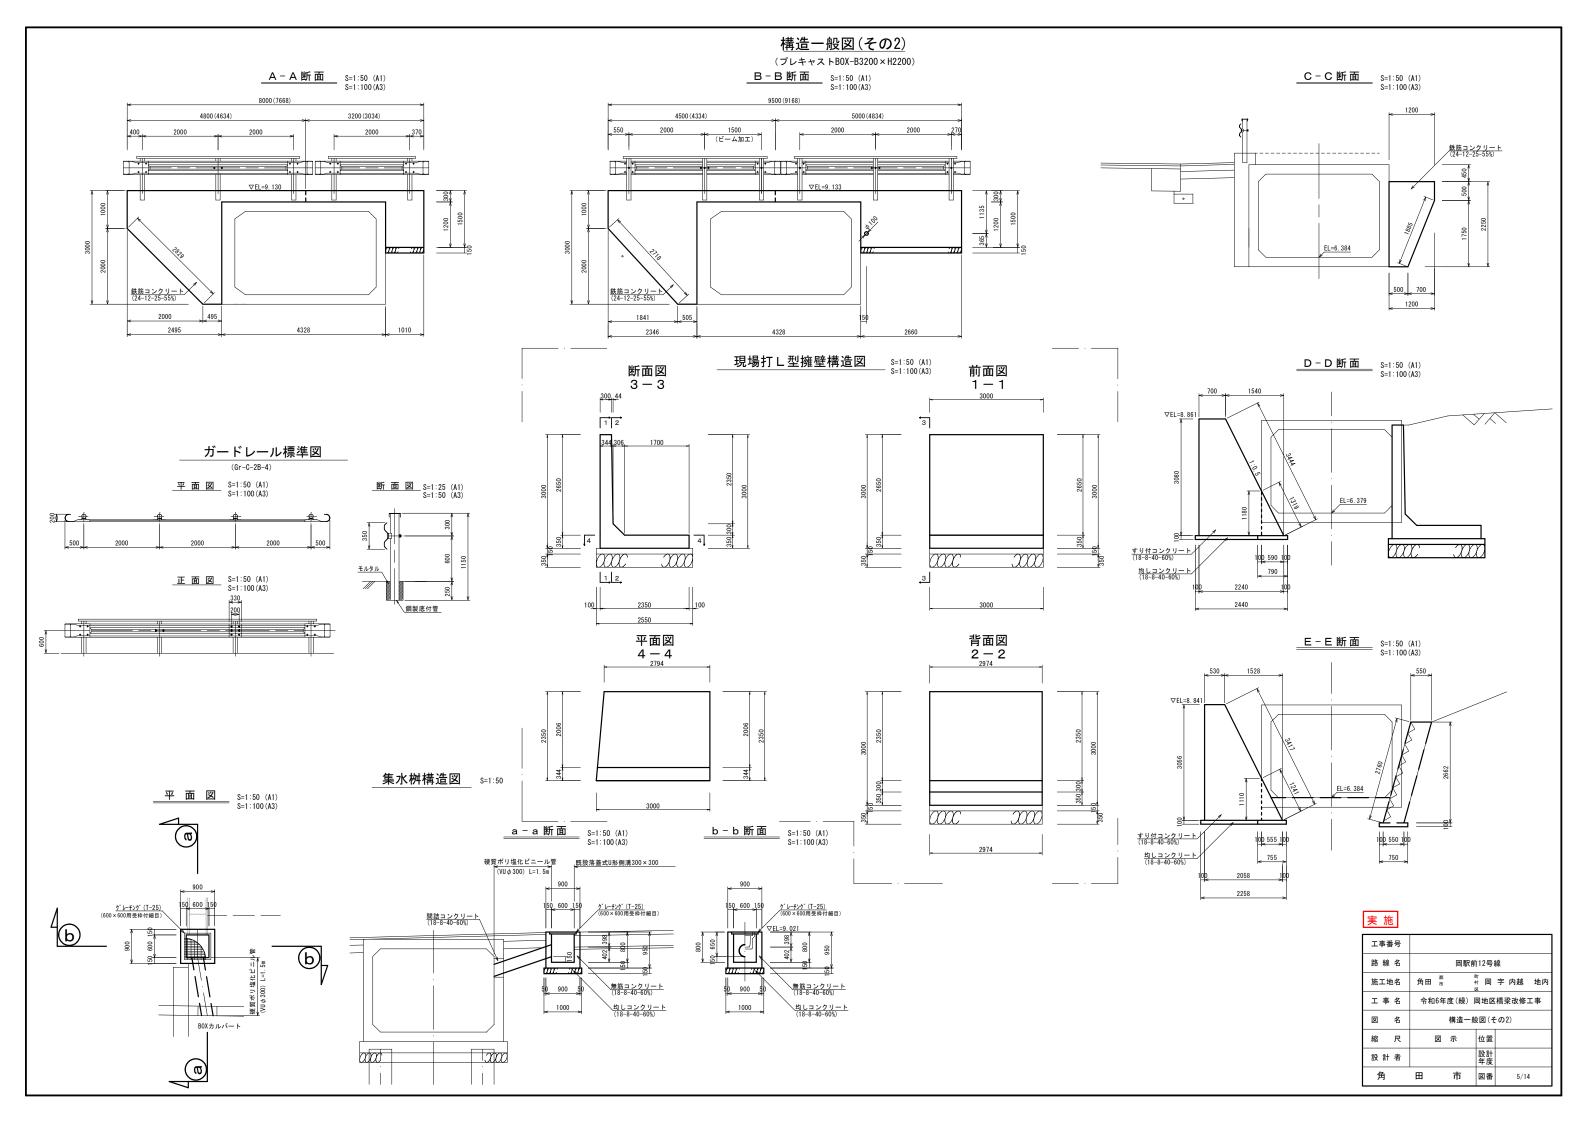

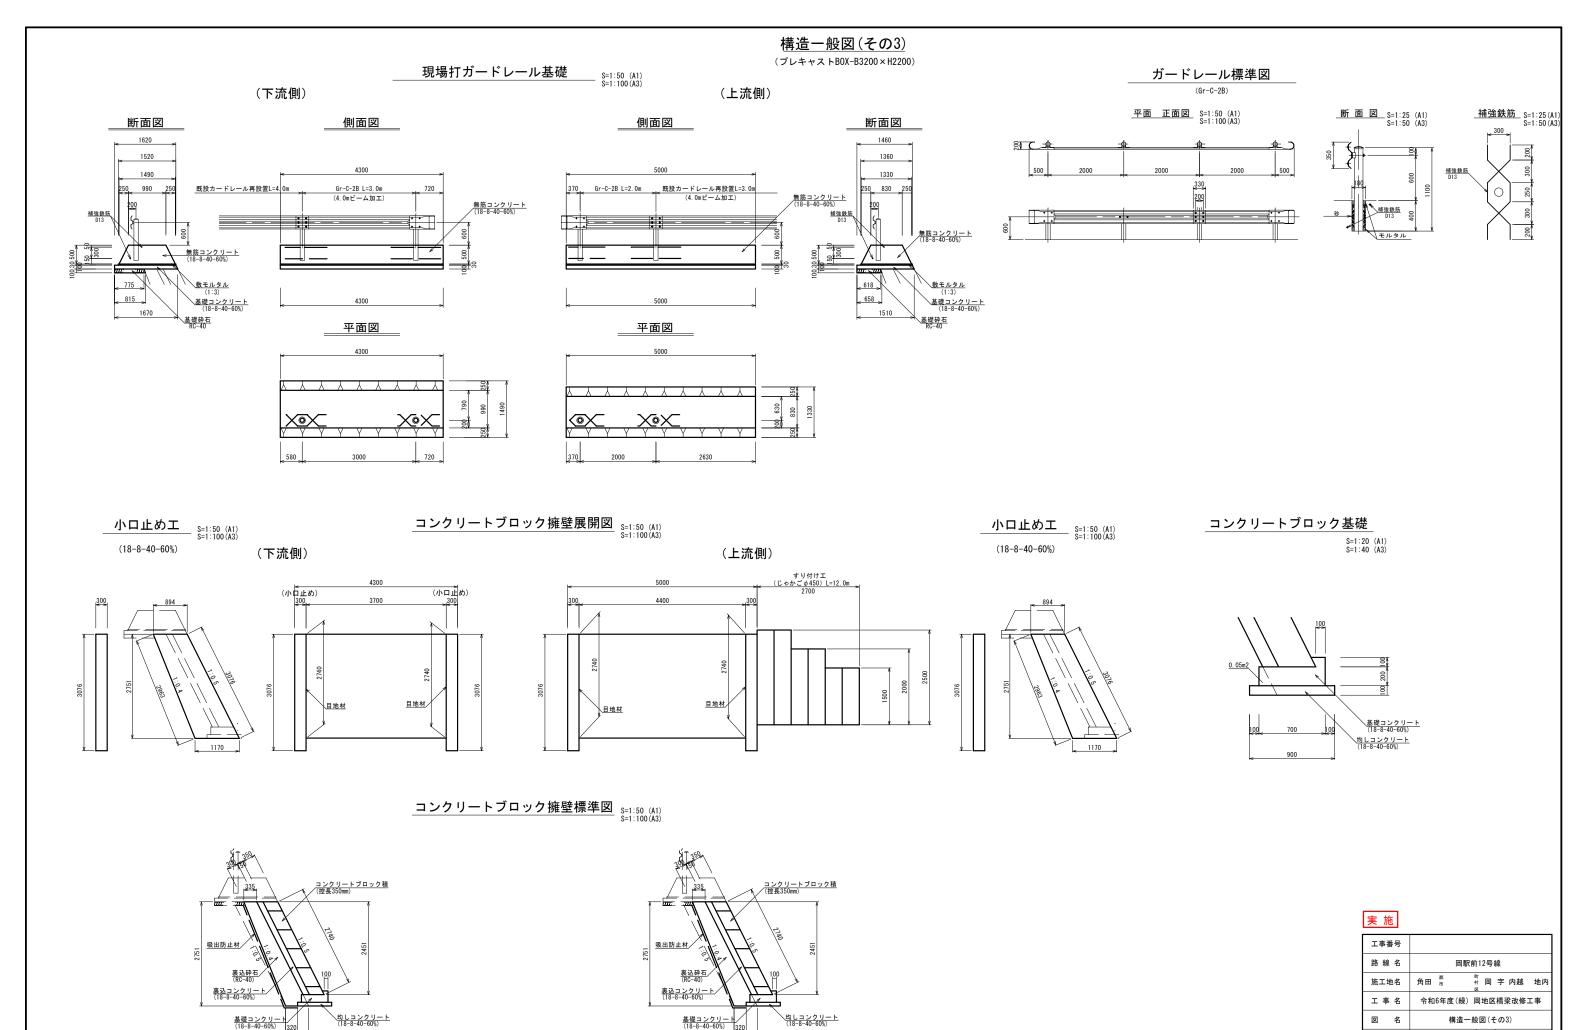


縮尺


設計者

図 示

位置

市図番

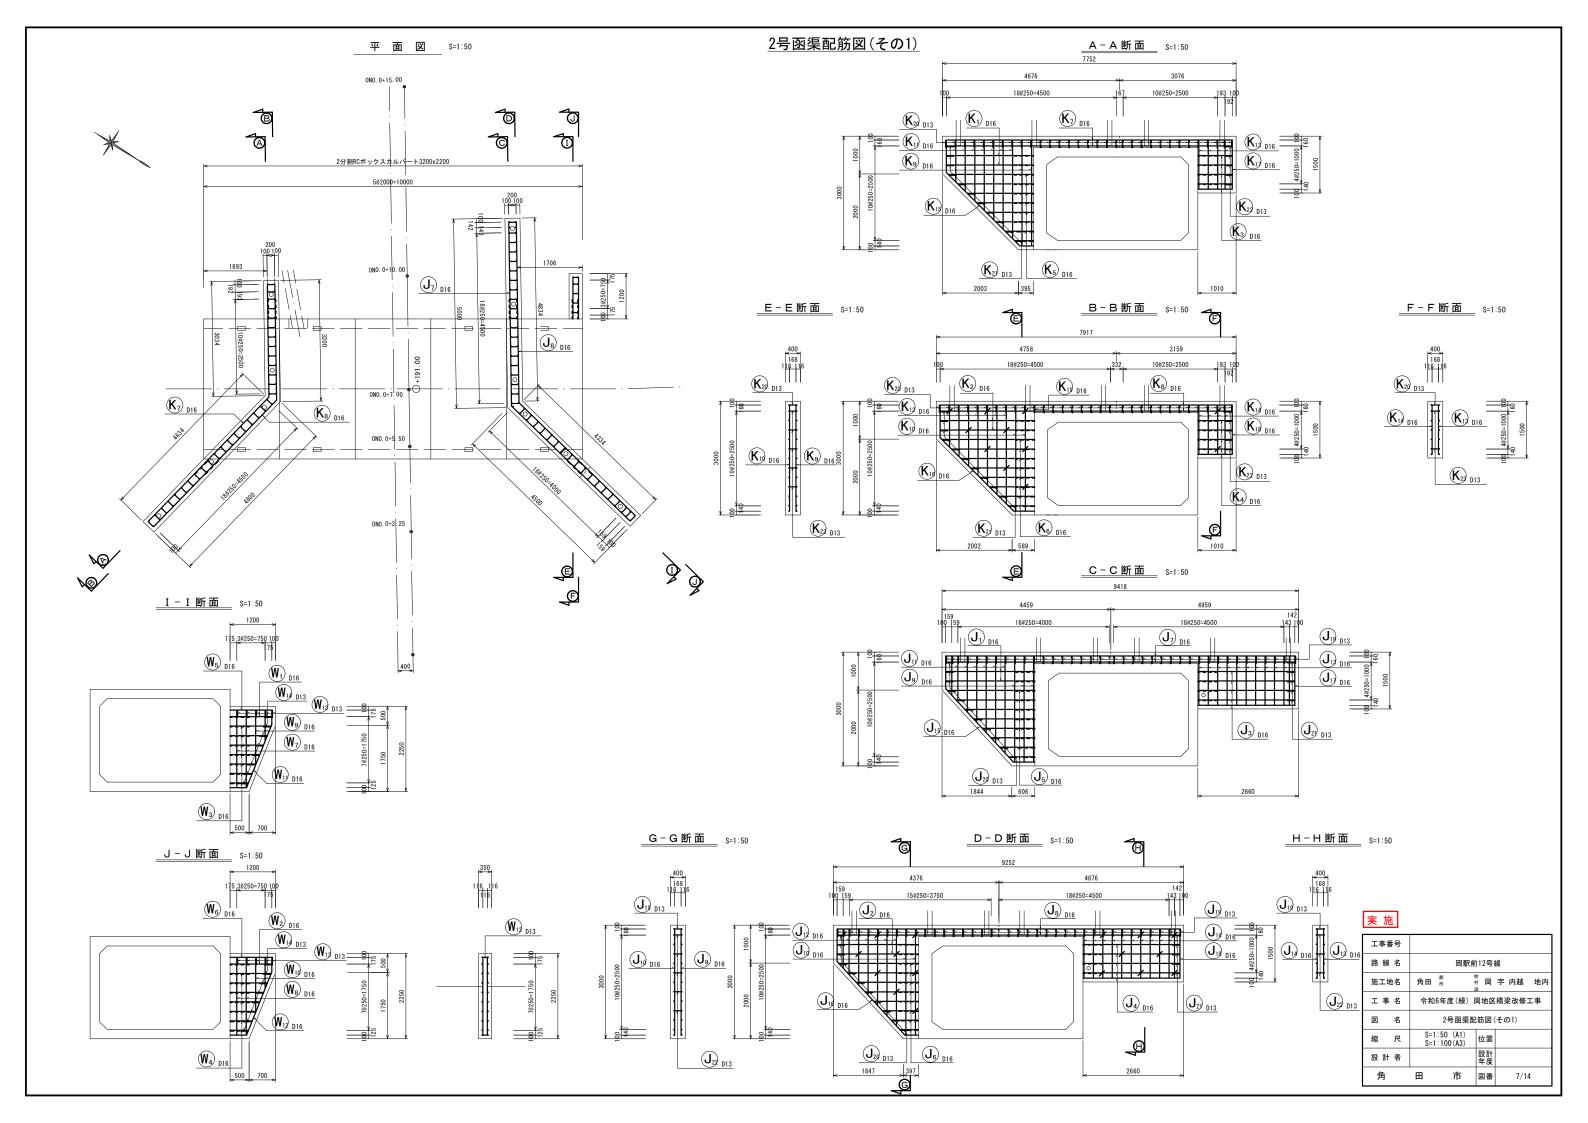

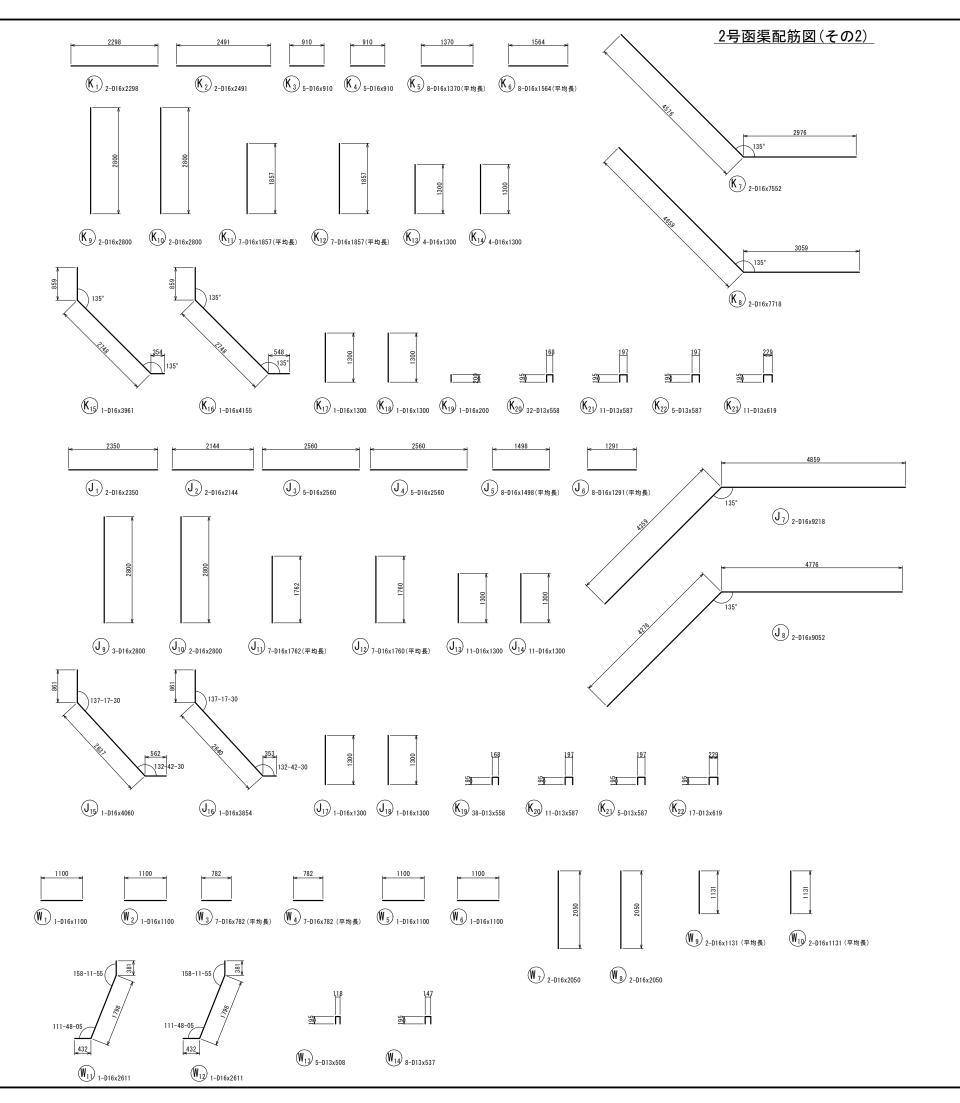

鉄筋表


記号	径	長さ	本 数	単位質量 (kg/m)	1 本当り質量 (kg)	質 量 (kg)	摘要
K1	D16	2298	2	1.560	3. 585	7	
K2	D16	2491	2	1.560	3. 886	8	
K3	D16	910	5	1.560	1. 420	7	
K4	D16	910	5	1.560	1. 420	7	
K5	D16	1370	8	1.560	2. 137	17	——(平均長
K6	D16	1564	8	1.560	2. 440	20	—— (平均長)
K7	D16	7552	2	1.560	11. 781	24	
K8	D16	7718	2	1.560	12. 040	24	<u> </u>
K9	D16	2800	2	1.560	4. 368	9	
K10	D16	2800	2	1.560	4. 368	9	
K11	D16	1857	7	1.560	2. 897	20	—— (平均長)
K12	D16	1857	7	1.560	2. 897	20	(平均長)
K13	D16	1300	4	1. 560	2. 028	8	
K14	D16	1300	4	1.560	2. 028	8	
K15	D16	3961	1	1.560	6. 179	6	
K16	D16	4155	1	1.560	6. 482	6	
K17	D16	1300	1	1.560	2. 028	2	
K18	D16	1300	1	1.560	2. 028	2	
K19	D16	200	1	1.560	0. 312	1	
K20	D13	558	32	0. 995	0. 555	18	111
K21	D13	587	11	0. 995	0. 584	6	
K22	D13	587	5	0. 995	0. 584	3	111
K23	D13	619	11	0. 995	0. 616	7	
J1	D16	2350	2	1.560	3. 666	7	
J2	D16	2144	2	1.560	3. 345	7	
J3	D16	2560	5	1.560	3. 994	20	
J4	D16	2560	5	1.560	3. 994	20	(TI 45 E)
J5	D16	1498	8	1.560	2. 337	19	(平均長)
J6	D16	1291	8	1.560	2.014	16	(平均長)
J7	D16	9218	2	1.560	14. 380	29	/
J8	D16	9052	2	1.560	14. 121	28	
J9	D16	2800	3	1.560	4. 368	13	
J10	D16	2800	2	1.560	4. 368	9	(平均長)
J11	D16	1762	7	1.560	2. 749	19	(平均長)
J12	D16	1760	7	1.560	2.746	19	(十均東)
J13	D16	1300	11	1.560	2.028	22	
J14	D16	1300 4060	11	1.560	2. 028 6. 334	22	
J15	D16		1	1.560		6	
J16 J17	D16	3854	1	1.560	6. 012 2. 028	6	\perp
	D16	1300	1	1.560		2	
J18	D16	1300	38	1.560 0.995	2. 028 0. 555	21	
J19 J20				0.995			H
J20 J21	D13	587 587	11 5	0.995	0. 584 0. 584	3	H
J21 J22	D13	619	17	0.995	0.584	10	H
022	נוט	019	17	0. 990	V. 010	10	
W1	D16	1100	1	1 560	1 716	2	
W1 W2	D16	1100	1	1.560 1.560	1. 716 1. 716	2	
W3	D16	782	7	1.560	1. 716	9	—— (平均長)
W4	D16	782	7	1.560	1. 220	9	—— (平均長)
W5	D16	1100		1.560	1. 716	2	(1-52)
W6	D16	1100	1	1.560	1.716	2	
W0 W7	D16	2050	2	1.560	3. 198	6	_
W 7 W 8	D16	2050	2	1.560	3. 198	6	
W9	D16	1131	2			4	(平均長
W9 W10	D16	1131	2	1.560 1.560	1. 764 1. 764	4	(平均長)
							(十均長)
W11	D16	2611	1	1.560	4.073	4	1
W12	D16	2611	1	1.560	4. 073	4	
W13 W14	D13	508	5	0.995	0.505	3	H
	D13	537	8	0. 995	0. 534	4	1.1.1

D13	81 kg	
D16	525 kg	
合計	606 kg	

実 施

工事番号					
路線名		岡駅	前12号	線	
施工地名	角田	市	村岡区	字 内越	地内
工事名	令和(6年度(繰)	岡地区	.橋梁改修.	工事
図 名		2号函渠	配筋図	(その2)	
縮尺		図 示	位置		
設計者			設計 年度		
角	田	市	図番	8/14	4

L型擁壁配筋図

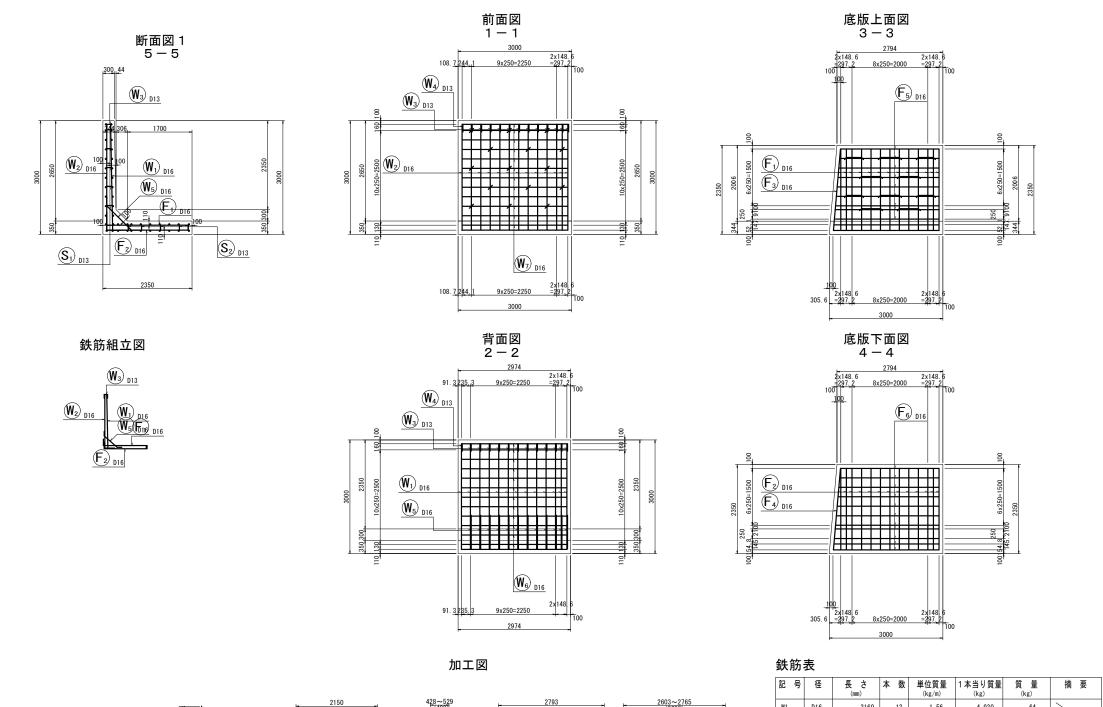

W₇) _{12-D16x2800}

W₆)_{12-D16x2780 (平均長)}

F₁) 13-D16x2640

F₃) _{1-D16x2640}

2150

F₂ _{13-D16x2640}

F₄) _{1-D16x2640}

(W₂) 13-D16x3160

W₅) _{12-D16x1400}

102 6 **1** 6

S₁ 15-D13x390 (平均長)

W₄) _{1-D13x500}

W₃) _{12-D13x500}

S2 10-D13x1010 (平均長)

F₅) _{9-D16x2690 (平均長)}

F₆ 11-D16x2710 (平均長)

実 施				
工事番号				
路線名		岡駅	計12号線	
施工地名	角田	郡市	村 岡 字 内起	述 地内
工事名	令和(6年度(繰)	岡地区橋梁改修	多工事
図 名		L型	擁壁配筋図	
縮尺		図 示	位置	
設計者			設計 年度	
角	田	市	図番 9/	/14


記号	径	長 さ (mm)	本 数	単位質量 (kg/m)	1 本当り質量 (kg)	質量 (kg)	摘要
W1	D16	3160	13	1.56	4. 930	64	\
W2	D16	3160	13	1.56	4. 930	64	L
W3	D13	500	12	0. 995	0. 498	6	
W4	D13	500	1	0. 995	0. 498	1	
W5	D16	1400	12	1.56	2. 184	26	<u></u>
W6	D16	2780	12	1.56	4. 337	52	(平均長)
W7	D16	2800	12	1.56	4. 368	52	
F1	D16	2640	13	1.56	4. 118	54	<u></u>
F2	D16	2640	13	1.56	4. 118	54	ш
F3	D16	2640	1	1.56	4. 118	4	
F4	D16	2640	1	1.56	4. 118	4	ш
F5	D16	2690	9	1.56	4. 196	38	(平均長)
F6	D16	2710	11	1.56	4. 228	47	(平均長)
S1	D13	390	15	0. 995	0. 388	6	(平均長)
S2	D13	1010	10	0. 995	1. 005	10	(平均長)
					D16	459 kg	
					D13	23 kg	
					合計	482 kg	

杭基礎詳細図


杭 基 礎


(中掘工法-グラウト方式)

杭頭標準図 S=1:25

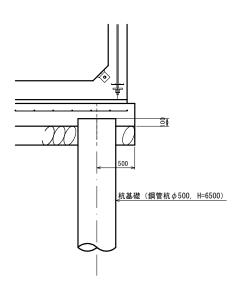

杭先端根固め球根標準図 S=1:25

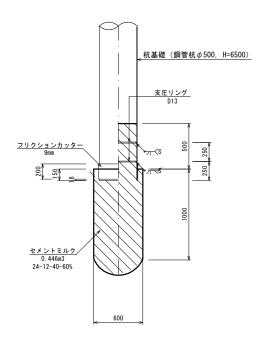


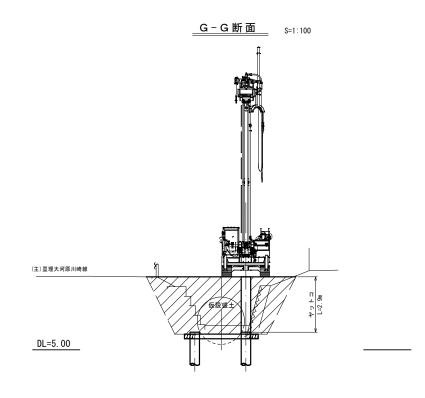


実 施

工事番号						
路線名		岡駅前	前12号:	線		
施工地名	角田 市		村岡区	字	内越	地内
工事名	令和6年	度(繰)	岡地区	橋	梁改修:	工事
図 名		杭基	礎詳細	図		
縮尺	図え	Ŧ	位置			
設計者			設計 年度			
角	田	市	図番		10/1	4




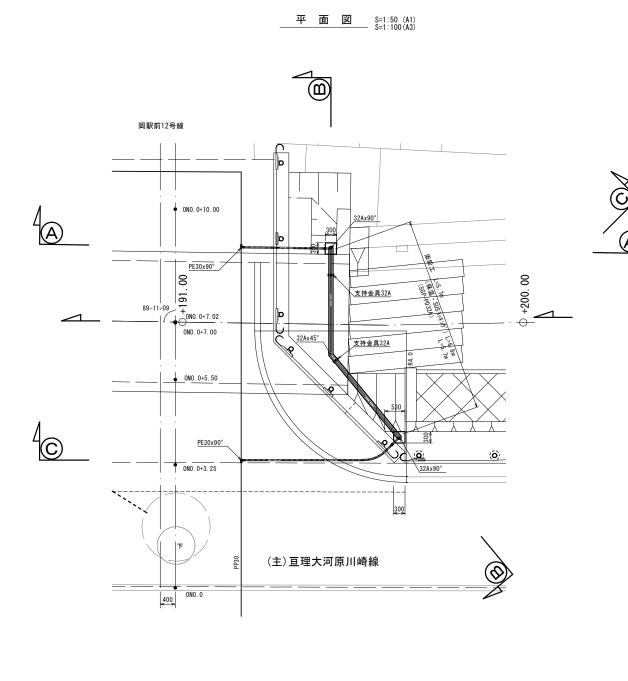


A-A断面 S=1:50 (A1) S=1:100 (A3)

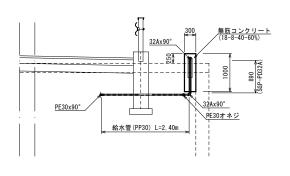


B-B断面 S=1:50 (A1) S=1:100 (A3)

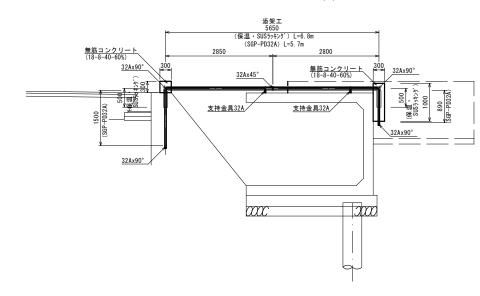

<u>C-C断面</u> S=1:50 (A1) S=1:100 (A3)

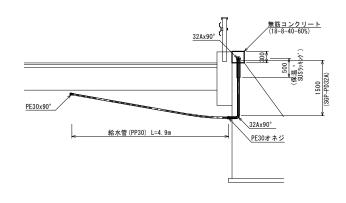


<u>添架工詳細図</u> S=1:2 (A1) S=1:4 (A3)

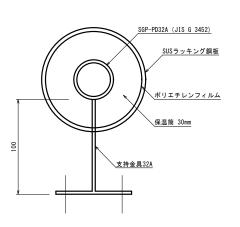

実 施

X %		
工事番号		
路線名	岡	駅前12号線
施工地名	角田 市	村 岡 字 内越 地内
工事名	令和6年度(繰)岡地橋梁改修工事
図 名	給力	k管切回し工図
縮尺	図示	位置
設計者		設計 年度
角	田市	図番 11/14
7	щ 113	四個 11/14



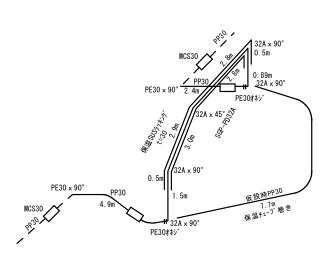

電柱撤去・移設 (E君萱枝線9北1) 引込柱撤去・移設・再設置 (ポンプ配電盤) 舗装版破砕 A=36.2m2 舗装版切断L=5.5m (t=50) 仮電柱設置・撤去 (E君萱枝線9北1) 「TITR8 仮引込柱設置・撤去 (ポンプ配電盤) 十 間 堀 舗装版切断L=22.46m (主) 亘理大河原川崎線 本復旧時舗装版破砕 A=74.1m2 (床掘時舗装版破砕 A=17.3m2) 実 施 工事番号 路線名 岡駅前12号線 角田 市 村 岡 字 内越 地内 施工地名 令和6年度(繰) 岡地区橋梁改修工事 構造物撤去平面図 S=1:100 (A1) S=1:200 (A3) 位置 設計 年度 市図番

