令和7年度

北大坊橋外2橋橋梁補修工事

設 計 図 面

[実施]

角 田 市

令和7年度 北大坊橋外2橋橋梁補修工事 [実施]


図 面 目 録


図	面番-	号		図 面 名	葉数
				【北大坊橋】	
	1		橋梁一般図	北大坊橋	1
	2		補修一般図	北大坊橋	1
3	~	6	塗替塗装工詳細図	北大坊橋 (その1)~(その4)	4
7	~	11	部材詳細図	北大坊橋 (その1)~(その5)	5
	12		仮設計画図 [参考図]	北大坊橋	1
	13		交通規制図 [参考図]	北大坊橋	1
				【中大坊橋】	
	14		橋梁一般図	中大坊橋	1
	15		補修一般図	中大坊橋	1
16	~	20	塗替塗装工詳細図	中大坊橋 (その1)~(その5)	5
21	~	25	部材詳細図	中大坊橋 (その1)~(その5)	5
	26		仮設計画図 [参考図]	中大坊橋	1
	27		交通規制図 [参考図]	中大坊橋	1
				【卯之崎橋】	
	28		橋梁一般図	卯之崎橋	1
	29		補修一般図	卯之崎橋	1
30	~	32	塗替塗装工詳細図	卯之崎橋 (その1)~(その3)	3
33	~	35	部材詳細図	卯之崎橋 (その1)~(その3)	3
	36		仮設計画図 [参考図]	卯之崎橋	1
	37		交通規制図 [参考図]	卯之崎橋	1




側面図 S=1/100



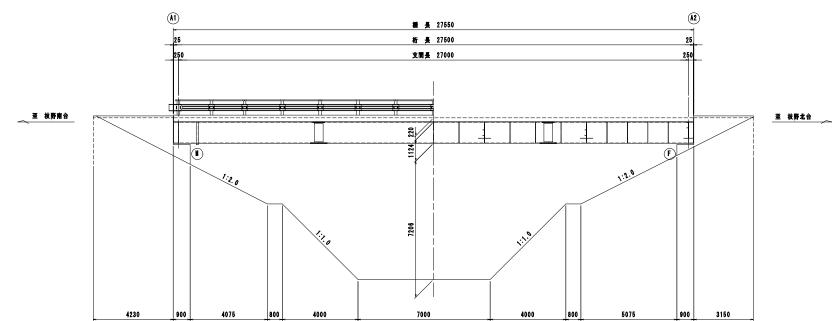

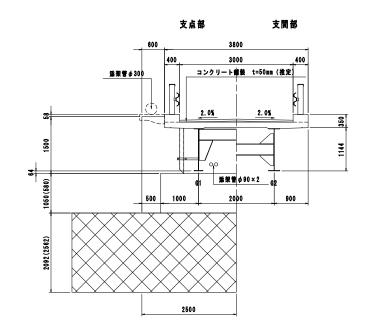

平面図 S=1/100

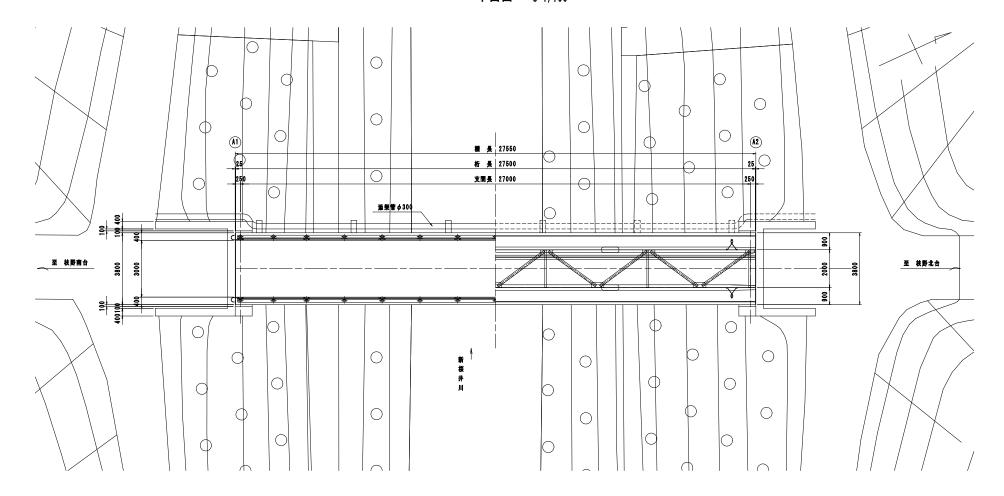


橋梁諸元	
# 長	L = 27.550m (実務)
有効額員	W = 3.000m (実別)
横格	不明
形式	網I桁槽
平面線形	主 集
斜角	90* 00′ 00″
装断勾配	不明
横断勾配	2.0% (実別)
葡萄装	コンクリート舗装 t=50mm(推定)
娘 工	昭和45年(1970年)3月
排 計	54年
交 差 物	新桜井川
適用示方書	昭和39年(1964年) 銅道路橋設計示方書
蓝 架 物	水道 φ300
# * *	NTT φ90×2条 (推定)


北大坊橋	[実施]		
工事番号				
路線名	市道 笠松北大坊線	1		
施工地名	角田市枝野字南大坊 地内			
工事名	令和7年度 北大坊橋外2橋橋梁補修工事	-		
図名	橋梁一般図 北大坊橋			
縮尺	図 示 位置			
設計者	設計年度			
角	田 市 1/37			


補修一般図 北大坊橋



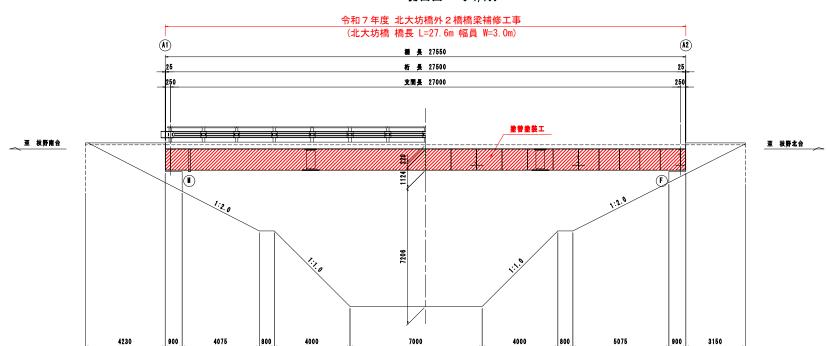


4230

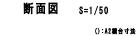

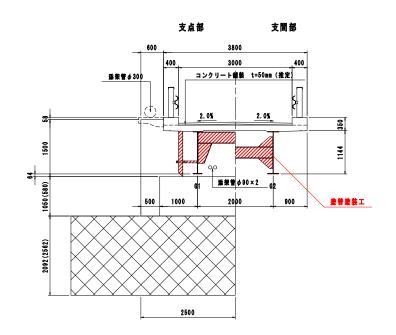


平面図 S=1/100

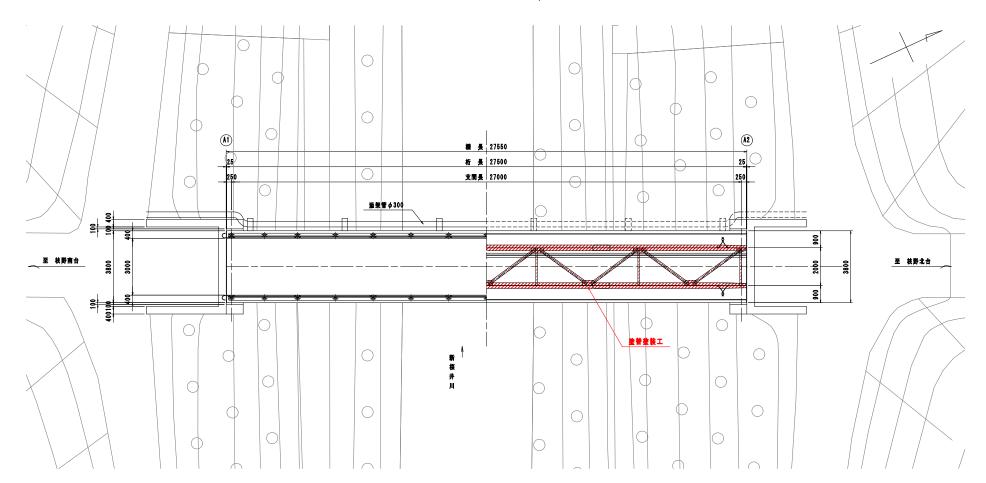

補修対策一覧

工種		施工箇所	対策内容	
	主桁補修工	主桁、横桁	业等金装工	
上部工	工机械等工	対傾構、添接板	医育医校士	
TMT	支承補修工 支承		塗管塗装工	
	排水管補修工 排水管		塗普塗装工	


北大坊橋		[実施]
工事番号		
路線名	市道	笠松北大坊線
施工地名	角田市枝	野字南大坊 地内
工事名	令和7年度 北ブ	大坊橋外 2 橋橋梁補修工事
図名	補修一	·般図 北大坊橋
縮尺	図示	位置
設計者		設計 年度
角	田市	2 / 37

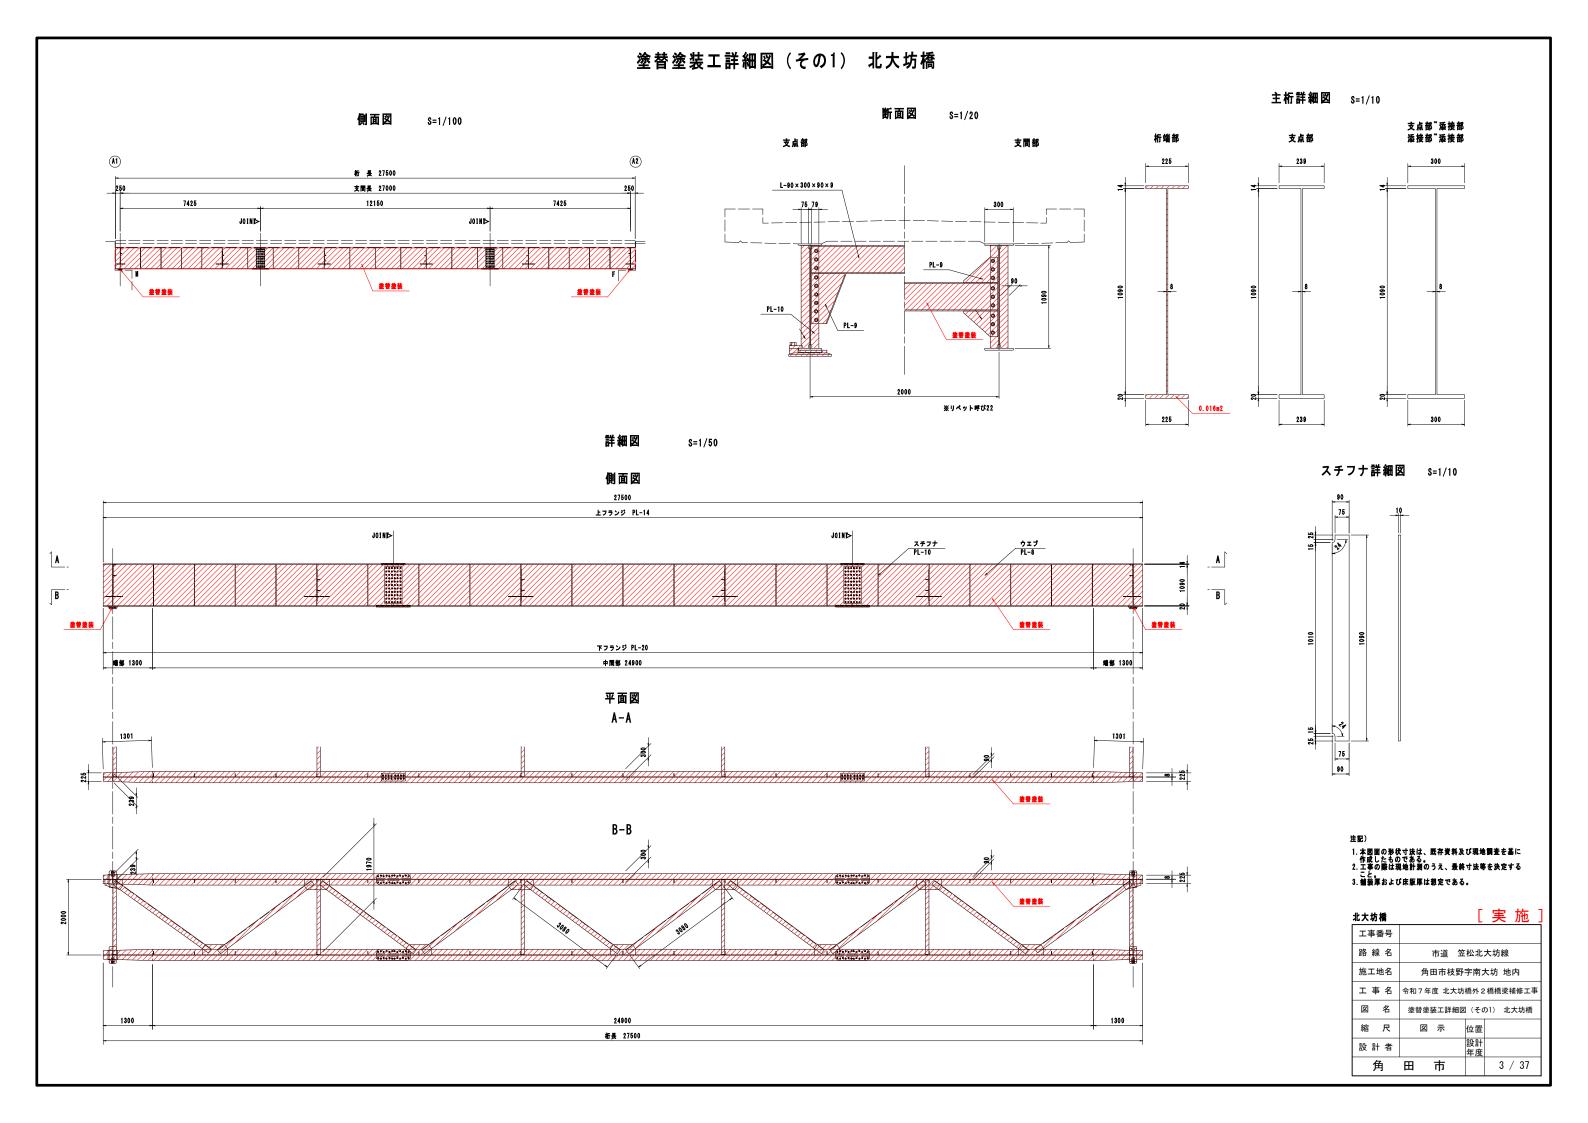


塗替塗装工詳細図(その2) 北大坊橋 端横桁 S=1/10 A-A G1側 1970 G2桁中間部 360 360 部材辺長912mm L-90 × 300 × 90 × 9 0 0.005m2 515 - A 0.044m2 710 0.140m2 0.060m2 _PL-9_ 75 0.097m2 160 G1桁中間部 中間横桁 S=1/10 81 ※ポルト呼び22 165 0.062m2 PL-10 PL-10 <u></u> PL-9 端部 ※ポルト呼び22 部材辺長510mm ボルト・ナット詳細図 S=1/2 座金1120 1. 本園面の形状寸法は、既存資料及び現地調査を基に 作成したものである。 2. 工事の際は現地計測のうえ、最終寸法等を決定する ナットW20 スチフナ こと。 3. 舗装厚および床版厚は想定である。 [実施] 北大坊橋 L-90 × 300 × 90 × 9 横桁フランジ / 工事番号 路線名 市道 笠松北大坊線 ポルト**||**20 座金 150 施工地名 角田市枝野字南大坊 地内 工事名 令和7年度 北大坊橋外2橋橋梁補修工事 図 名 塗替塗装工詳細図(その2) 北大坊橋 縮尺 図 示 設計年度 設計者

4 / 37

角 田 市

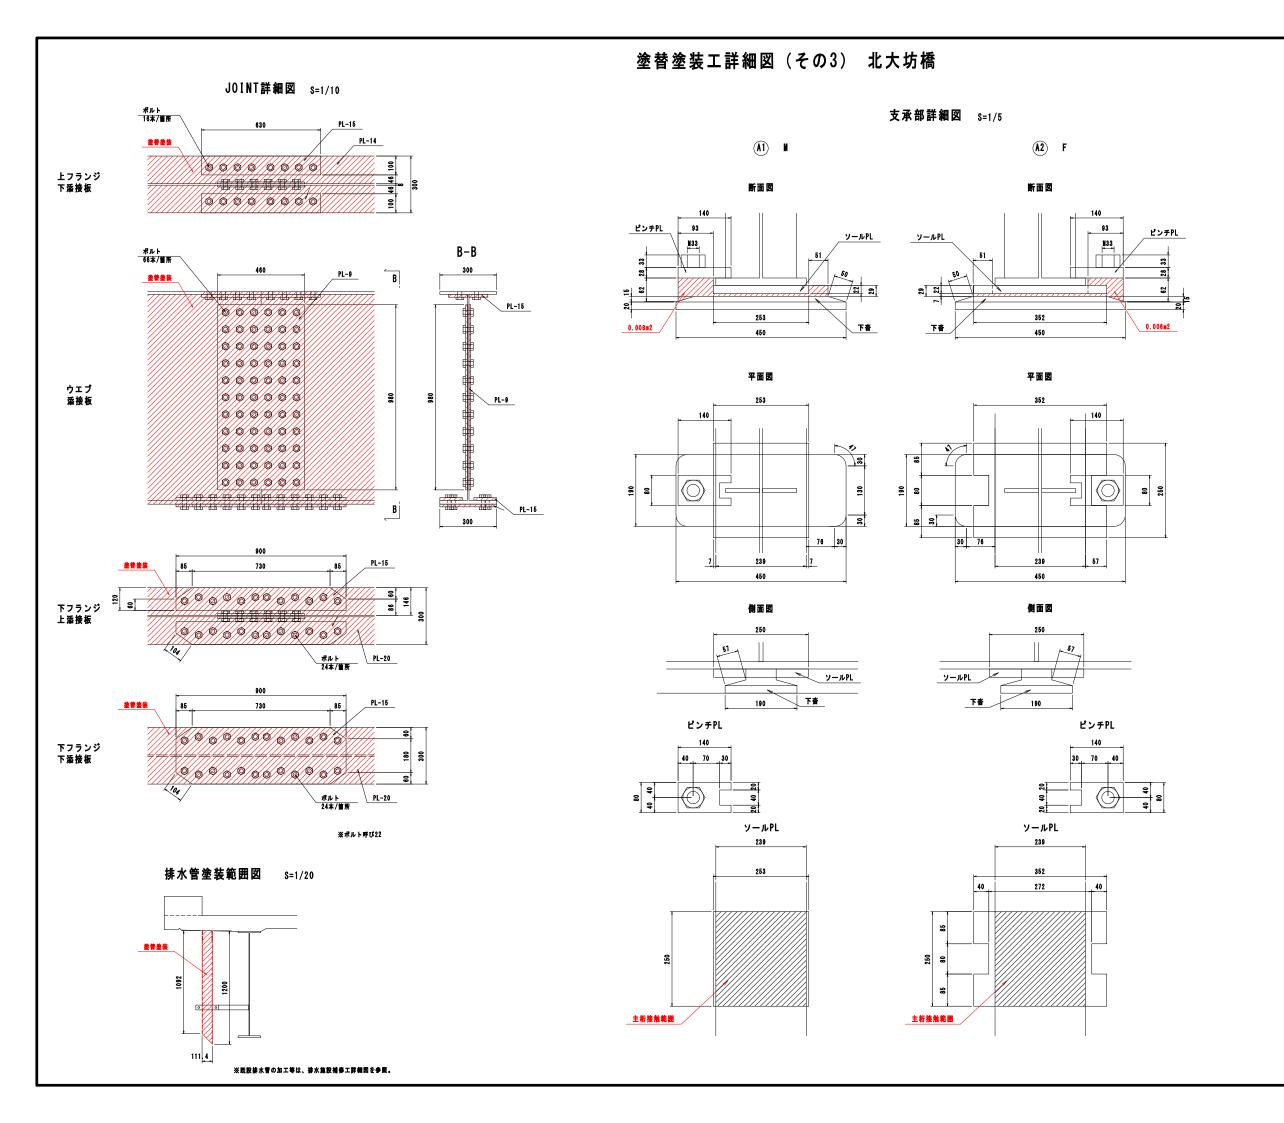


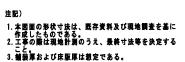

北大坊橋	[実施]
工事番号	
路線名	市道 笠松北大坊線
施工地名	角田市枝野字南大坊 地内
工事名	令和7年度 北大坊橋外2橋橋梁補修工事
図名	塗替塗装工詳細図 (その3) 北大坊橋
縮尺	図 示 位置
設計者	設計年度
角	田 市 5 / 37

塗替塗装工詳細図(その4) 北大坊橋

面取詳細図 S=1/5

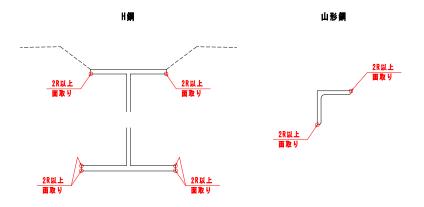

※曲面仕上げとし、膜厚を確保すること。

塗替塗装イメージ

長期対候性錆転換型防食塗装システム Deck 同等以上



※付着塩分測定を行い、50mg/m2以下であることを確認すること。 ※下塗りおよび上塗りの使用量は、刷毛・ローラー施工の場合を示す。

去协調数 参装而到


永 心阴正					
項目	A(m2)	備考			
鋼材	195.697				
支承	0.819				
合計	196,516				

数量表

項目	W(kg)	備考		
	9.83	Deck脱脂洗浄剤同等品以上		
	49.12	Deckプライマー同等品以上		
	39.30	Deck下塗り同等品以上		
	35.37	Deck上塗り同等品以上		

施工手順フロー

塗替塗装工

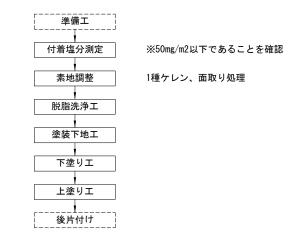



注記)


- 1. 本図面の形状寸法は、既存資料及び現地調査を基に 作成したものである。 2. 工事の際は現地計測のうえ、最終寸法等を決定する
- こと。 3. 舗装厚および床版厚は想定である。

北大坊橋		[実施]
工事番号		
路線名	市道	笠松北大坊線
施工地名	角田市枝野	野字南大坊 地内
工事名	令和7年度 北大	坊橋外 2 橋橋梁補修工事
図名	塗替塗装工詳細	図(その4) 北大坊橋
縮尺	図示	位置
設計者		設計年度
角	田市	6 / 37

部材詳細図(その1) 北大坊橋

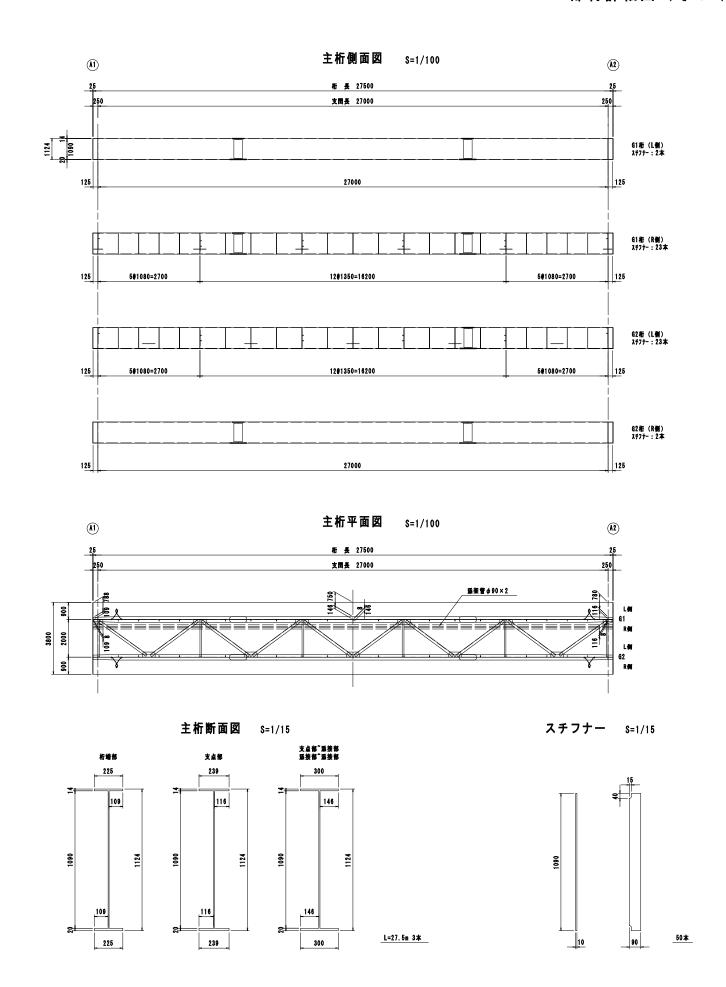

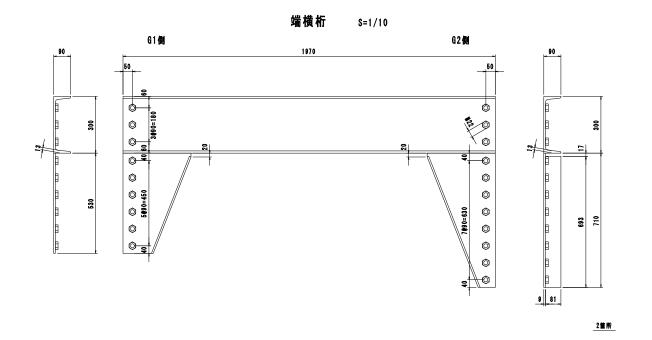


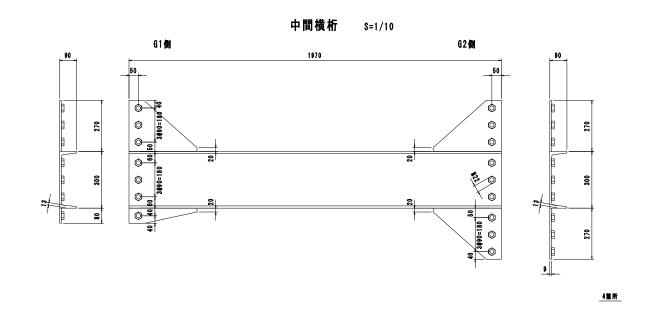


注記) 1.本図面の形状寸法は、既存資料及び現地調査を基に 作成したものである。 2.工事の際は現地計測のうえ、最終寸法等を決定する こと。

北大坊橋	[実施]
工事番号	
路線名	市道 笠松北大坊線
施工地名	角田市枝野字南大坊 地内
工事名	令和7年度 北大坊橋外2橋橋梁補修工事
図 名	部材詳細図(その1) 北大坊橋
縮尺	図 示 位置
設計者	設計年度
角	田 市 7/37


部材詳細図(その2) 北大坊橋

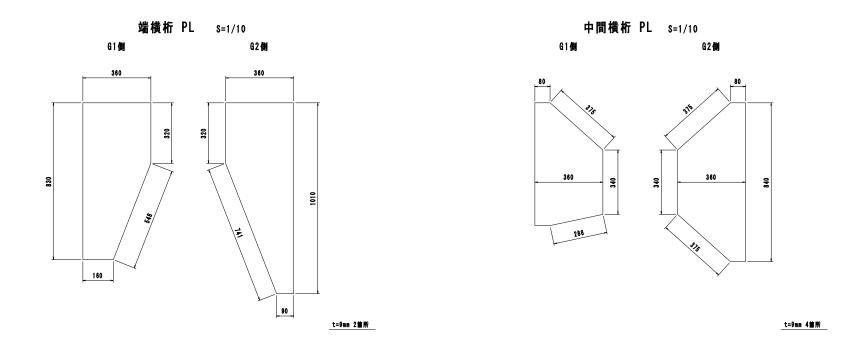


下横構 PL S=1/10

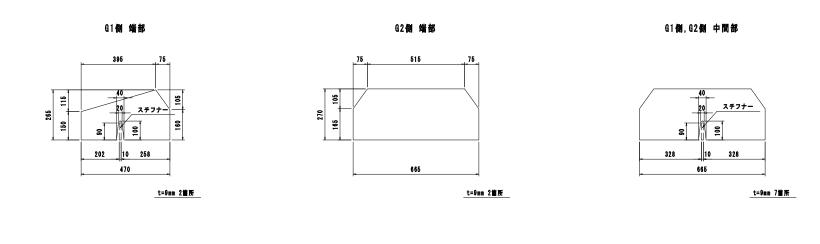

下横構取合部 S=1/10

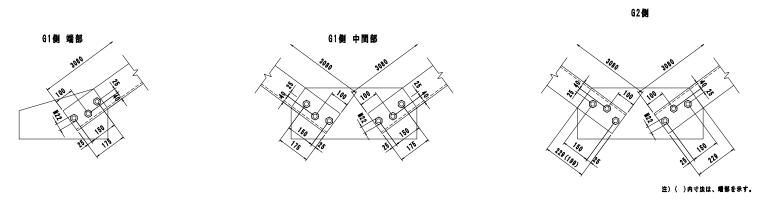

下横構 S=1/3

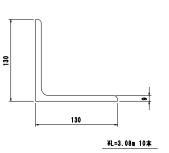


注配)
1. 本図面の形状寸法は、既存資料及び現地調査を基に 作成したものである。
2. 工事の際は現地計測のうえ、最終寸法等を決定する こと。

北大坊橋	[実施]
工事番号	
路線名	市道 笠松北大坊線
施工地名	角田市枝野字南大坊 地内
工事名	令和7年度 北大坊橋外2橋橋梁補修工事
図名	部材詳細図(その2) 北大坊橋
縮尺	図 示 位置
設計者	設計年度
角	田 市 8/37


部材詳細図(その3) 北大坊橋

添接板 主析上F S=1/5

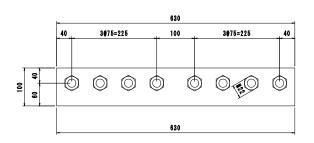


t=15mm 8枚

添接板 下F上 S=1/5

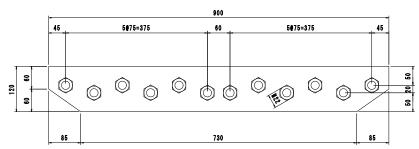


t=15mm 8枚

添接板 下F下 S=1/5

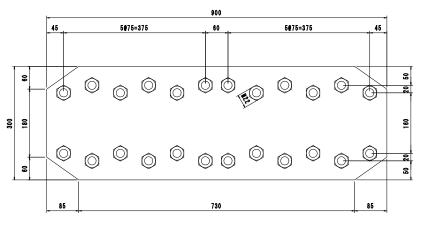

t=15mm 4枚

添接板 主析W S=1/5

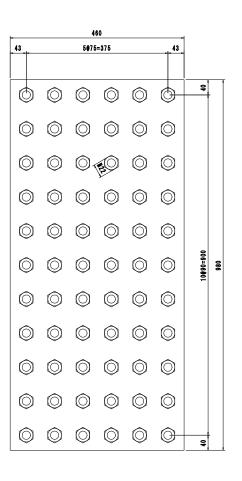

t=9mm 8枚

注記) 1. 本図面の形状寸法は、既存資料及び現地調査を基に 作成したものである。 2. 工事の際は現地計測のうえ、最終寸法等を決定する

北大坊橋			[実	施]
工事番号					
路線名		市道	笠松北大	坊線	
施工地名	角	田市枝	野字南大	坊 地	内
工事名	令和7年	度 北大	坊橋外 2 村	喬橋梁	補修工事
図 名	部材詞	羊細図	(その3)	北大	坊橋
縮尺	図	示	位置		
設計者			設計 年度		
角	田	市		9 ,	/ 37


部材詳細図(その4) 北大坊橋


排水管 S=1/10


t=5.5mm 4箇所

添架管取付金物 S=1/10

見上図

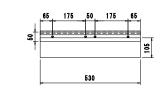

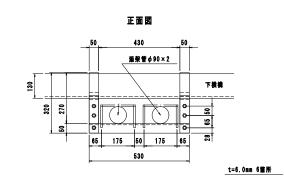

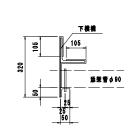


側面図


注記) 1. 本図面の形状寸法は、既存資料及び現地調査を基に 作成したものである。 2. 工事の際は現地計測のうえ、最終寸法等を決定する こと。


北大坊橋	[]	実 施]
工事番号		
路線名	市道 笠松北大均	方線
施工地名	角田市枝野字南大坑	j 地内
工事名	令和7年度 北大坊橋外2橋	喬梁補修工事
図 名	部材詳細図 (その4)	北大坊橋
縮尺	図 示 位置	
設計者	設計年度	
角	田市	10 / 37

部材詳細図(その5) 北大坊橋

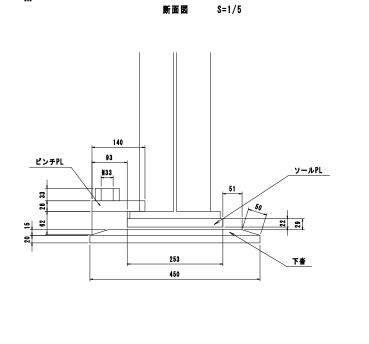


平面図 S=1/5

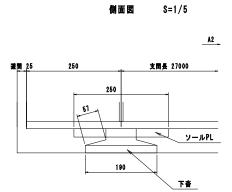

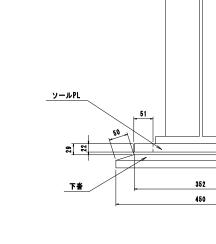


断面図 S=1/5

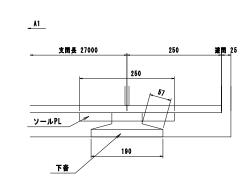


側面図 S=1/5


ピンチPL S=1/5

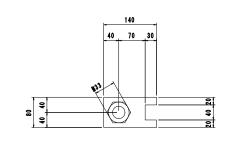



ピンチPL S=1/5

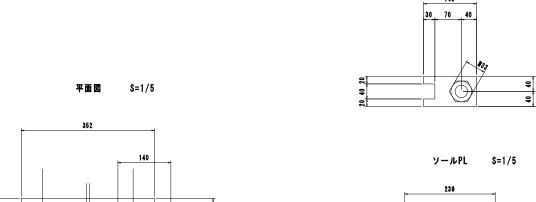

ピンチPL

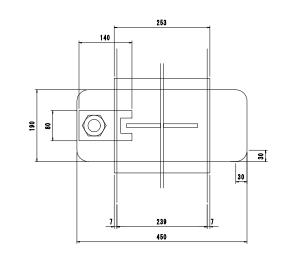


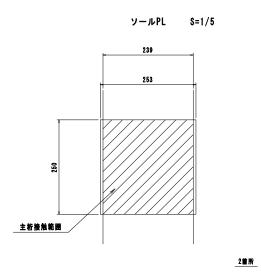


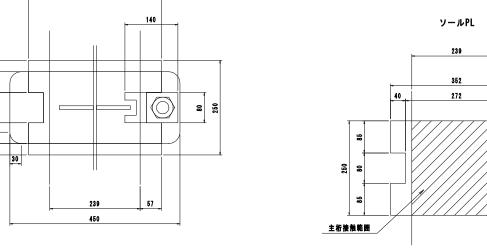

北大坊橋	[実施]
工事番号	
路線名	市道 笠松北大坊線
施工地名	角田市枝野字南大坊 地内
工事名	令和7年度 北大坊橋外2橋橋梁補修工事
図名	部材詳細図(その5) 北大坊橋
縮尺	図 示 位置
設計者	設計年度
角	田 市 11 / 37


2箇所

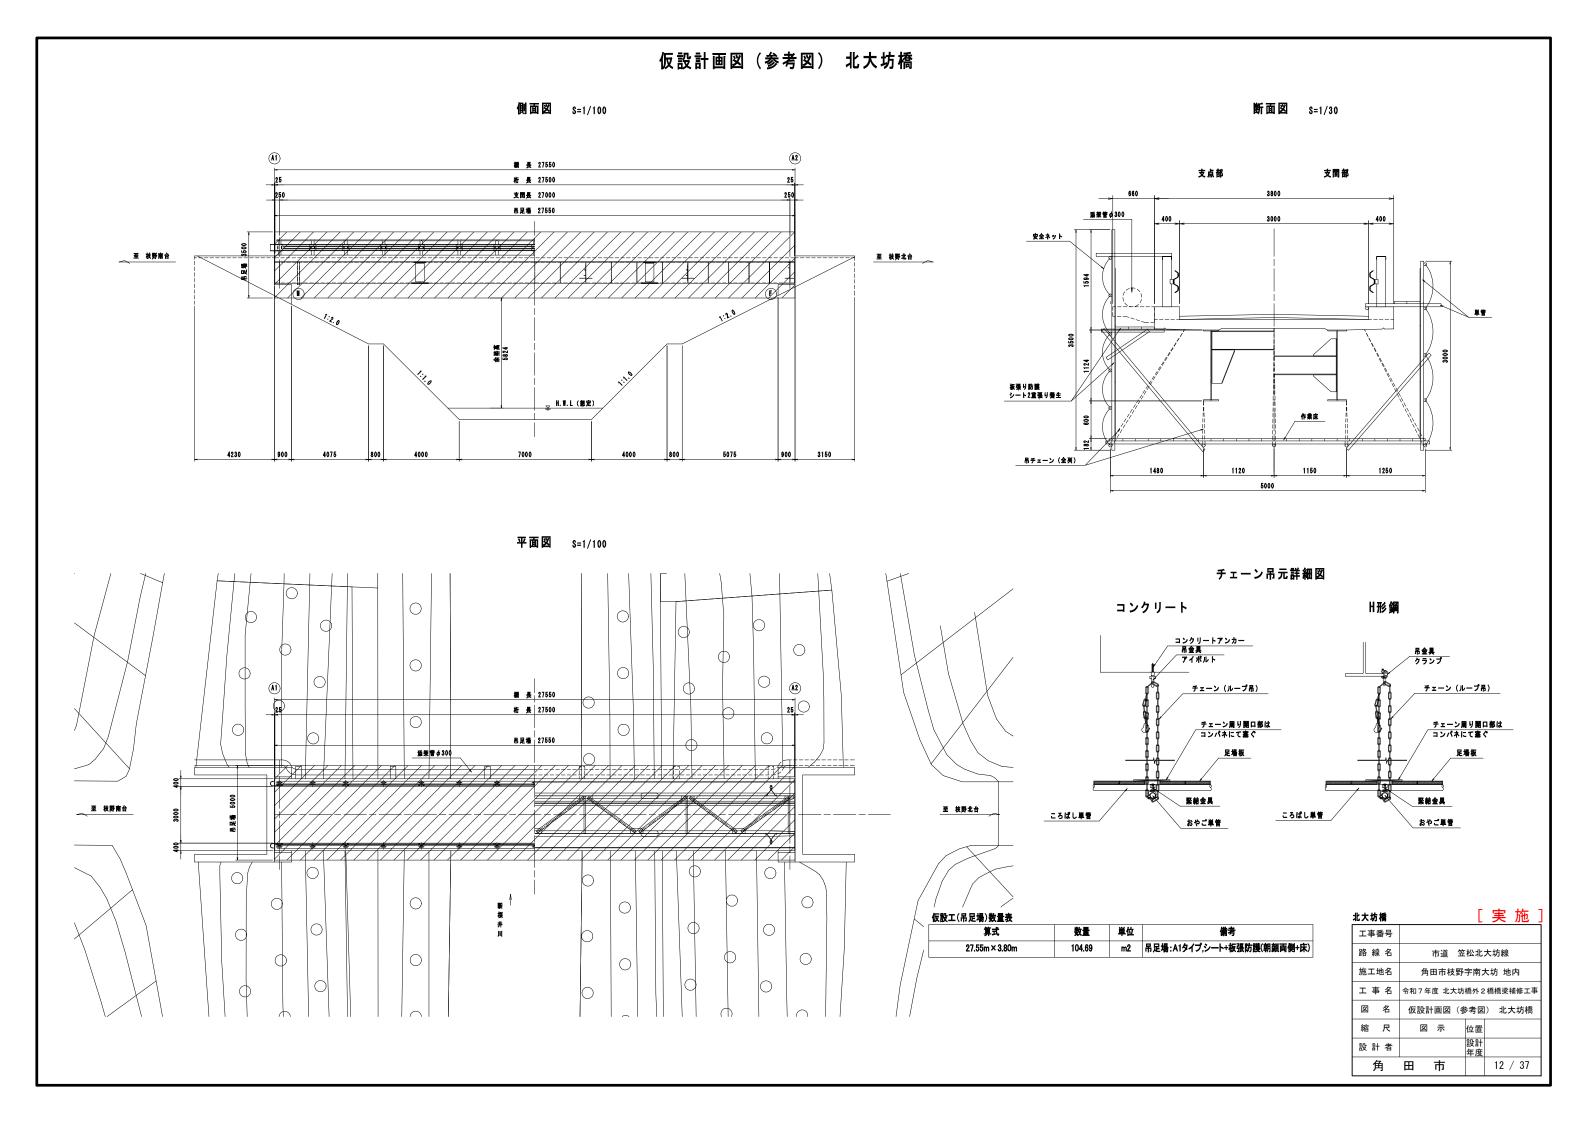

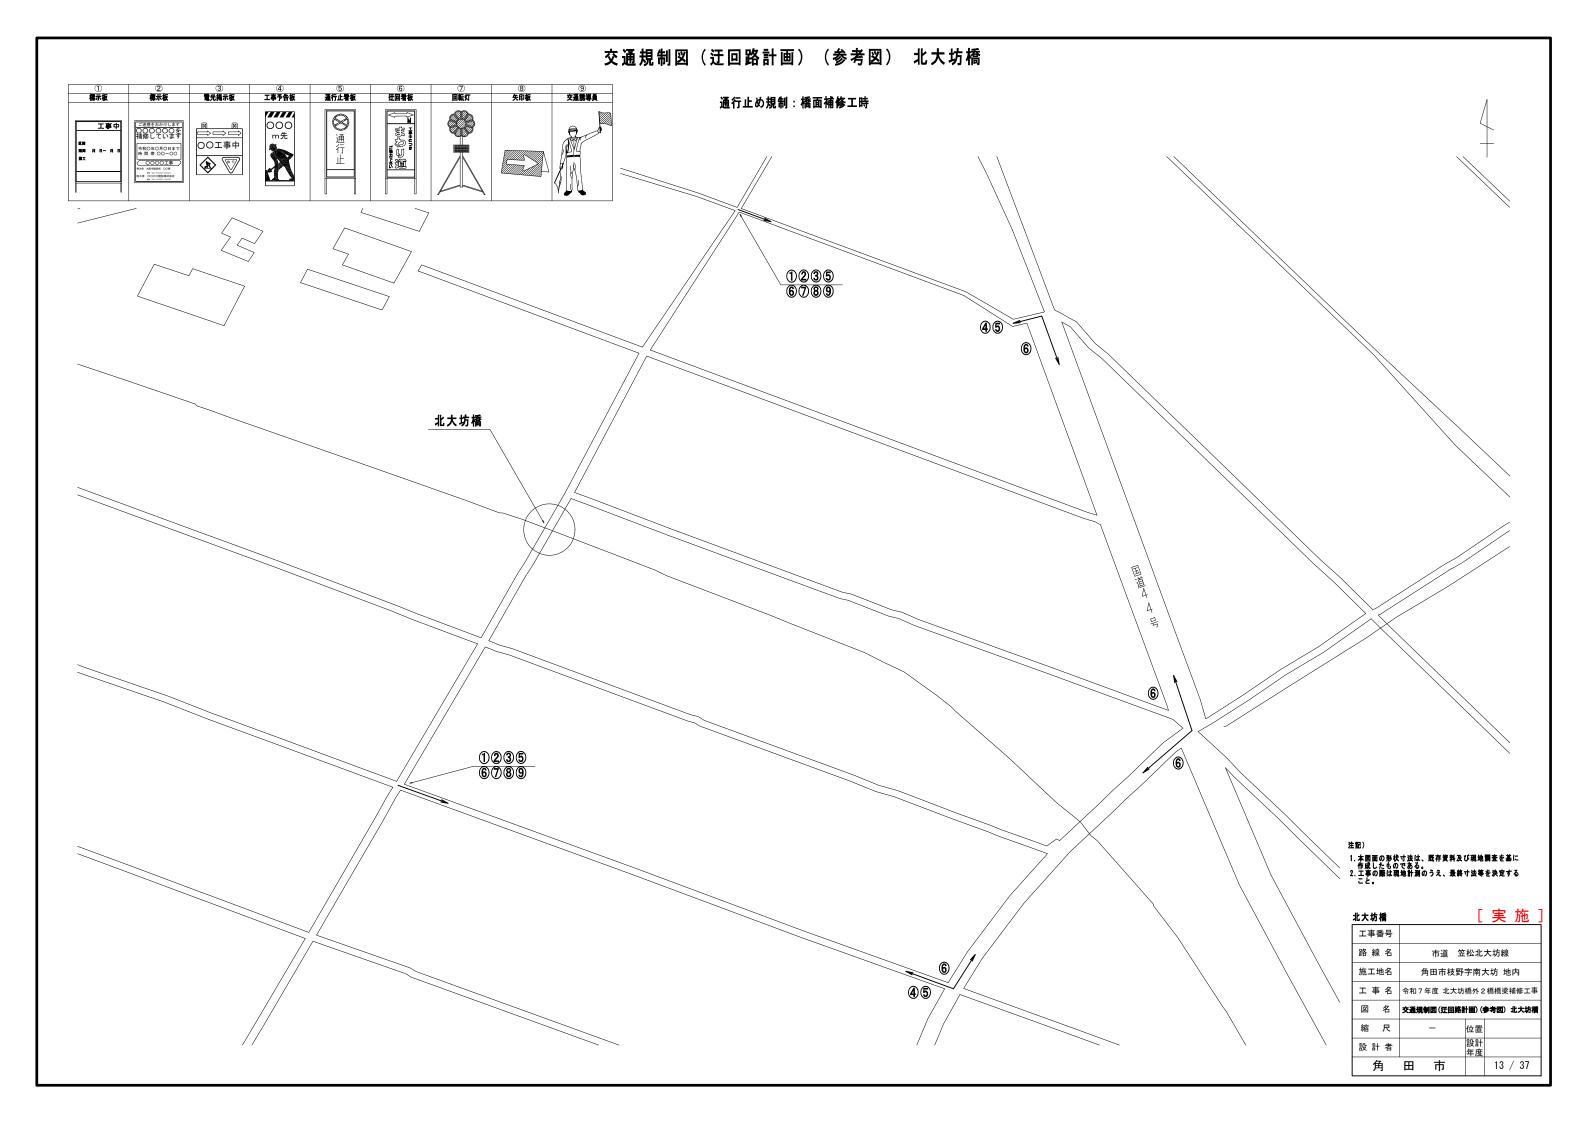


橋梁一般図 中大坊橋

側面図 S=1/100

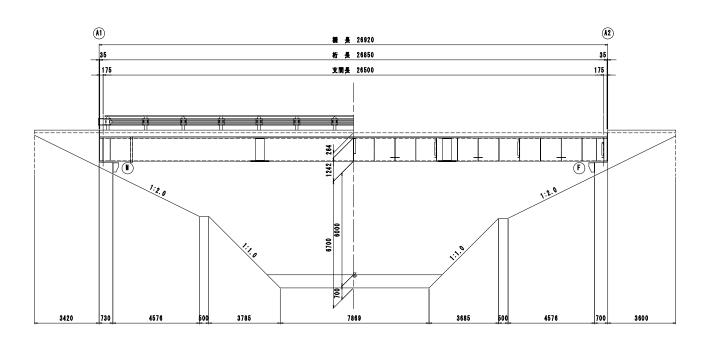


断面図 S=1/50

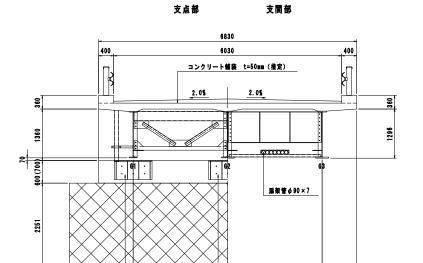

芜橘防止装置

915

平面図 S=1/100

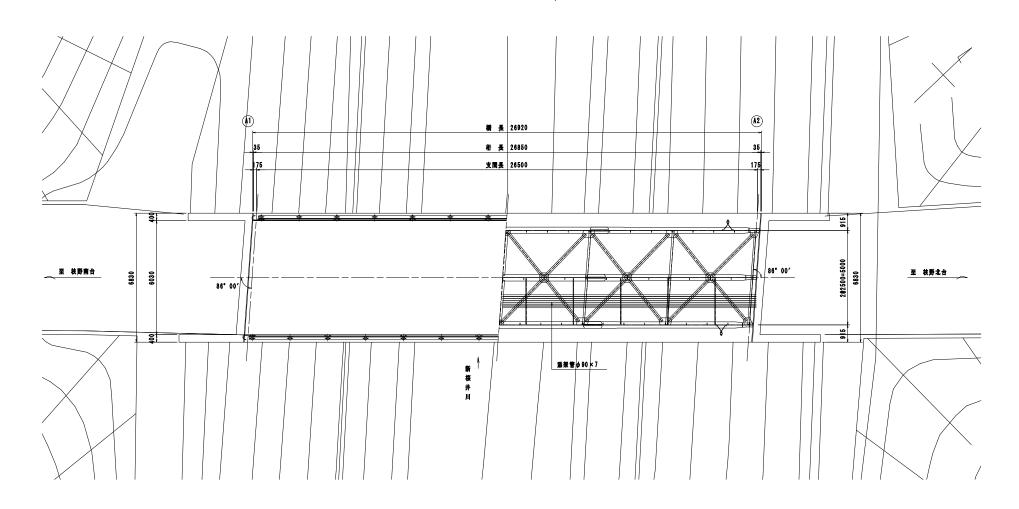

橋梁諸元	
横 長	L = 26.920m (実測)
有効幅員	₩ = 6.030m (実別)
横格	不明
形式	網工桁橋
平面線形	主装
斜 角	86°00′(推定)
維新勾配	不明
横斯勾配	2.0% (実質)
葡萄装	コンクリート舗装 t=50mm (推定)
娘 工	昭和46年(1971年)11月
* *	53年
交 差 物	新桜井川
適用示方書	昭和39年(1964年) 領道路橋設計示方書
蒸 架 物	NIT φ90×7条 (推定)


915

注記) 1. 本間面の形状寸法は、既存資料及び現地調査を基に作成したものである。 2. 工事の籐は現地計測のうえ、最終寸法等を決定すること。


中大坊橋		[実施]
工事番号		
路線名	市道	中大坊泉田線
施工地名	角田市村	支野字南大坊 地内
工事名	令和7年度 北	大坊橋外 2 橋橋梁補修工事
図名	橋梁-	-般図 中大坊橋
縮尺	図示	位置
設計者		設計年度
角	田市	14 / 37

補修一般図 中大坊橋


側面図 S=1/100

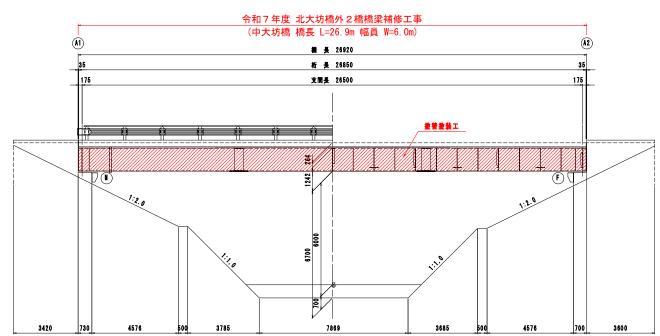

断面図 \$=1/50

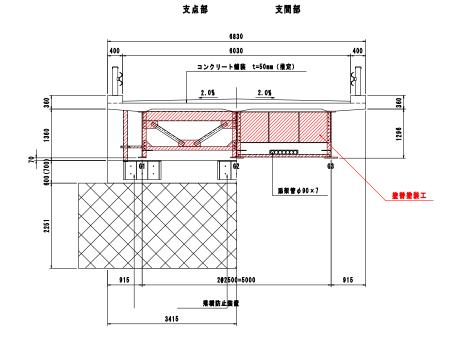

平面図 S=1/100

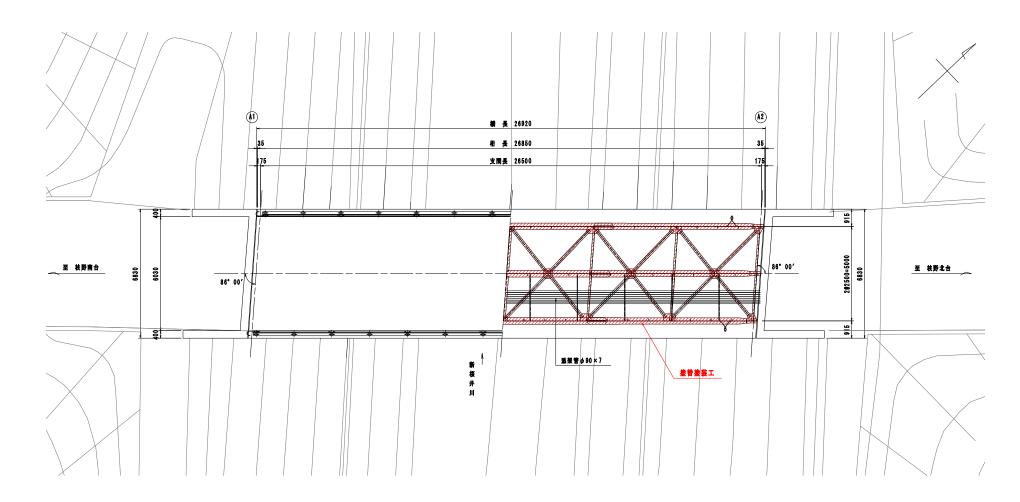



補修対策一覧

	エ 種	施工箇所	対策内容		
	士佐婦故工	主桁、横桁	业等金装工		
上部工	工机场等工	対傾構、添接板	至 有 生 校 上		
TMT	支承補修工	支承	查普查装工		
	排水管補修工	排水管	塗普塗装工		


注記) 1. 本図面の形状寸法は、既存資料及び現地調査を基に作成したものである。 2. 工等の際は現地計測のうえ、最終寸法等を決定すること。

中大坊橋	[実	施]
工事番号		
路線名	市道 中大坊泉田線	
施工地名	角田市枝野字南大坊 地	!内
工事名	令和7年度 北大坊橋外2橋橋梁	補修工事
図名	補修一般図 中大坊橋	į
縮尺	図 示 位置	
設計者	設計年度	
角	田 市 15	/ 37

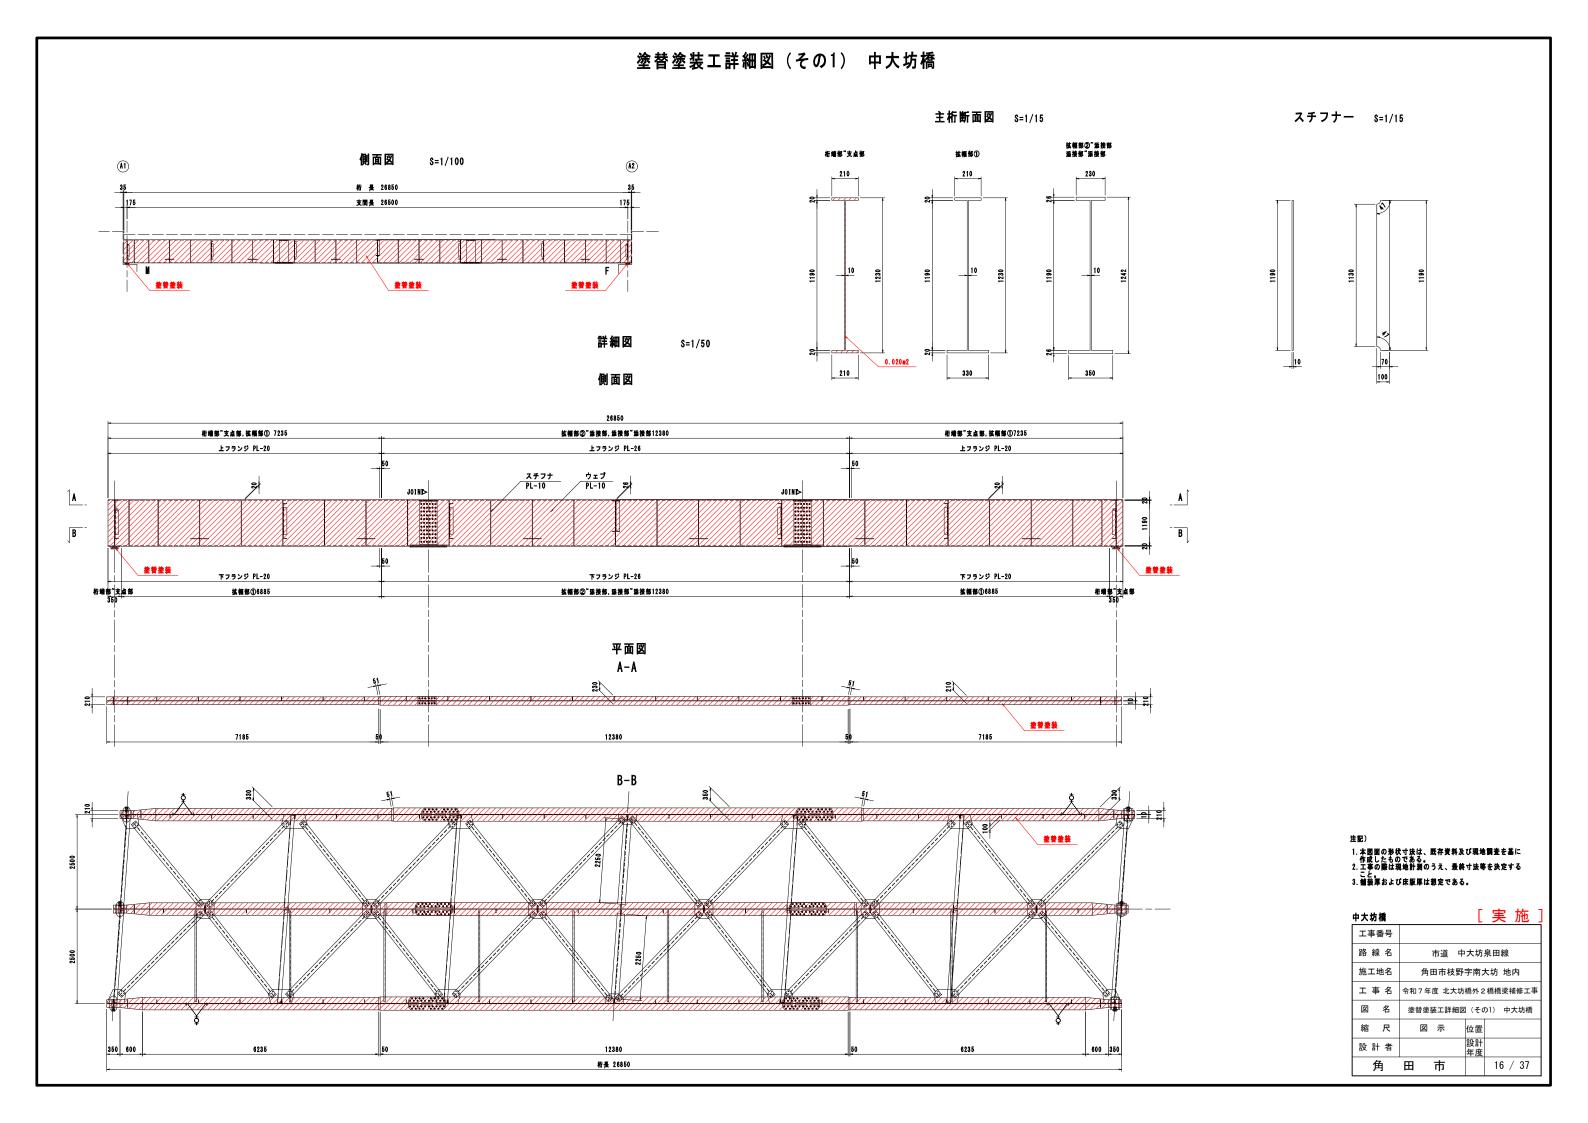

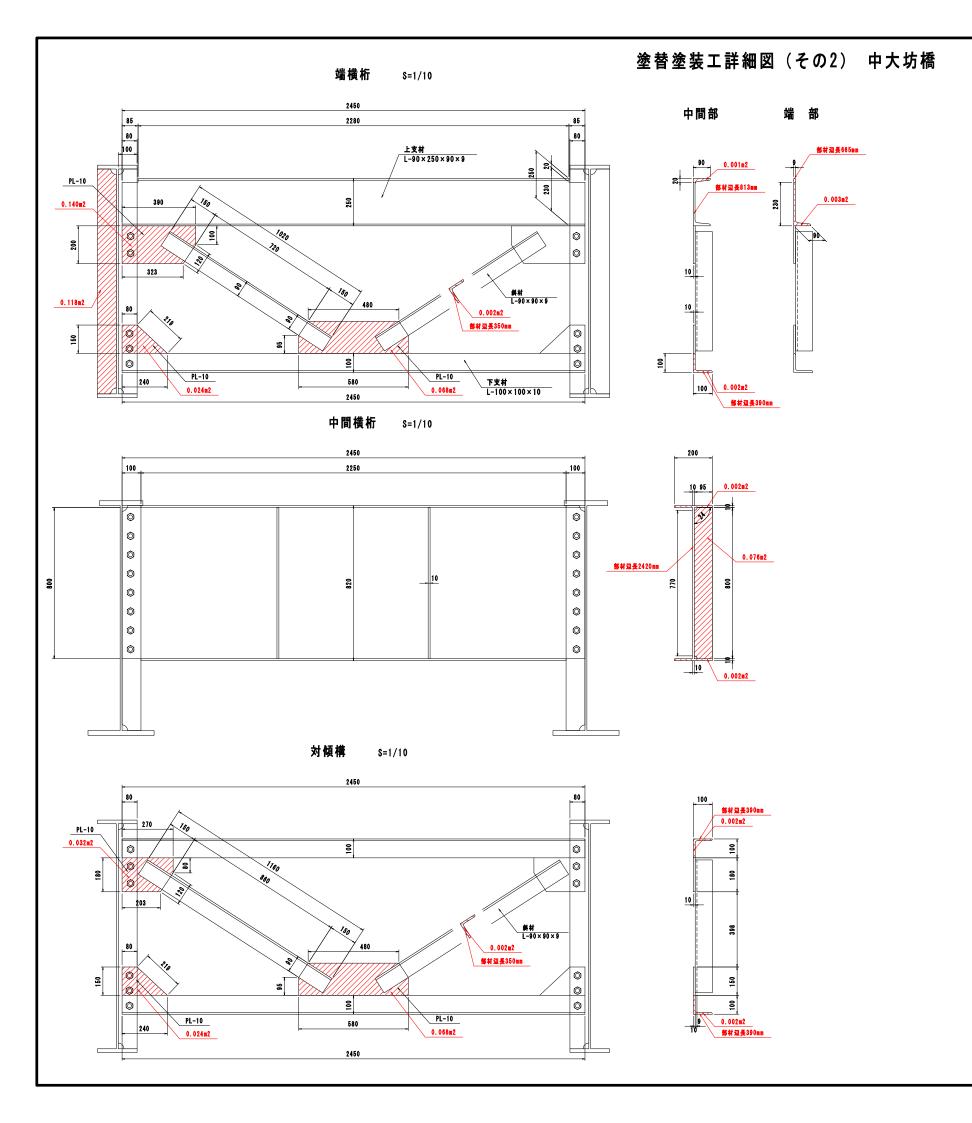


排水管塗装範囲図 S=1/20

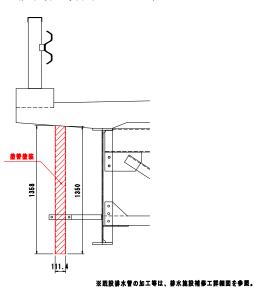


1. 本図面の形状寸法は、既存資料及び現地調査を基に 作成したものである。 2. 工事の際は現地計測のうえ、最終寸法等を決定する こと。 3. 舗装厚および床版厚は想定である。

中大坊橋	[実施]
工事番号	
路線名	市道 中大坊泉田線
施工地名	角田市枝野字南大坊 地内
工事名	令和7年度 北大坊橋外2橋橋梁補修工事
図名	塗替塗装工詳細図(その2) 中大坊橋
縮尺	図 示 位置
設計者	設計年度
角	田 市 17 / 37

塗替塗装工詳細図(その3) 中大坊橋

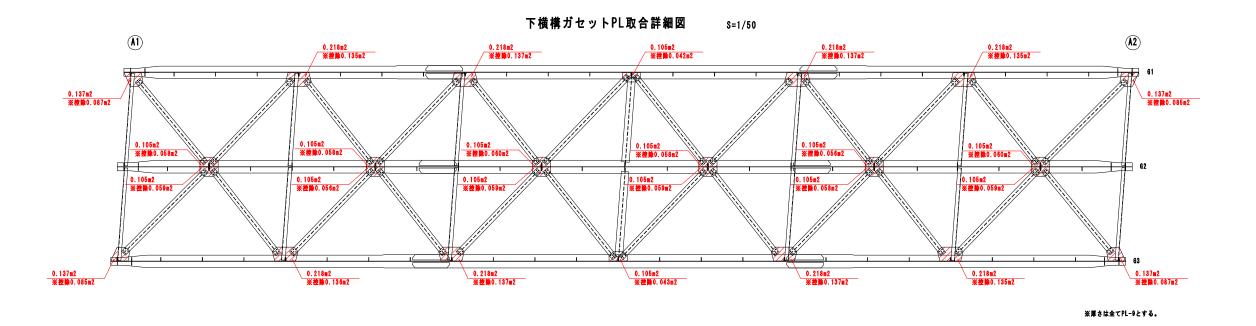

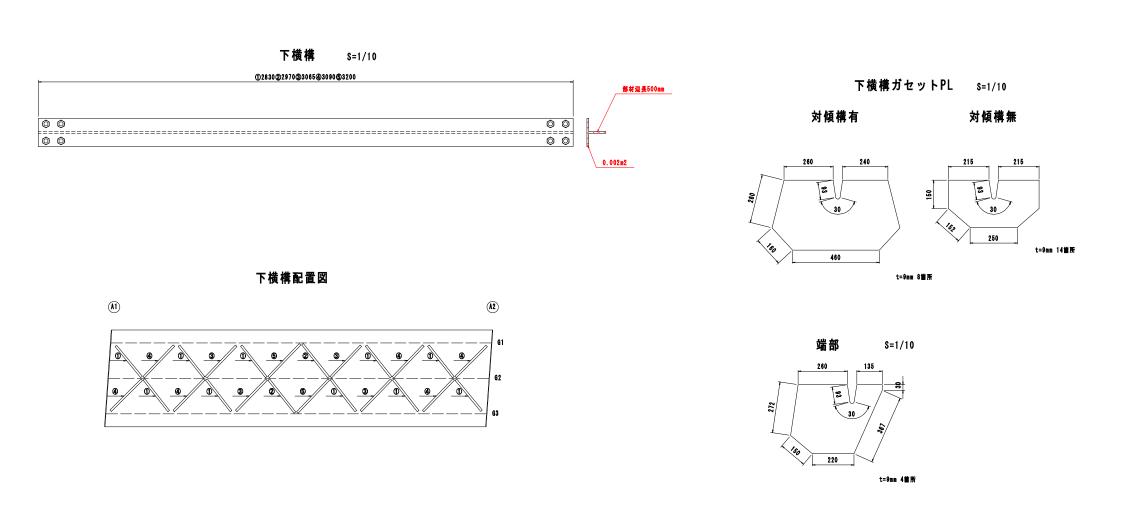


注	記)												
1	本作工事	面のした	形状もの	寸法であ	は、	既	存货	料	なび	現地	調査	を基	1
		_								法等	を決	定す	7
3	**	直 长	1 7 C	中医	围出	椒	東ィ	* # 2	Š.				

中大坊橋		[実施]
工事番号		
路線名	市道	中大坊泉田線
施工地名	角田市枝野	序南大坊 地内
工事名	令和7年度 北大均	5橋外2橋橋梁補修工事
図名	塗替塗装工詳細	図 (その3) 中大坊橋
縮尺	図示	位置
設計者		設計 年度
角	田市	18 / 37


塗替塗装工詳細図(その4) 中大坊橋

支承部詳細図 S=1/5

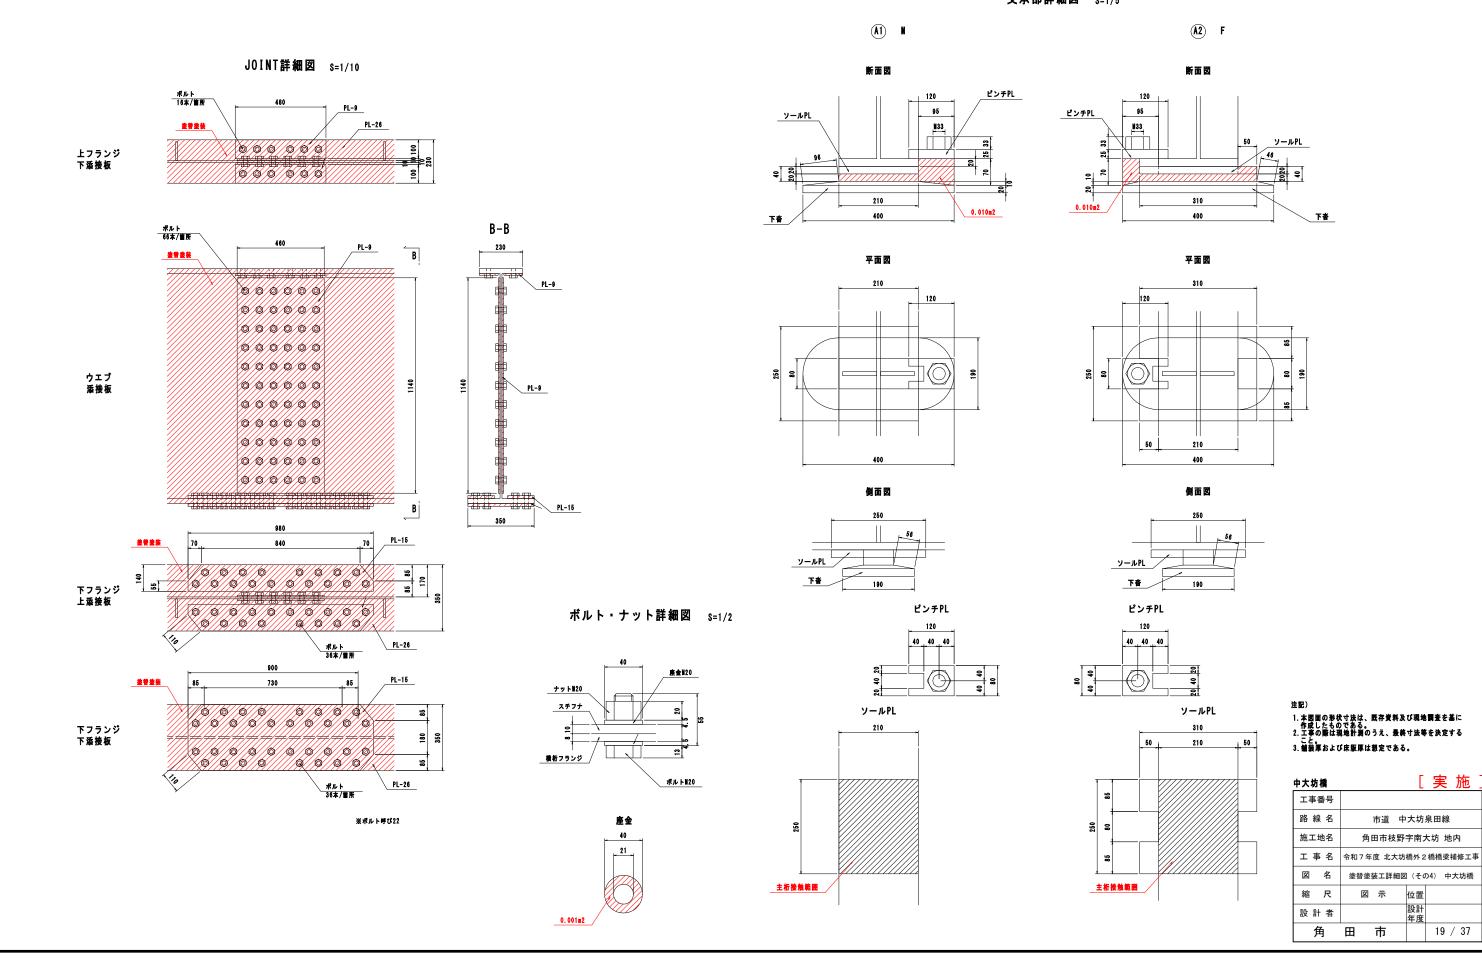

塗替塗装工詳細図(その5) 中大坊橋

面取詳細図 S=1/5

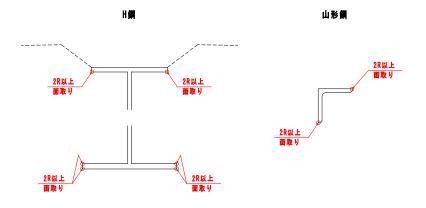

※曲面仕上げとし、膜厚を確保すること。

塗替塗装イメージ

長期対候性錆転換型防食塗装システム Deck 同等以上



※付着塩分測定を行い、50mg/m2以下であることを確認すること。 ※下塗りおよび上塗りの使用量は、刷毛・ローラー施工の場合を示す。

素地調整・参装而籍


जर नड धन उ	水心阴正 坐衣叫顶				
項目	A(m2)	備考			
鋼材	361.835				
支承	1.380				
合計	363.215				

数量表

項目	W(kg)	備考
	18.16	Deck脱脂洗浄剤同等品以上
	90.81	Deckプライマー同等品以上
	72.64	Deck下塗り同等品以上
	83.54	Deck上塗り同等品以上

施工手順フロー

塗替塗装工

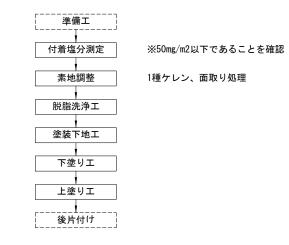

- 1. 本図面の形状寸法は、既存資料及び現地調査を基に 作成したものである。 2. 工事の際は現地計測のうえ、最終寸法等を決定する
- こと。 3. 舗装厚および床版厚は想定である。

中大坊橋	[実施]
工事番号	
路線名	市道 中大坊泉田線
施工地名	角田市枝野字南大坊 地内
工事名	令和7年度 北大坊橋外2橋橋梁補修工事
図名	塗替塗装工詳細図(その5) 中大坊橋
縮尺	図 示 位置
設計者	設計年度
角	田 市 20 / 37

部材詳細図(その1) 中大坊橋

スチフナー S=1/15

104本

[実施]

市道 中大坊泉田線

角田市枝野字南大坊 地内


令和7年度 北大坊橋外2橋橋梁補修工事

部材詳細図(その1) 中大坊橋


設計年度

21 / 37

角 田 市

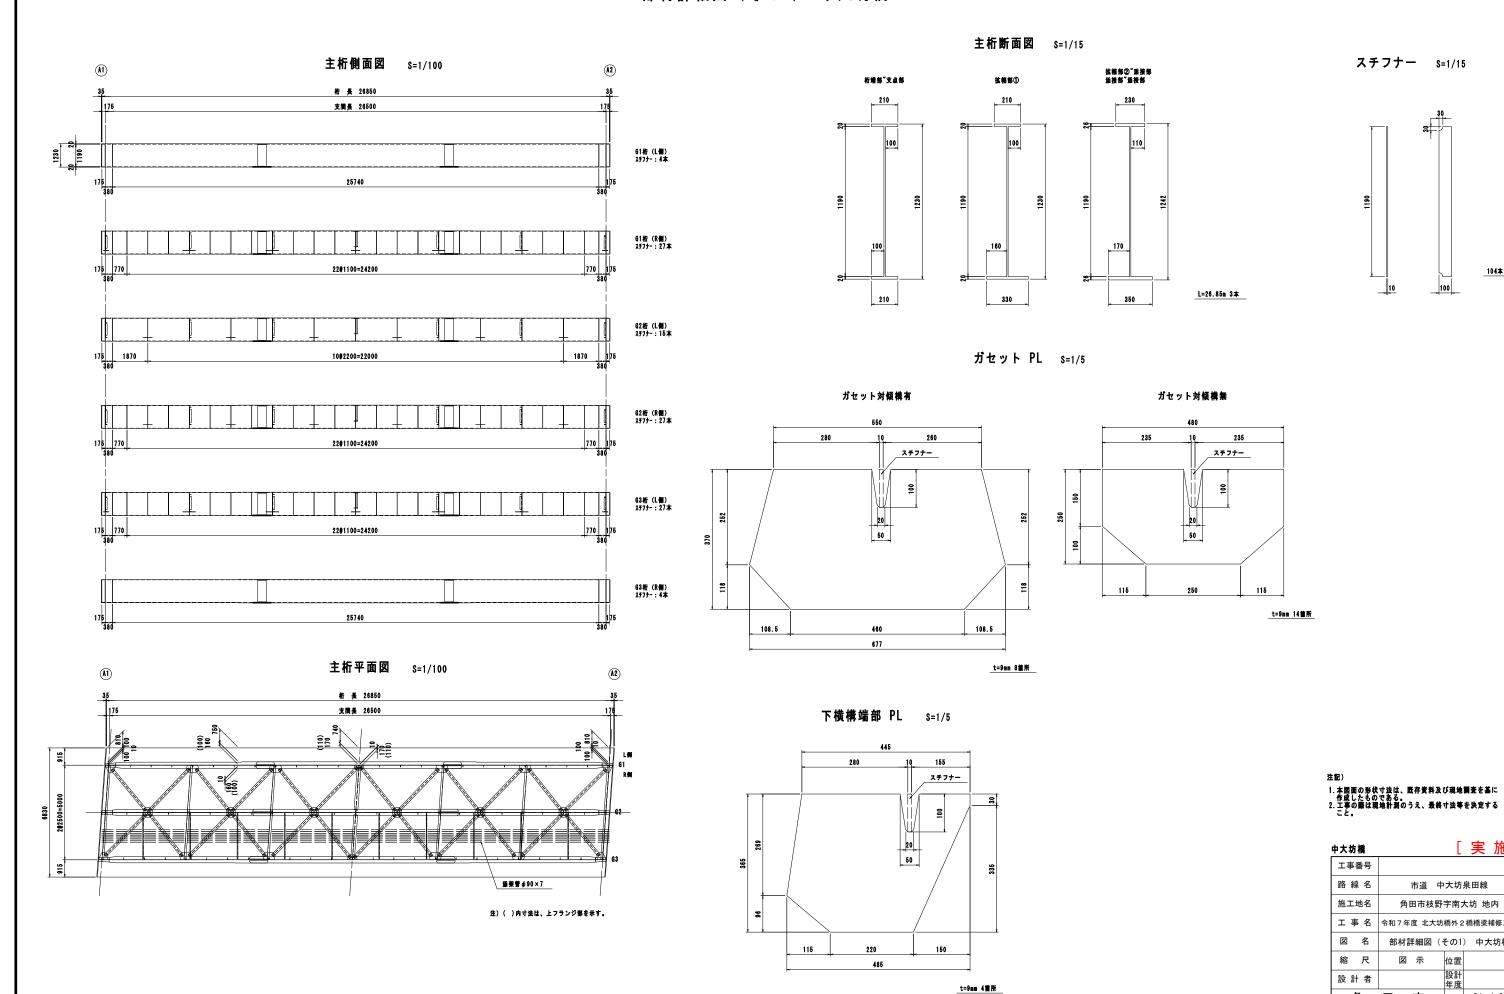


部材詳細図(その2) 中大坊橋

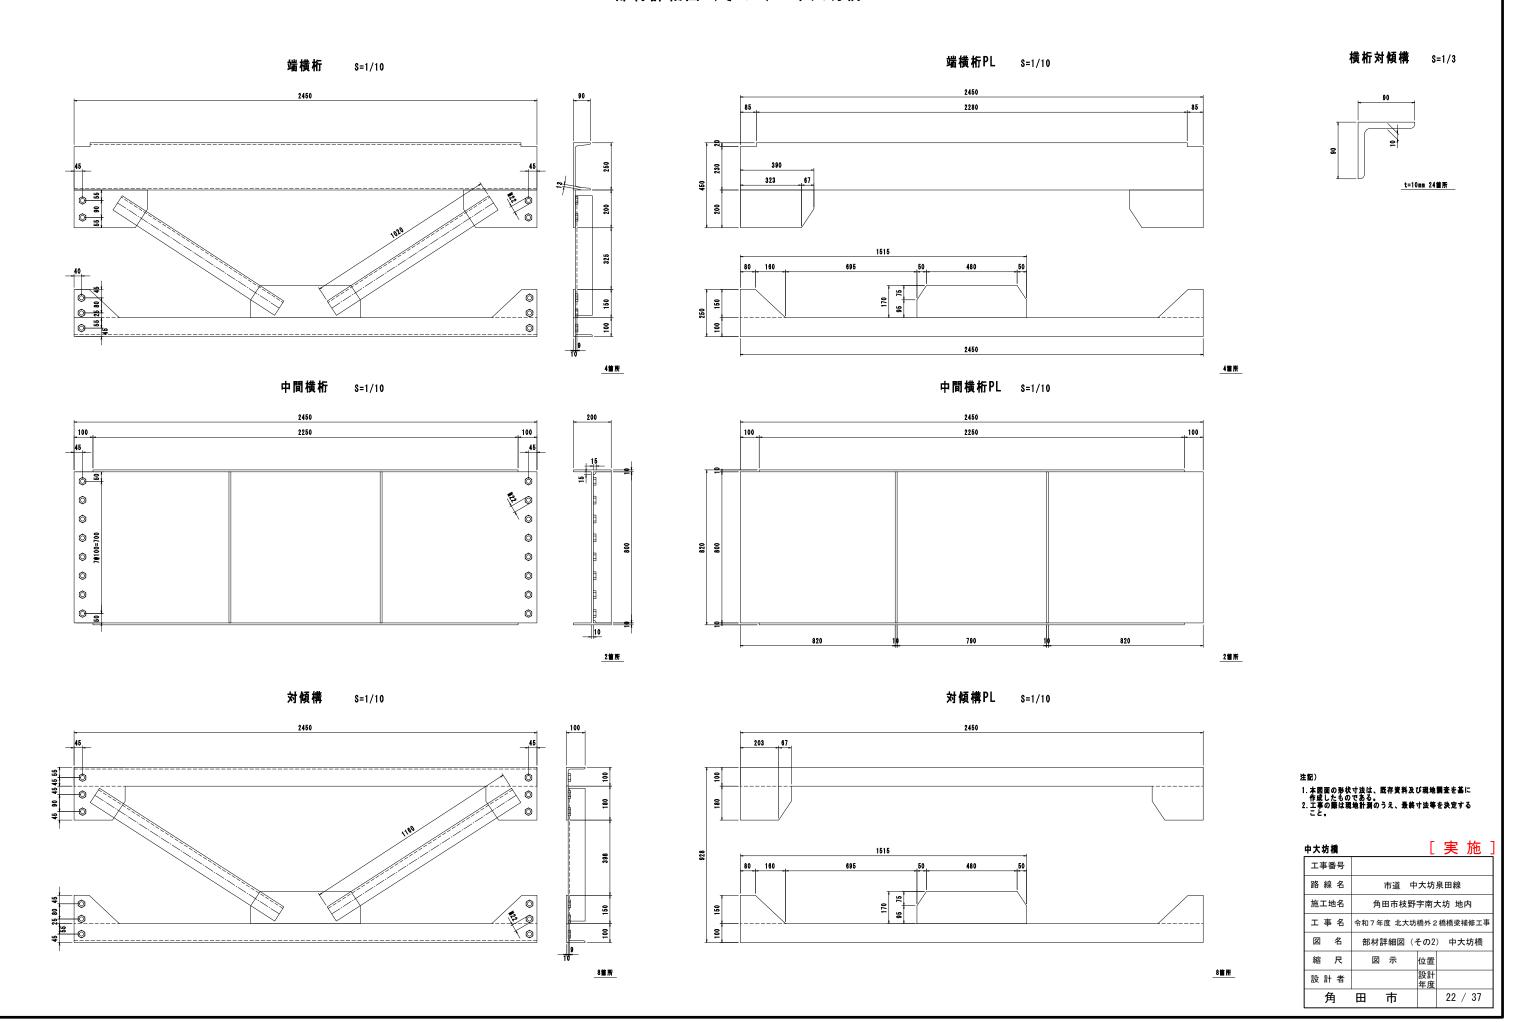


部材詳細図(その3) 中大坊橋

添接板 主桁上F S=1/5

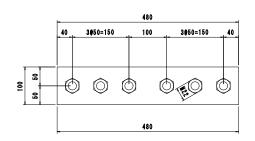


t=9mm 12枚


添接板 主析W S=1/5

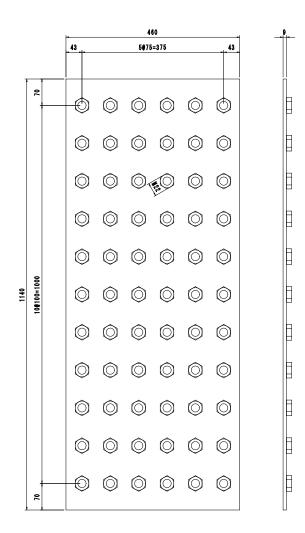


添接板 下F上 S=1/5

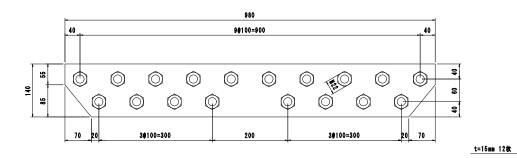


添接板 下F下 S=1/5

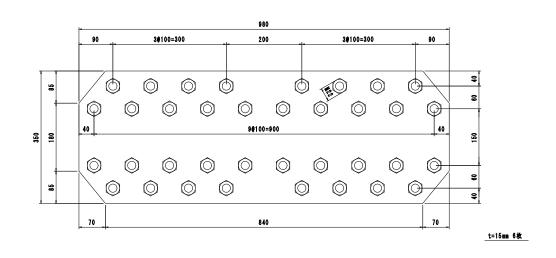


落橋防止装置 S=1/10

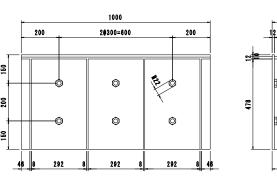

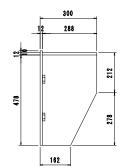


t=12mm 6箇所

対傾構斜材 S=1/10

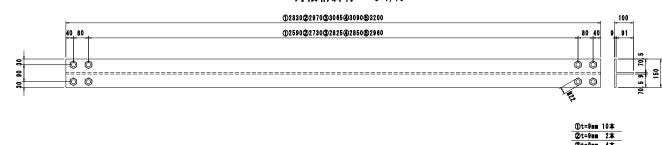

t=9mm 12枚


対傾構斜材配置図

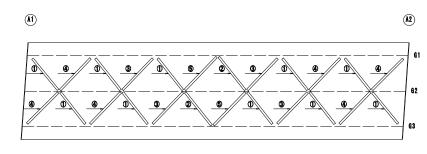

注配)
1. 本図面の形状寸法は、既存資料及び現地調査を基に作成したものである。
2. 工事の際は現地計測のうえ、最終寸法等を決定すること。


中大坊橋		[実	施]
工事番号				
路線名	市道	中大坊泉	と田線	
施工地名	角田市枝	野字南大	坊 地	内
工事名	令和7年度 北大	坊橋外 2 村	喬橋梁衫	甫修工事
図名	部材詳細図	(その3)	中大	坊橋
縮尺	図示	位置		
設計者		設計年度		
角	田市		23 /	/ 37


部材詳細図(その4) 中大坊橋

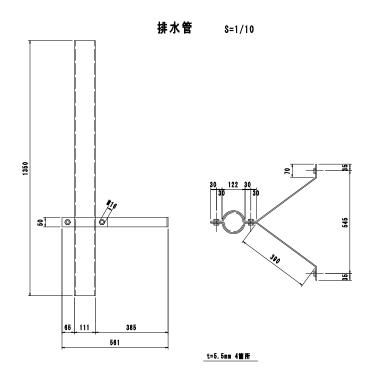


添架管取付金物 S=1/10


正面図

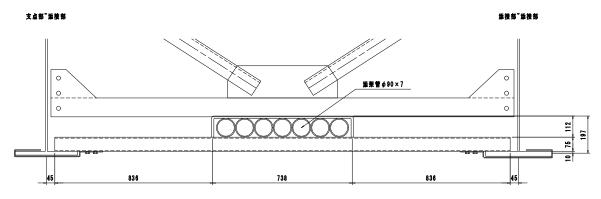

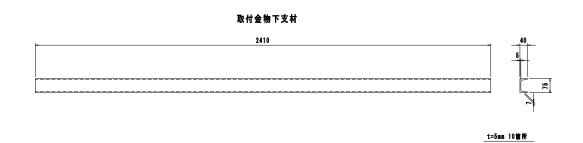

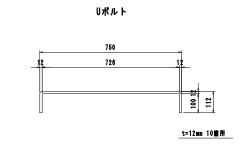




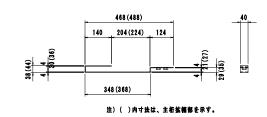


主桁狭小部t=4mm 11箇所 主桁拡幅部t=4mm 9箇所


注配) 1. 本図面の形状寸法は、既存資料及び現地調査を基に作成したものである。 2. 工事の際は現地計測のうえ、最終寸法等を決定すること。


中大坊橋	[実施]
工事番号	
路線名	市道 中大坊泉田線
施工地名	角田市枝野字南大坊 地内
工事名	令和7年度 北大坊橋外2橋橋梁補修工事
図名	部材詳細図(その4) 中大坊橋
縮尺	図 示 位置
設計者	設計年度
角	田 市 24 / 37

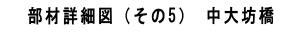

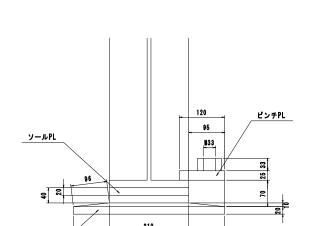



断面図 S=1/5

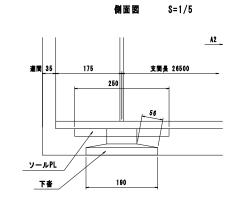

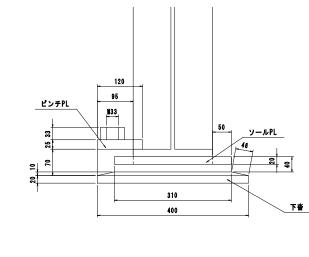

断面図 S=1/5

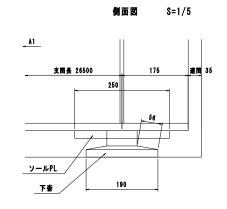


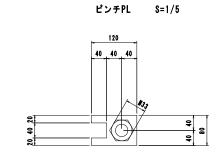


主桁接触範囲

ソールPL S=1/5


3首所

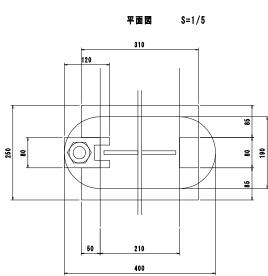


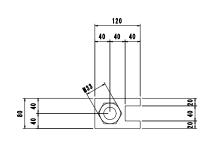


ピンチPL S=1/5

ソールPL S=1/5

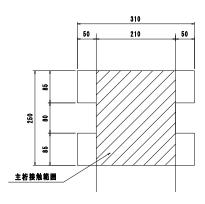


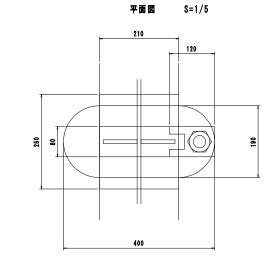

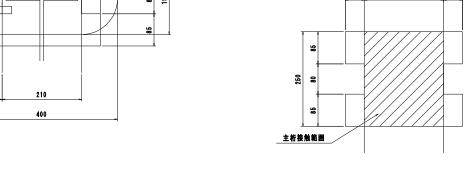


中大坊橋	[実施]
工事番号	
路線名	市道 中大坊泉田線
施工地名	角田市枝野字南大坊 地内
工事名	令和7年度 北大坊橋外2橋橋梁補修工事
図名	部材詳細図(その5) 中大坊橋
縮尺	図 示 位置
設計者	設計年度
角	田 市 25 / 37


3首所

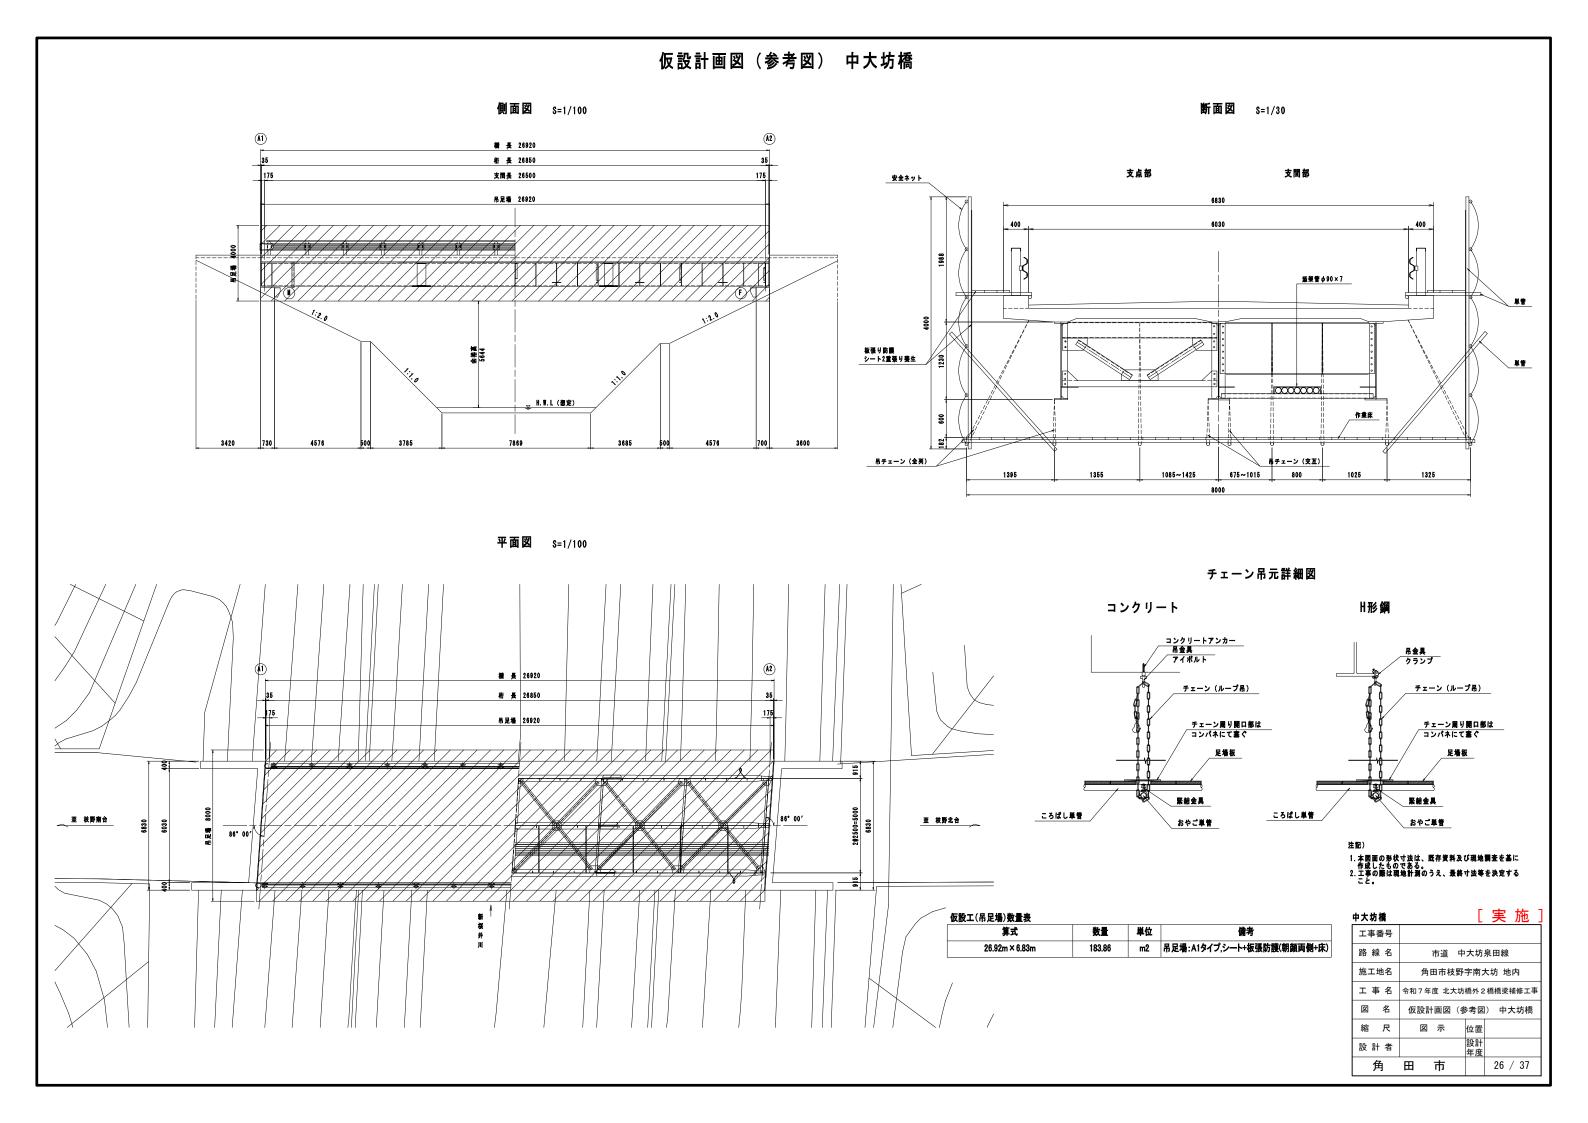

交通規制図(片側交互通行)(参考図) 中大坊橋

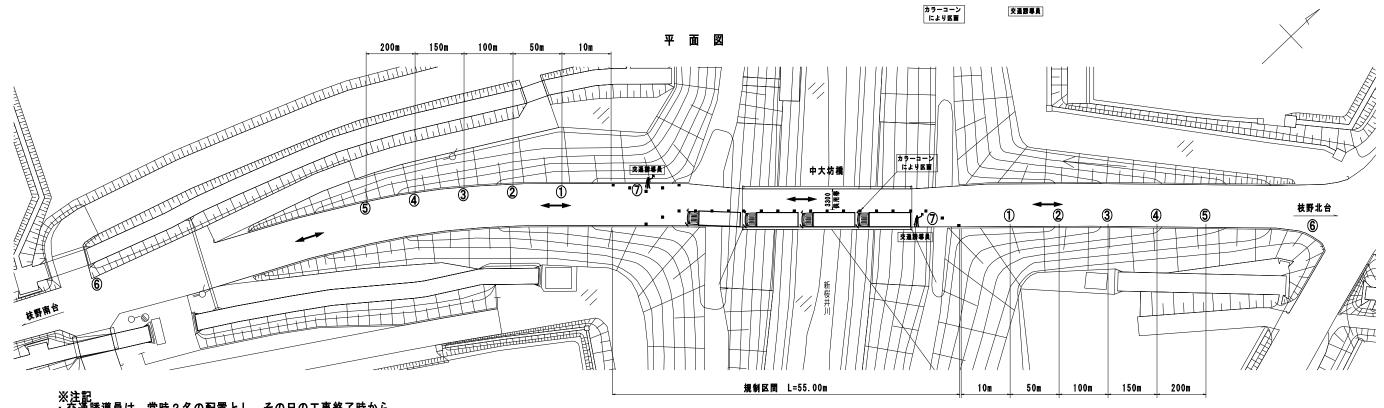


・交通誘導員は、常時2名の配置とし、その日の工事終了時から 翌日の作業開始時までは、簡易信号機を使用した規制とする。 ・ 振行者が通行する際は、作業を一時中断する

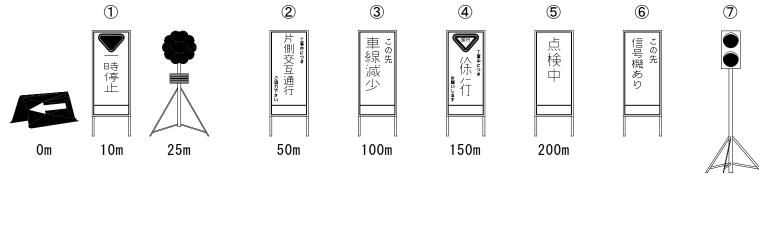

施設内容	記号	員 数	備考
資機材積載車:4tトラック		4 台	終日常設
交通誘導員 B	1	2 人	規制帯の前後に1名ずつ(日中のみ)
セイフティーコーン			規制区間に応じて適宜配置

※現地の状況や作業の進行に合わせて規制材は適宣配置する。

断 面 図 資機材積載トラック 設置

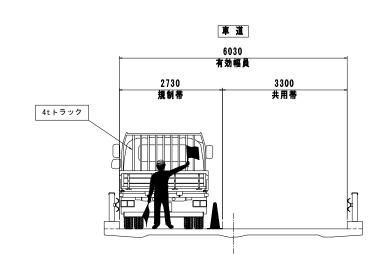


注記)			
1. 本図面	の形状寸法は、	既存資	料及び現地調査を基に
2. 工事の	際は現地計測の	うえ、	料及び現地調査を基に 最終寸法等を決定する
こと。			

中大坊橋	[実施]
工事番号	
路線名	市道 中大坊泉田線
施工地名	角田市枝野字南大坊 地内
工事名	令和7年度 北大坊橋外2橋橋梁補修工事
図名	交通規制図(片側交互通行)(参考図) 中大坊橋
縮尺	一位置
設計者	設計年度
角	田 市 27 / 37


橋梁一般図 卯之崎橋

側面図 S=1/50

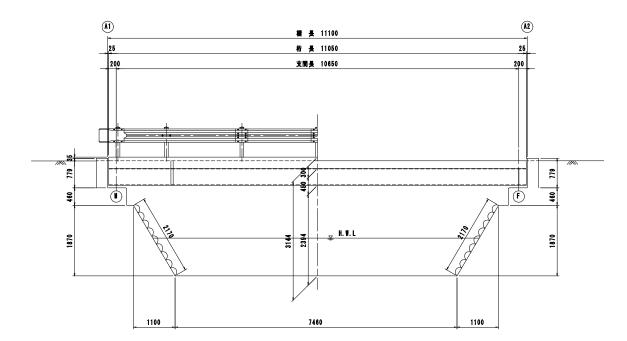


断面図 S=1/50

支点部 支間部

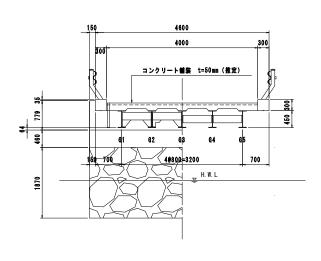

平面図 S=1/50

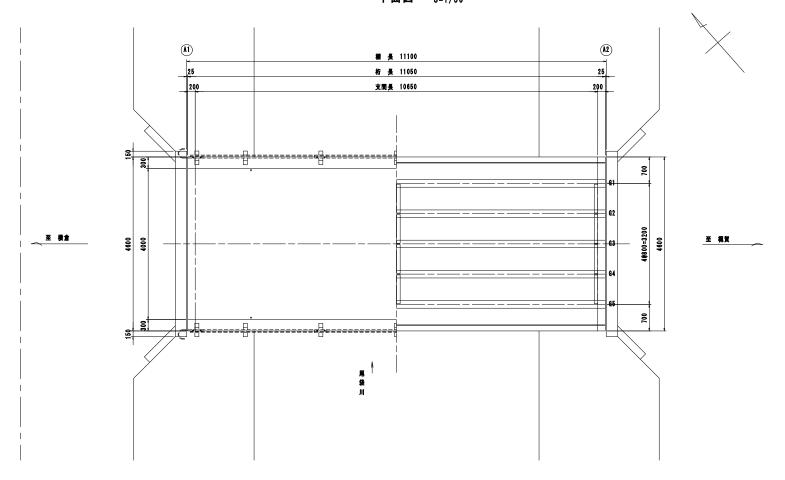

橋梁諸元

L =11.100m (実別)
¥ = 4.000m (実測)
不明
鋼H桁橋
直隸
90° 00′ 00″
不明
不明
コンクリート舗装 t=50mm (推定)
昭和47年(1972年)1月
52年
尾袋川
昭和39年(1964年) 領道路構設計示方書

注節


1.本図面の形状寸法は、既存資料及び現地調査を基に 作成したものである。 2. 工事の際は理論計画のうえ、最終寸法等を決定する

2. 工事の際は? こと。	関地計測のうえ、	最終寸法等	を決定する


卯之崎橋	[実施]
工事番号	
路線名	市道 一里壇北明地2号線
施工地名	角田市横倉字明地 地内
工事名	令和7年度 北大坊橋外2橋橋梁補修工事
図 名	橋梁一般図 卯之崎橋
縮尺	図 示 位置
設計者	設計年度
角	田 市 28 / 37

補修一般図 卯之崎橋

側面図 S=1/50

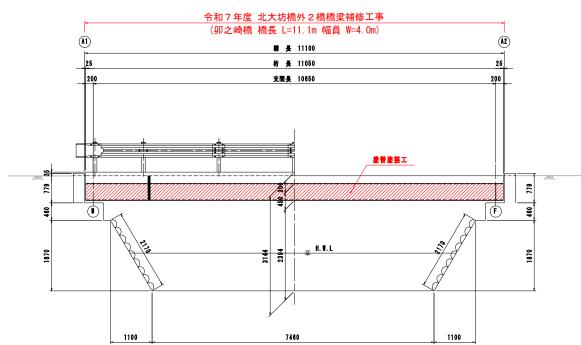


平面図 S=1/50

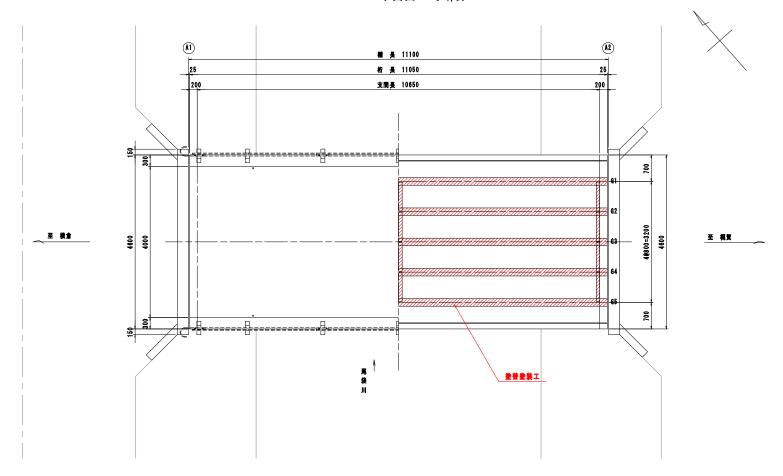

断面図 S=1/50

支間部 支点部

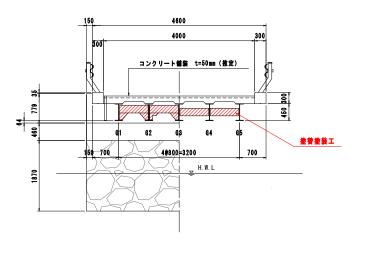



補修対策一覧

工 種		施工箇所	対策内容	
	主桁補修工	主桁、横桁	查普查装工	
-	支承補修工	支承	查普查装工	
	排水管補修工	排水管	查普查装工	

卯之崎橋	[実施]
工事番号	
路線名	市道 一里壇北明地2号線
施工地名	角田市横倉字明地 地内
工事名	令和7年度 北大坊橋外2橋橋梁補修工事
図名	補修一般図 卯之崎橋
縮尺	図 示 位置
設計者	設計年度
角	田 市 29/37


塗替塗装工詳細図(その1) 卯之崎橋

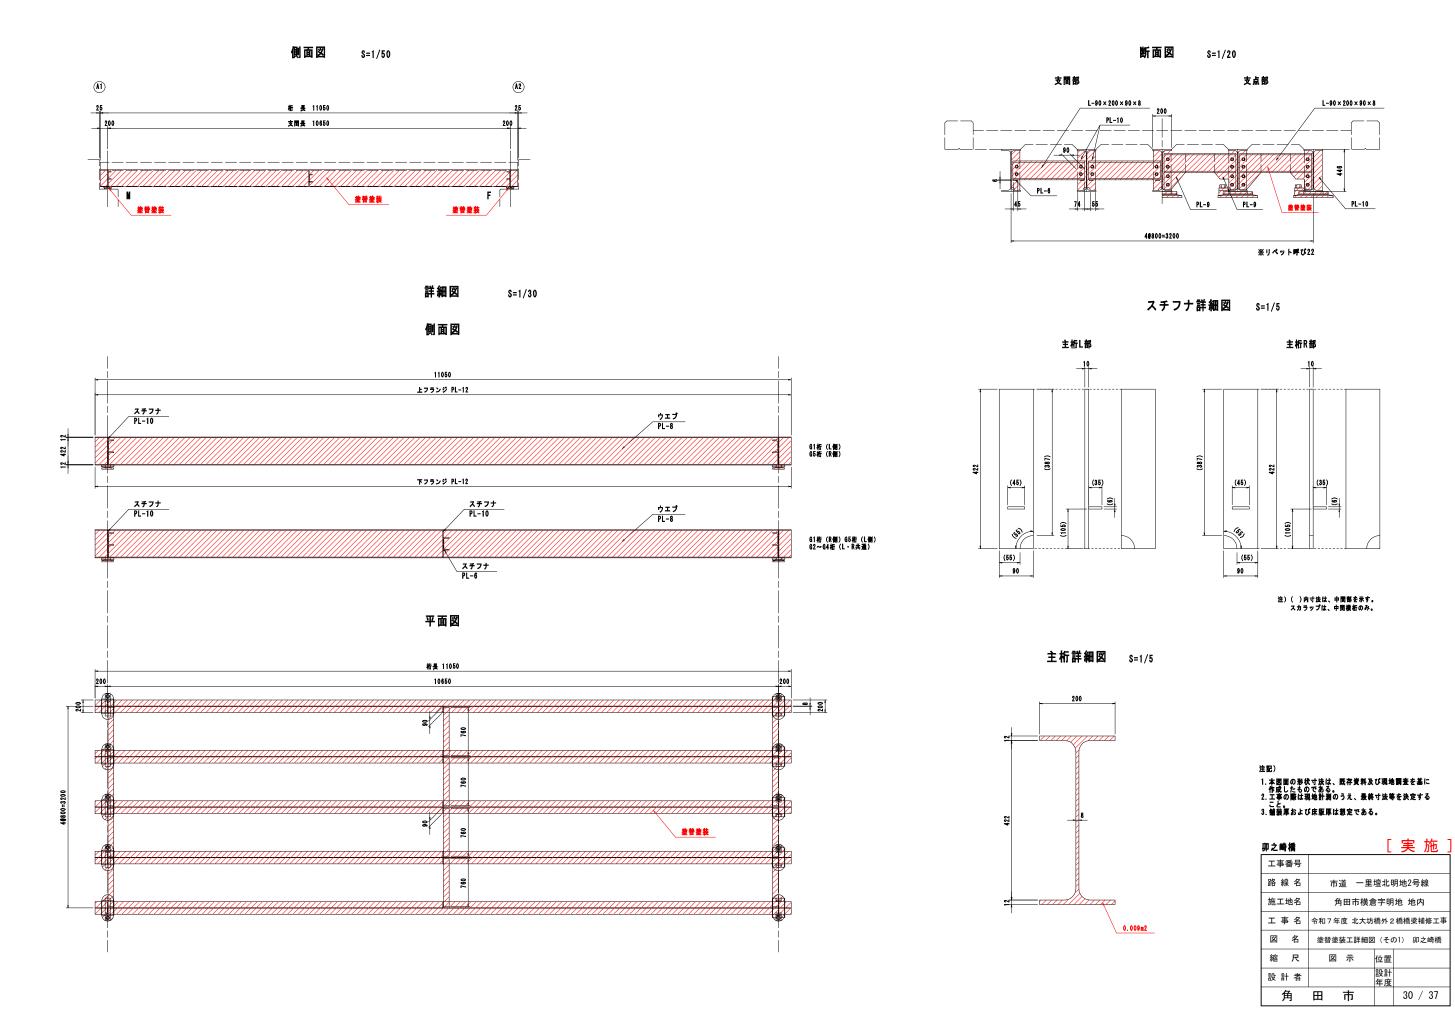

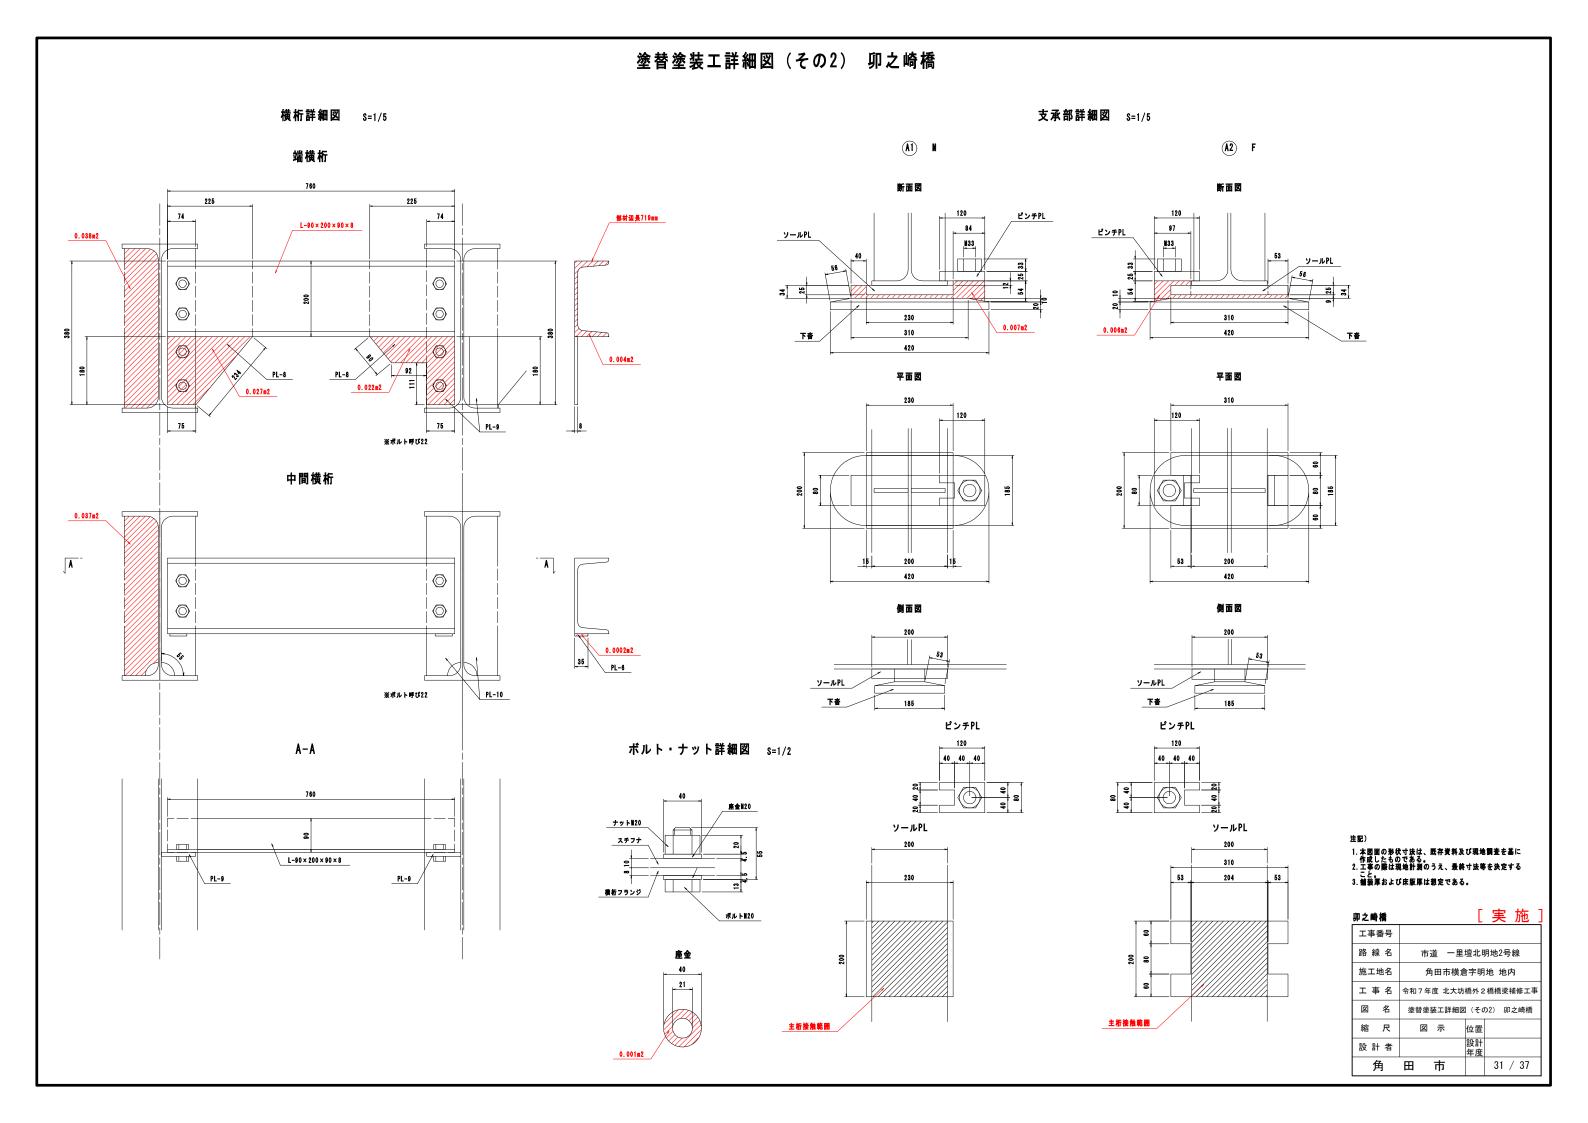

塗替塗装工詳細図(その3) 卯之崎橋

面取詳細図 S=1/5

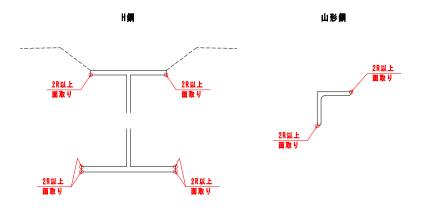

※曲面仕上げとし、膜厚を確保すること。

塗替塗装イメージ

長期対候性錆転換型防食塗装システム Deck 同等以上



※付着塩分測定を行い、50mg/m2以下であることを確認すること。 ※下塗りおよび上塗りの使用量は、刷毛・ローラー施工の場合を示す。

去协調数 参装而到


水化阴蓝 至衣叫领		
項目	A(m2)	備考
鋼材	75.970	
支承	1.927	
슴計	77.897	

数量表

項目	W(kg)	備考
	3.89	Deck脱脂洗浄剤同等品以上
	19.47	Deckプライマー同等品以上
	15.58	Deck下塗り同等品以上
	14.02	Deck上塗り同等品以上

施工手順フロー

塗替塗装工

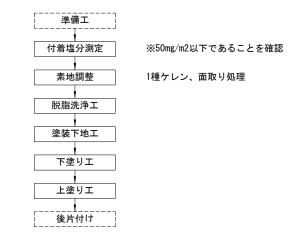



注記)

- 1. 本図面の形状寸法は、既存資料及び現地調査を基に 作成したものである。 2. 工事の際は現地計測のうえ、最終寸法等を決定する
- こと。 3.舗装厚および床版厚は想定である。

卯之崎橋	[:	実 施]
工事番号		
路線名	市道 一里壇北明地	也2号線
施工地名	角田市横倉字明地	地内
工事名	令和7年度 北大坊橋外2橋	橋梁補修工事
図名	塗替塗装工詳細図 (その3)	卯之崎橋
縮尺	図 示 位置	
設計者	設計年度	
角	田市	32 / 37


部材詳細図(その1) 卯之崎橋

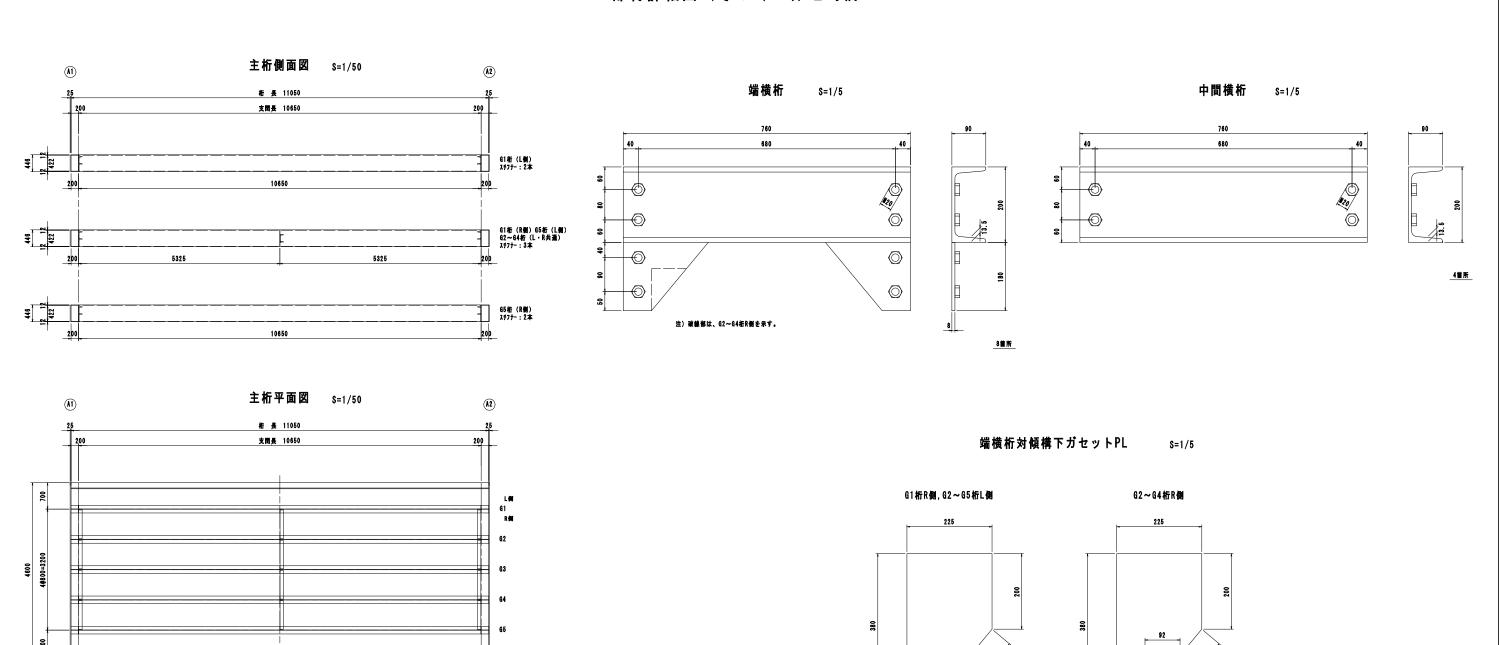


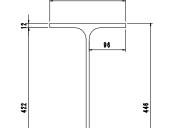

主桁断面 S=1/5

L=11.05m 5本

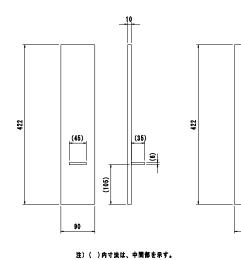

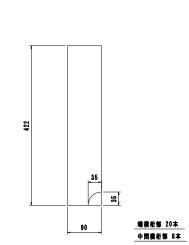


スチフナー S=1/5

注記)
1. 本図面の形状寸法は、既存資料及び現地調査を基に作成したものである。
2. 工事の際は現地計測のうえ、最終寸法等を決定すること。

t=8mm 16**首**所


卯之崎橋	[実施]
工事番号	
路線名	市道 一里壇北明地2号線
施工地名	角田市横倉字明地 地内
工事名	令和7年度 北大坊橋外2橋橋梁補修工事
図名	部材詳細図(その1) 卯之崎橋
縮尺	図 示 位置
設計者	設計年度
角	田 市 33 / 37

部材詳細図(その2) 卯之崎橋

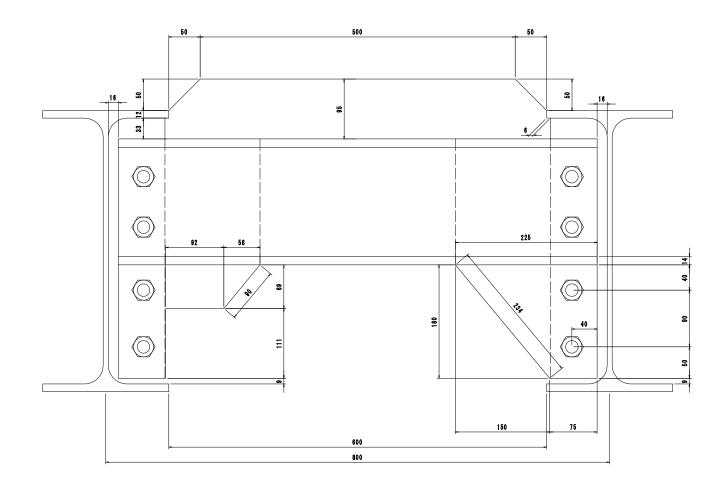


中間横桁 S=1/3


端横桁 s=1/3

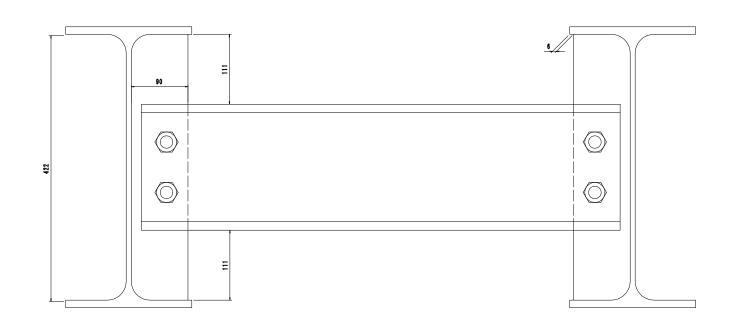


注記)		
1. 本図面の形状寸法は、 作成したものである。	既存資料及び現地調査を基に Dうえ、最終寸法等を決定する	:
2. 工事の際は現地計測の こと。	のうえ、最終寸法等を決定する	Š


卯之崎橋	[実施]
工事番号	
路線名	市道 一里壇北明地2号線
施工地名	角田市横倉字明地 地内
工事名	令和7年度 北大坊橋外2橋橋梁補修工事
図名	部材詳細図(その2) 卯之崎橋
縮尺	図 示 位置
設計者	設計年度
角	田 市 34 / 37

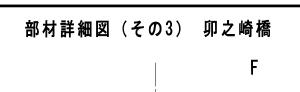

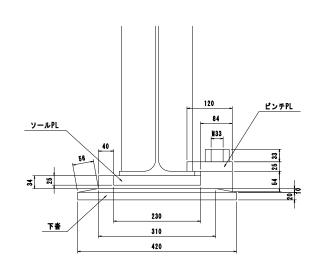



断面図 S=1/5

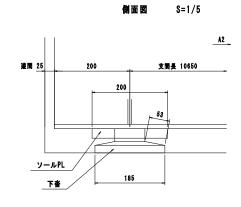

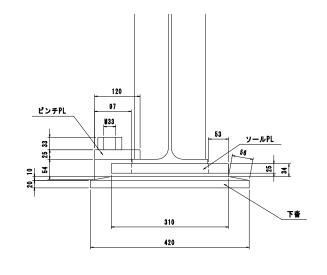



断面図 S=1/5

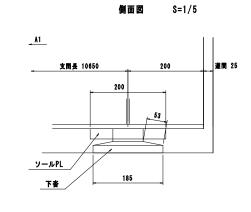

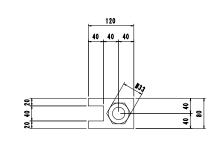



ピンチPL S=1/5

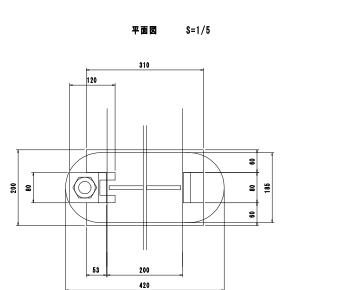

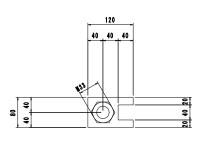


ピンチPL S=1/5

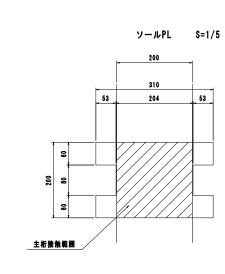

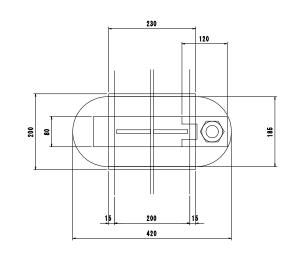

平面図 S=1/5

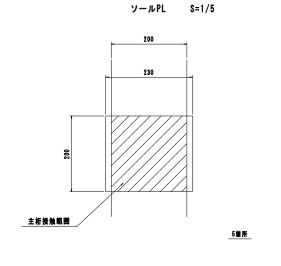





5箇所

仮設計画図(参考図) 卯之崎橋


側面図 S=1/50

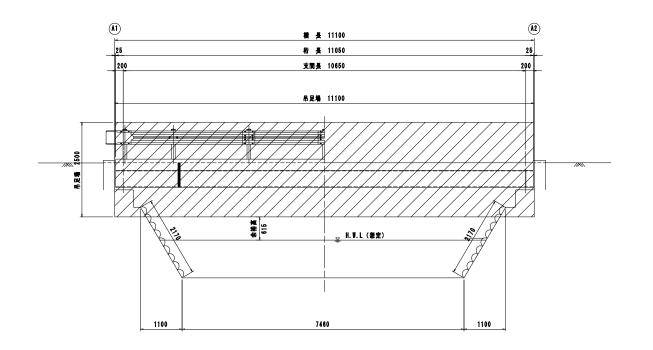


断面図 S=1/30

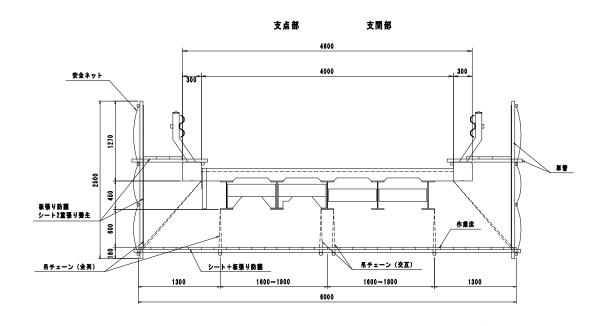

平面図 S=1/50

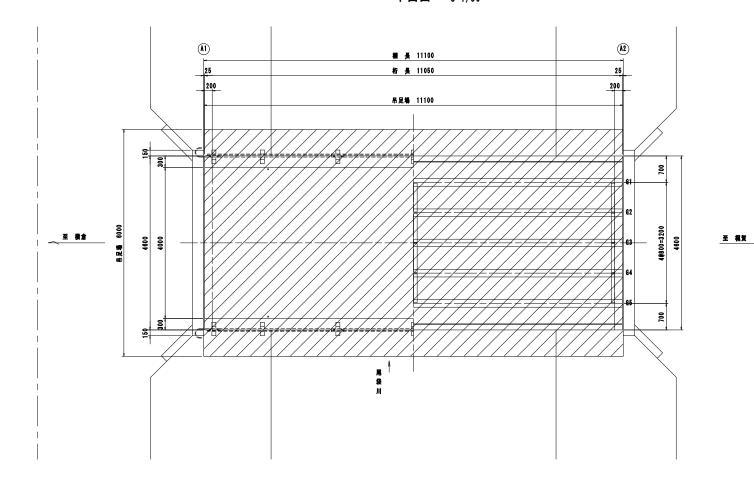

チェーン吊元詳細図

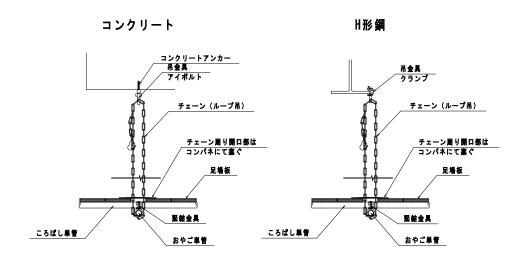

注配)

仮設工(吊足場)数量表

算式	数量	単位	備考
11.10m × 4.60m	51.06	m2	吊足場:A1タイプシート+板張防護(朝顔両側+床)

卯之崎橋		[実施]
工事番号		
路線名	市道 -	-里壇北明地2号線
施工地名	角田市	横倉字明地 地内
工事名	令和7年度 北	大坊橋外 2 橋橋梁補修工事
図 名	仮設計画図	(参考図) 卯之崎橋
縮尺	図示	位置
設計者		設計年度
角	田市	36 / 37

