


平面図 S=1:100

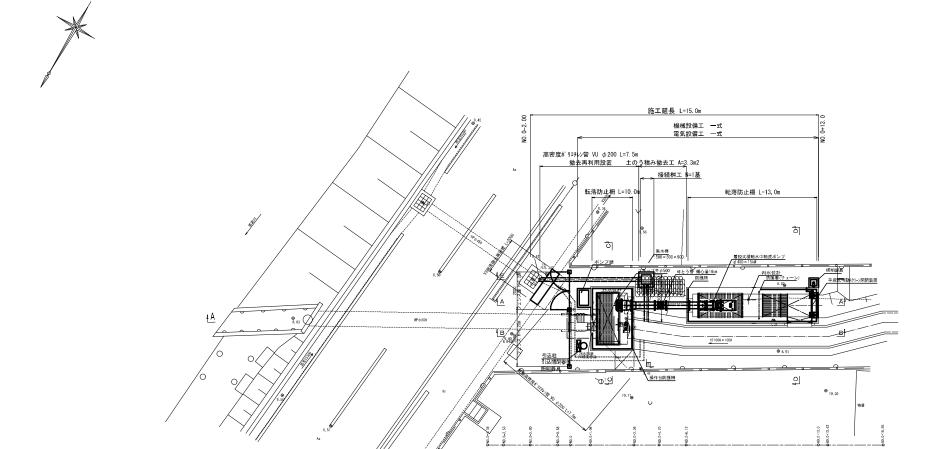


工事番号		
路線名		
施工地名	角田市横	倉字明地地内
工事名	令和7年度 関ノ内	地内排水ポンプ整備工事
図面名	平	面図
縮尺	図示	位 置
設計者		設計年度
角	田市	図番 1 / 15

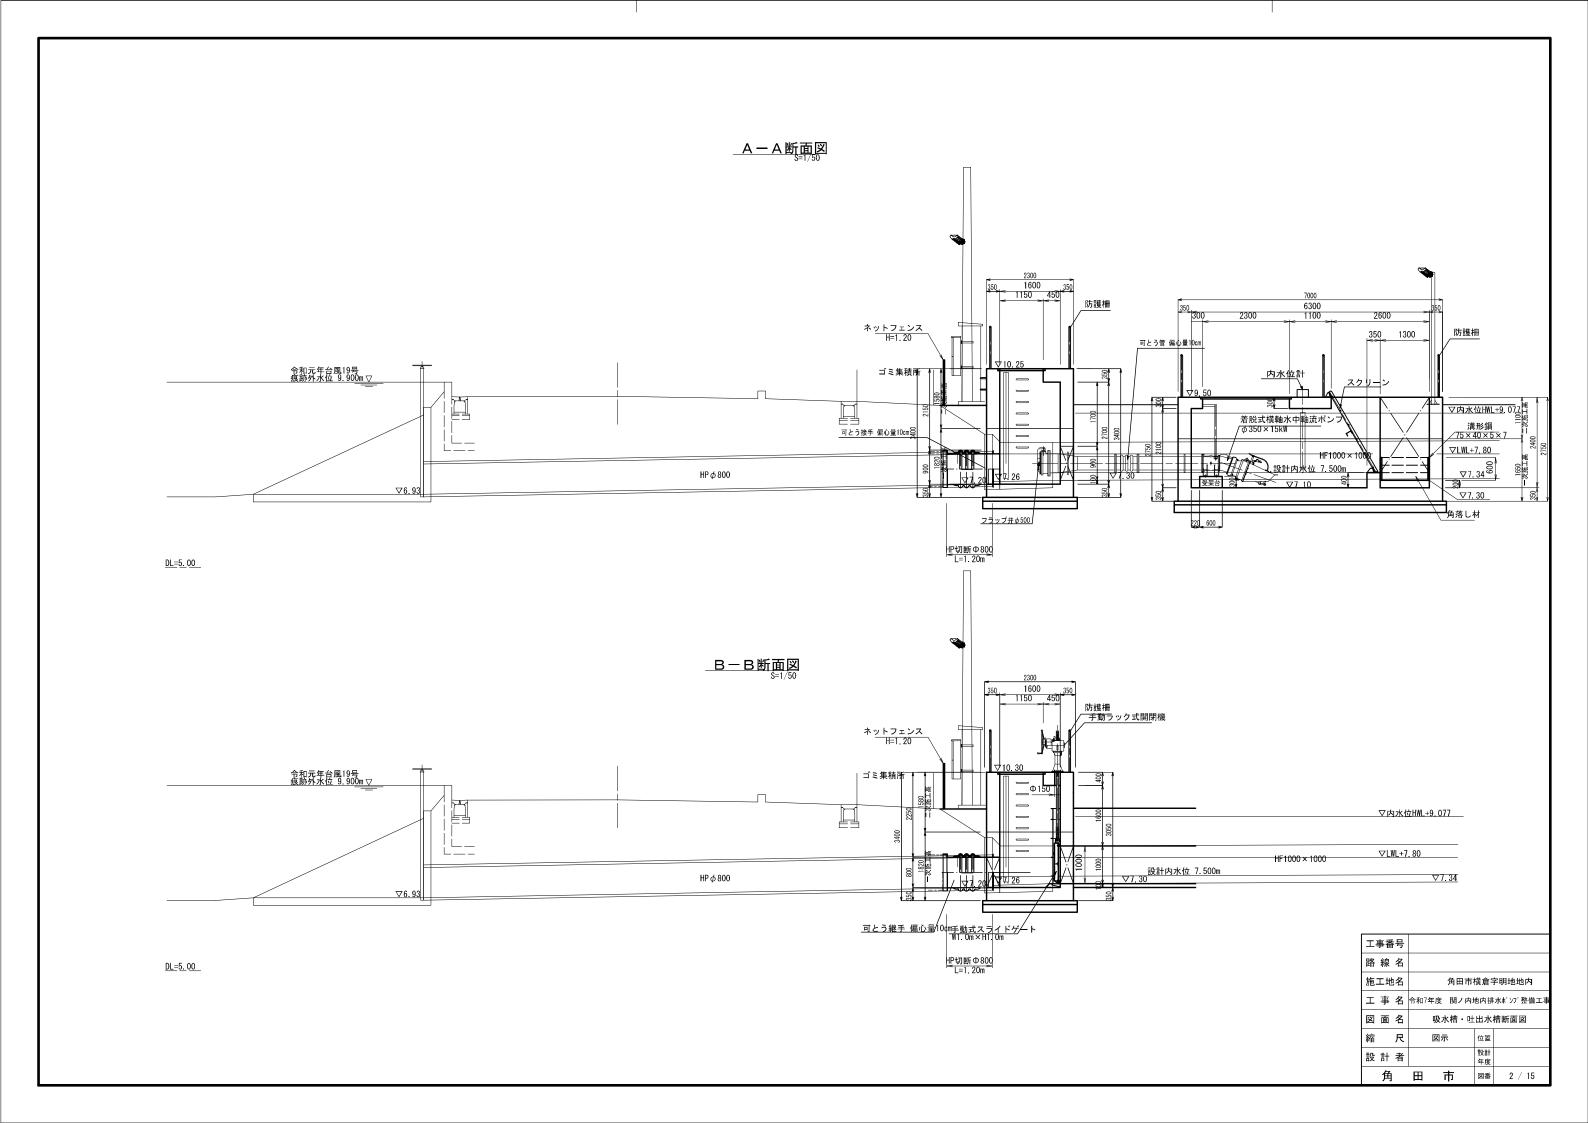


### <u>C-C断面図</u> S=1/50

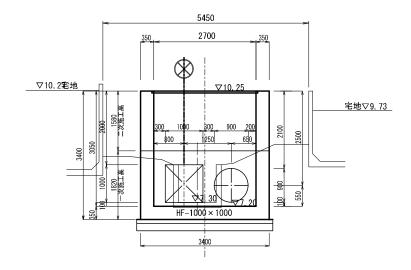

### **D-D断面図** S=1/50

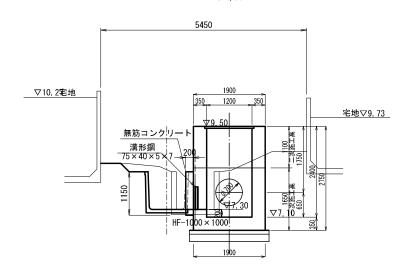


### <u>E一E断面図</u> S=1/50

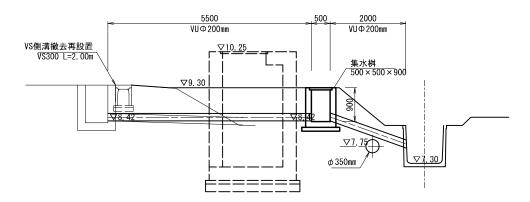


<u>DL=5. 00</u>

工事番号	
路線名	
施工地名	角田市横倉字明地地内
工事名	令和7年度 関ノ内地内排水ポンプ整備工事
図面名	吸水槽・吐出水槽断面図(2)
縮尺	図示 位置
設計者	設計年度
角	田 市 図番 3 / 15

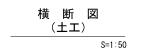


N0. 0+4. 70

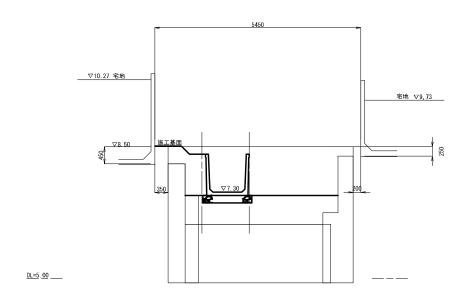





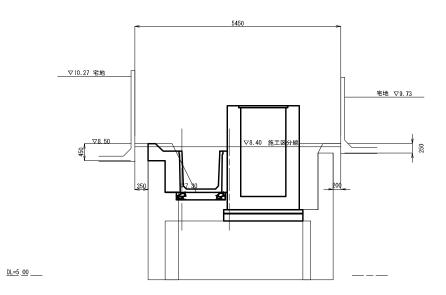


測点 NO. 0+6. 12										
記号	数量	記号	数量							
C1	-	В6	-							
C2	-	В7	-							
B1	-	В8	-							
B2	-	BL	-							
В3	-	CL	-							
B4	-	NL	-							
B5	_									

記号	工 種	区分
C1	機械掘削	
C2	機械床掘	
B1	路肩盛土	
B2	埋戻し	
В3	路床盛土(機械)	4.0≦W
B4	路床盛土(機械)	2.5≦W<4.0
B5	路床盛土(人力)	W<2.5
B6	路体盛土(機械)	4.0≦W
В7	路体盛土(機械)	2.5≦W<4.0
B8	路体盛土(人力)	W<2.5
BL	盛土法面整形	
CL	切土法面整形	
NL	植生工	張芝

凡例


L事番号		
各線 名		
<b>拖工地名</b>	角田市	横倉字明地地内
工事 名	令和7年度 関ノ内	地内排水ポンプ整備工事
図面名	横	断 図
宿 尺	図示	位置
设計 者		設計 年度
角	田市	図番 4 / 15




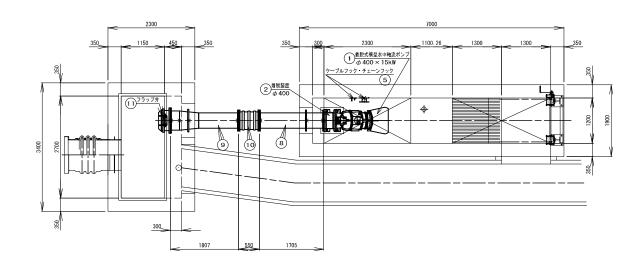


品番	名 称	材 質	規 格 寸 法	数量	単位質量(kg)	単位	質 量 (k)g	備	考
	ポンプ設備								
1	着脱式横型水中軸流ポンプ	FC/SCS	φ 400 × 15. 0kW 200V-50Hz	1	700. 0	台	700. 0		
2	着脱装置	FCD/FC	φ400用	1	290. 0	組	290. 0		
3	ガイドパイプ	SUS304	50A × 1250	2	10.0	本	20. 0		
4	ガイドホルダー	SUS304		1	20. 0	組	20. 0		
5	チェーンフック・ケーブルフック	SUS304		1	15.0	"	15. 0		
6	吊上げ用チェーン	SUS304		1	5.0	"	5. 0		
7	基礎ポルトナット	SUS304	24 (4組/台)		-	"	_		
	配管設備								
8	吐出管	SGP	2F直管 400A×1705L(スティフナ—付)	1	193. 5	m	193. 5		
9	吐出管	SGP	2F漸拡管 500S×400A×1807L(スティフナー付)	1	227. 0	"	227. 0		
10	可とう管	SS/ゴム	か400×L=550 偏心100mm		74. 0	"	74. 0		
11	フラップ弁								
	弁胴	FC250	φ 500	1	120. 0	台	120. 0		
	弁体	SUS304		1	40. 0	台	40. 0		

#### 断 面 図 S=1/50

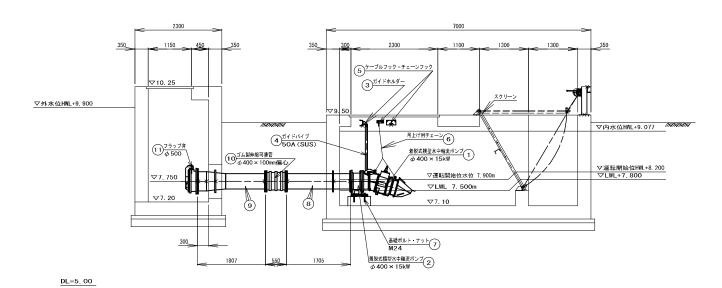


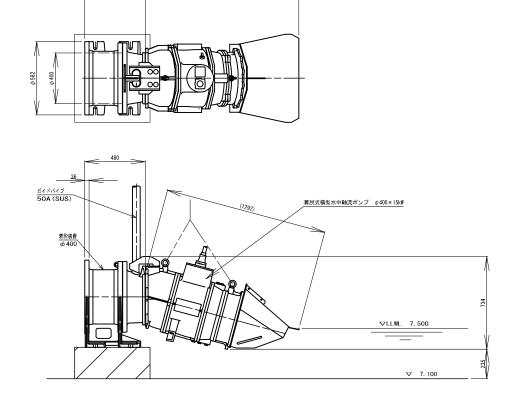


工事番号					
路線名					
施工地名	角田市横倉字明地地内				
工事名	令和7年度 関ノ内	地内排	水ポンプ設置工事		
図面名	排水ポ	ンプ設	備図		
縮尺	図示	位置			
設計者		設計 年度			
角	田市	図番	5 / 15		

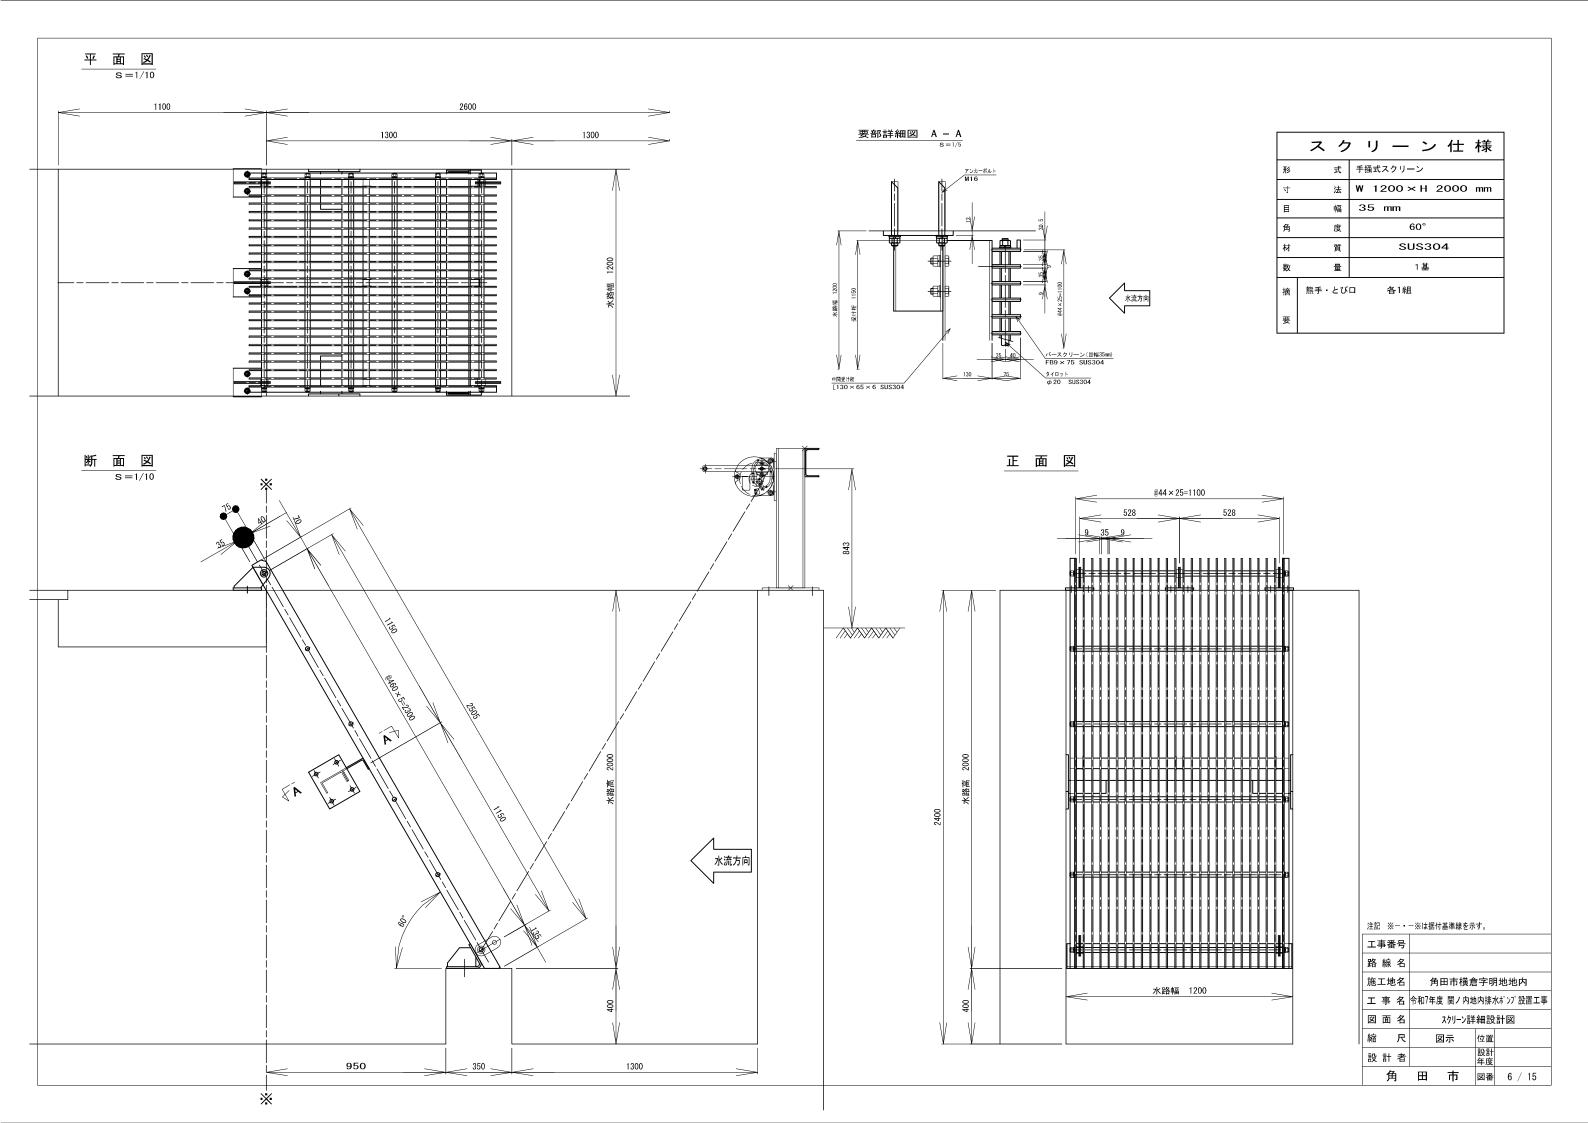

### ポンプ運転フロ一図

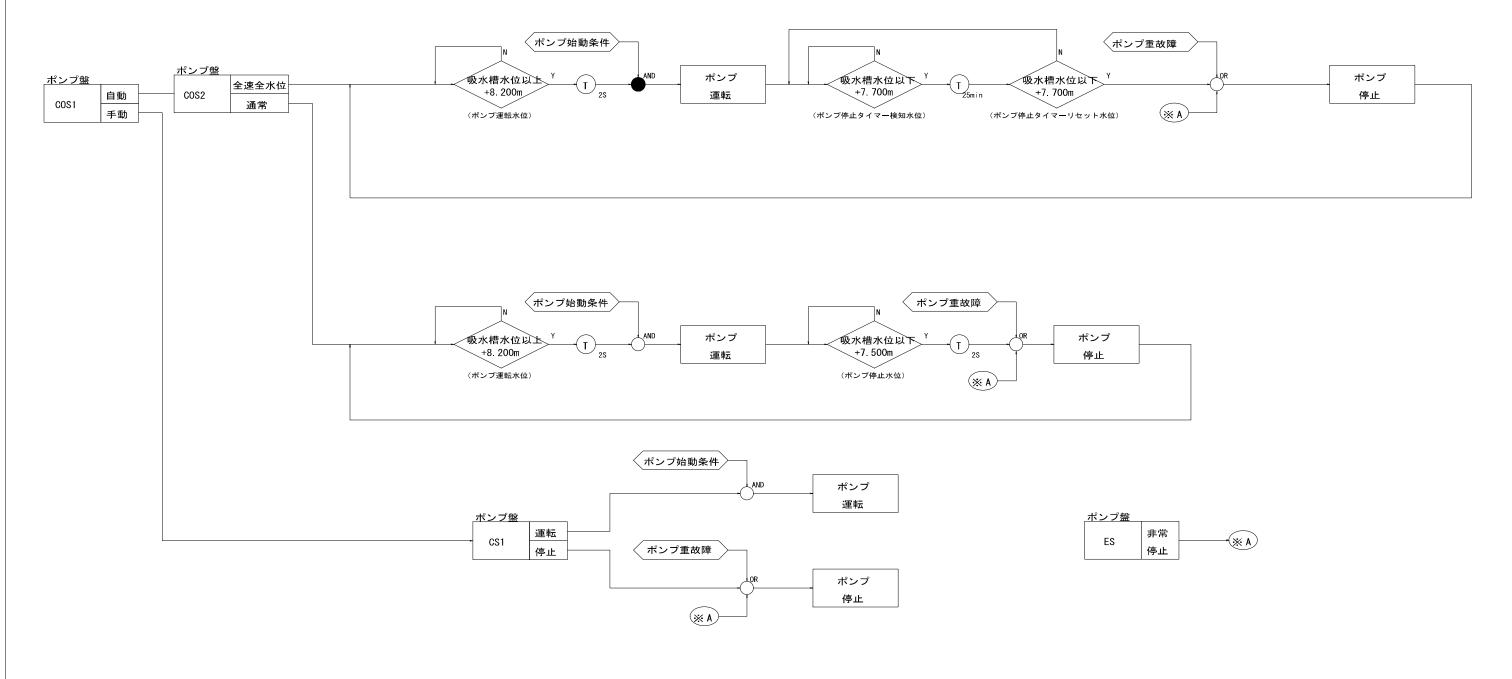

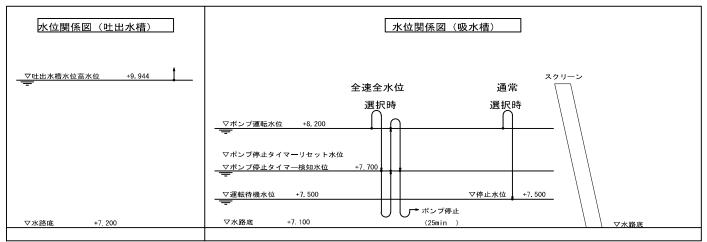


	ポンプ重故障A		ポンプ始動条件
1	MCCB トリップ	1	重故障が発生していない
2	3E 動作	2	吐出水槽水位高水位
3	漏電		
4	浸水		
5	過熱		

・注)タイマー及び水位設定値は現地調整可能とします。

工事番号					
路線名					
施工地名	角田市横	倉字明地地内			
工事名	令和7年度 関ノ内地	令和7年度 関ノ内地内排水ポンプ設置工事			
図面名	ま゚ンプ 週	ポンプ運転フロー図			
縮尺	図示	位置			
設計者		設計 年度			
石	田市	図番 7 / 15			


T :TIMER


・注)同レベルの水位は、将来水位変更できるように別の接点で制御する。

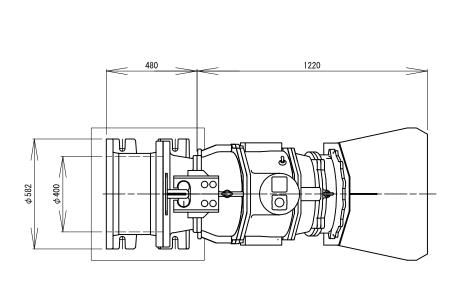

ポンプ外形図

S=1:10

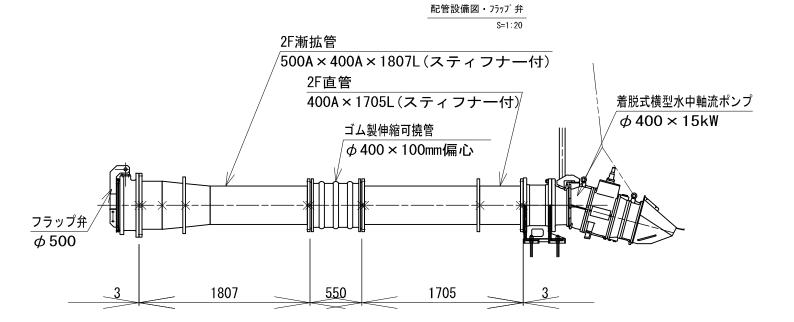


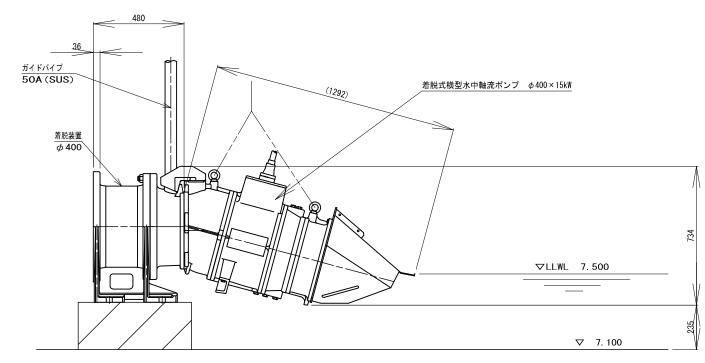



ホンノ設備-	エ【ボンブ仕様】	
形式	着脱式横型水中軸	曲流ポンプ
口径	400	mm
世出量	18	m3/mim/台
全揚程	2.4	m
動力	15	kW
電源	200 V /	50 Hz
始動方式	スターデルタ	#始動
台 数	1	台
質 量	ポンプ : 700 着脱装置: 300	

工事番号					
路線名					
施工地名	角田市横倉字明地地内				
工事名	令和7年度 関ノ内地内排水ポンプ設置工事				
図面名	ポンプ	外形	図		
縮尺	図示	位置			
設計者		設計 年度			
角	田市	図番	8 / 15		

### ポンプ中継端子箱外形図

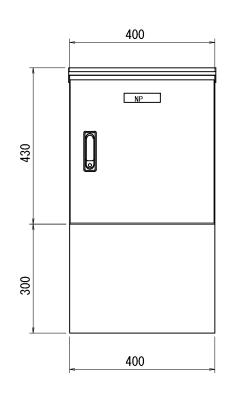

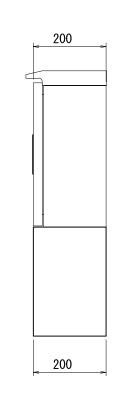

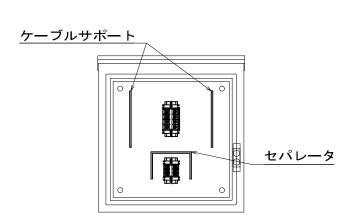

記	号	品	名	記	入	文	字	備考
NP1		名	称 板	ポン	プ中組	继端子箱	Ī	ポンプ用

+# `#	ㅋㅋ> . ㅋ 웨모팅 스 수 파
構造	ステンレス製屋外自立形
塗装色	5Y7/1
名称版	地ハ白 黒文字
数量	1 面
備考	水中ポンプケーブルサイズ 2PNCT ケーブル 動力用 2PNCT14mm2-4C (仕上外形21.7mm) 動力用 2PNCT14mm2-3C (仕上外形19.7mm) 信号用 2PNCT2mm2-4C (仕上外形12.5mm)


### ※一次側ケーブル参考サイズ

動力用 (CV14mm2-3C×2)

接地用 (IV8mm2)

制御用 (CVV2mm2-4C)

# 端子配列図・結線図

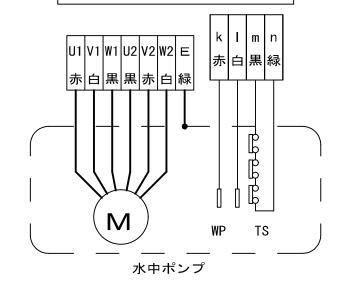

### 厂機器仕様 -

1. 水中ポンプ

•電 圧3*Φ*3W

AC200V, 50Hz

•電 流:63A

• 出 力: 15kW

起動方式:スターデルタ始動

2. 保護装置

▪ 過熱検出器 ( b 接点)

· 浸水検知器 ( a 接点)

### ┌端子台仕様 -

1. 動力用

▪ 極数:7P

· 適合電線: 5.5 ~ 22mm<sup>2</sup>

2 制御用

▪ 極数:4P


- 適合電線: 1 25 ~ 2 0mm<sup>2</sup>

工事番号			
路線名			
施工地名	角田市横倉雪	早明均	也地内
工事名	令和7年度 関ノ内均	也内排	水ポンプ設置工事
図面名	ポンプ中継端子	箱	(電気盤関係)
縮尺	図示	位置	
設計者		設計年度	

角 田 市 図番 9 / 15

### 操作盤外形図


ポンプ盤外形図

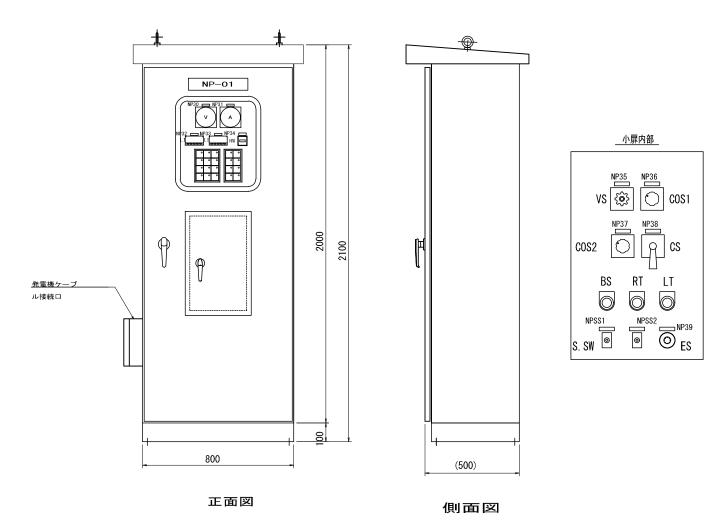

記 号	品 名	記入文字	備考
NP-01	名称板	ポンプ盤	
NP30	"	電源電圧	
NP31	"	ポンプ電流	
NP32	"	内水位	
NP33	"	外水位	
NP34	"	ポンプ運転積算時間	
NP35	"	電源電圧計切替	
NP36	"	運転モード選択	
NP37	"	"	
NP38	"	ポンプ	
NP39	"	非常停止	
٧	電圧計		
Α	電流計		
HM	積算時間計		
LI	水位指示計	デジタ	
VS	電圧計切替スイッチ		
COS1	切替スイッチ	手動一自動	
COS2	"	全速全水位—通常	
CS	操作スイッチ	運転一停止	
LT	押釦スイッチ	ランプテスト	
BS	"	警報停止	
RT	"	故障復帰	
ES	"	非常停止	
DS	ドアスイッチ		盤内照明用
NPSS1	切替スイッチ	切一入	屋外照明用
NPSS2	"	切一入	屋外照明用


構造	ステンレス製屋外装柱形
塗 装	マンセル記号 5Y7/1
把 手	防水鍵付(#200)
名称板	地ハ白 黒文字
板 厚	扉:3.0mm 、筐体:2.0mm


### 引込開閉器盤外形図

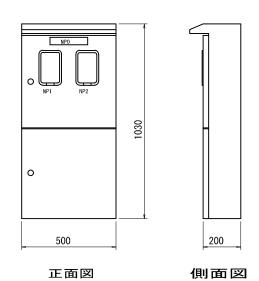

記号	品 名	記入文字	備考
NP-0	名称板	引込開閉器盤	
NP-1	"	動力	
NP-2	"	雷灯	


構造	ステンレス製屋外装柱形
塗 装	マンセル記号 5Y7/1
把 手	防水鍵付(#200)
名称板	地ハ白 黒文字
tio III	戻・1 5mm

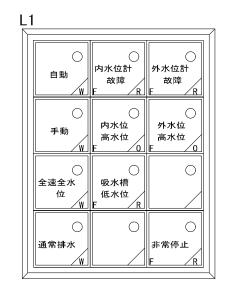

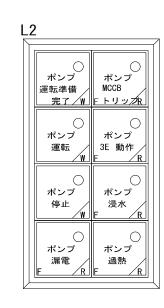

工事	番号					
路約	泉 名					
施工	地名	角	田市横	倉字明	地地	内
I	事 名	令和7年	度 関ノ内	地内排	大ポンプ	設置工事
図。	面名		操作	盤外形	巡	
縮	尺		1 : 10	位置		
設調	計 者			設計 年度		
	角	田	市	図番	10	/ 15


## 単線結線図

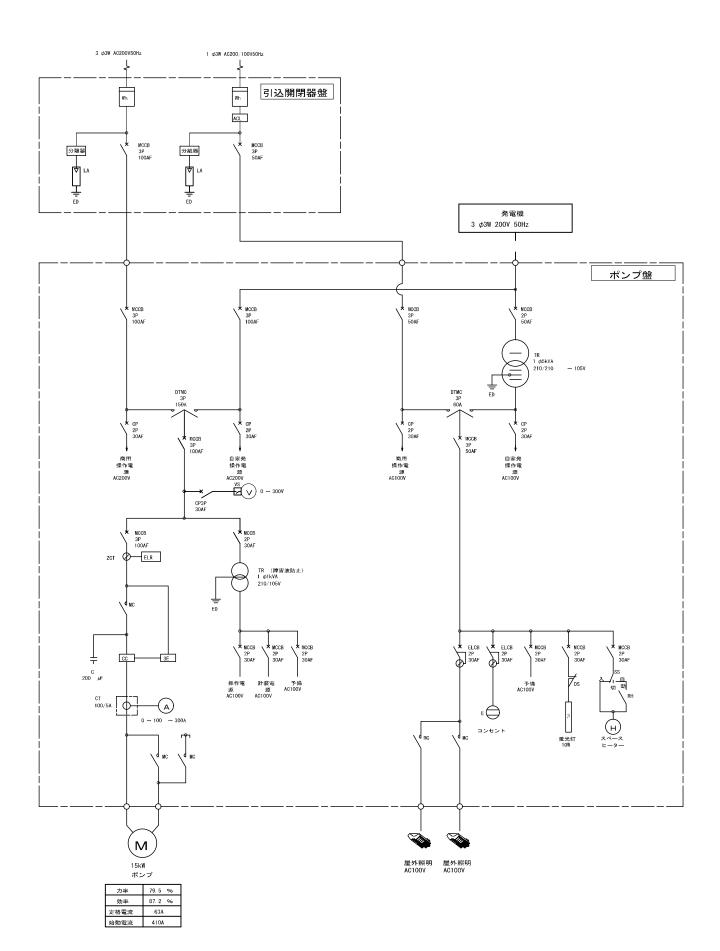

凡例			
記号	名 称	記号	名 称
Wh	電力量計	3E	3E リレ <del>ー</del>
ACL	電流制限器	cc	カレントコンバータ
ZCT	零相変流器	ELR	漏電継電器
LA	避雷器	THR	熱動継電器
CT	計器用変流器	FD	接点溶着リレー
TR	変圧器	FL	蛍光灯
<b>ICCB</b>	配線用遮断器	SH	スペースヒータ
ELCB	漏電遮断器	RH	湿度センサー
CP	サーキットフ゜ロテクタ	DTMC	双投形電磁接触器
MC	電磁接触器		
С	低圧進相コンデンサ		
$\bigcirc$	電圧計		
S	電圧計切換スイッチ		
A	電流計		

工事番号		
路線名		
施工地名	角田市横倉字明地地内	]
工事名	令和7年度 関ノ内地内排水ポンプ設置	工事
図面名	単線結線図 (電気盤関係)	
縮尺	図示 位置	
設計者	設計年度	
角	田 市 図番 11 /	15

# 配線系統図

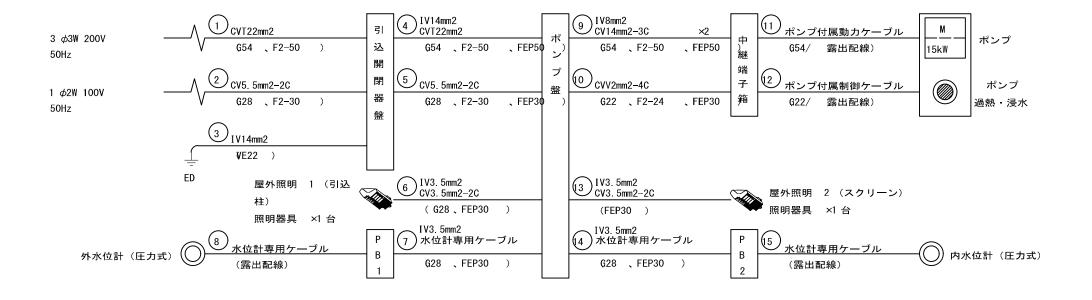



プルボックス仕


様						
PB1	250	×250	×200	WP	, SUS	
PB2	250	×250	×200	WP	, SUS	

工事番号			
路線名			
施工地名	角田市横倉雪	字明₺	也地内
工事名	令和7年度 関ノ内地	也内排	水ポンプ設置工事
図面名	配線系統図		
縮尺	図示	位置	
設計者		設計 年度	
角	田市	図番	12 / 15

GZF001→

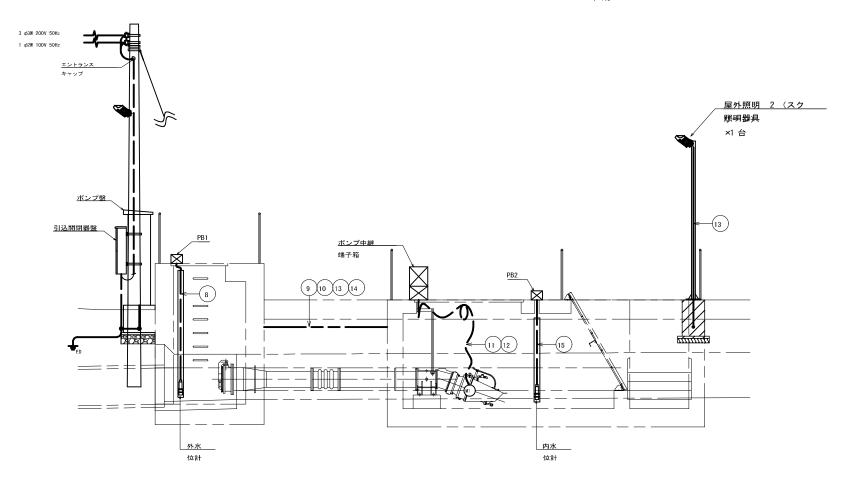

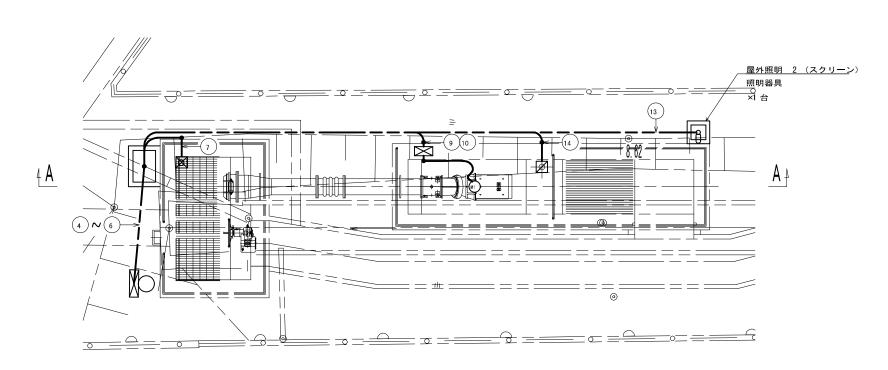

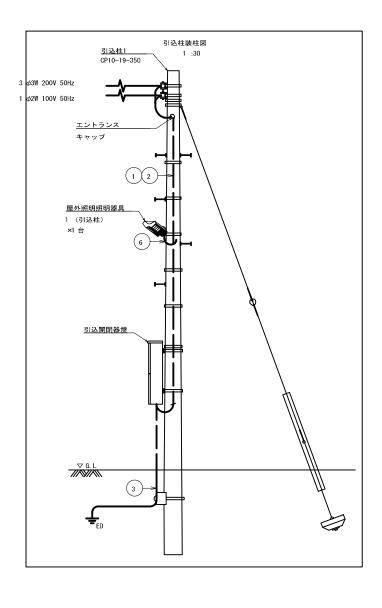


#### 凡例


 :露出配線
 : 露出配管
 :コンクリート埋設配管
: 地中埋設配管

### プルボックス仕様

		_				
PB1	250	×250	×200	WP .	, SUS	
DDO	250	~3E0	×200	WD	CHC	


工事番号				
路線名				
施工地名	角田市横倉字明地地内			
工事名	令和7年度 関ノ内地内排水ポンプ 設置工事			
図面名	配線工事図			
縮尺	図示	位置		
設計者		設計 年度		
角	田市	図番 13 / 15		

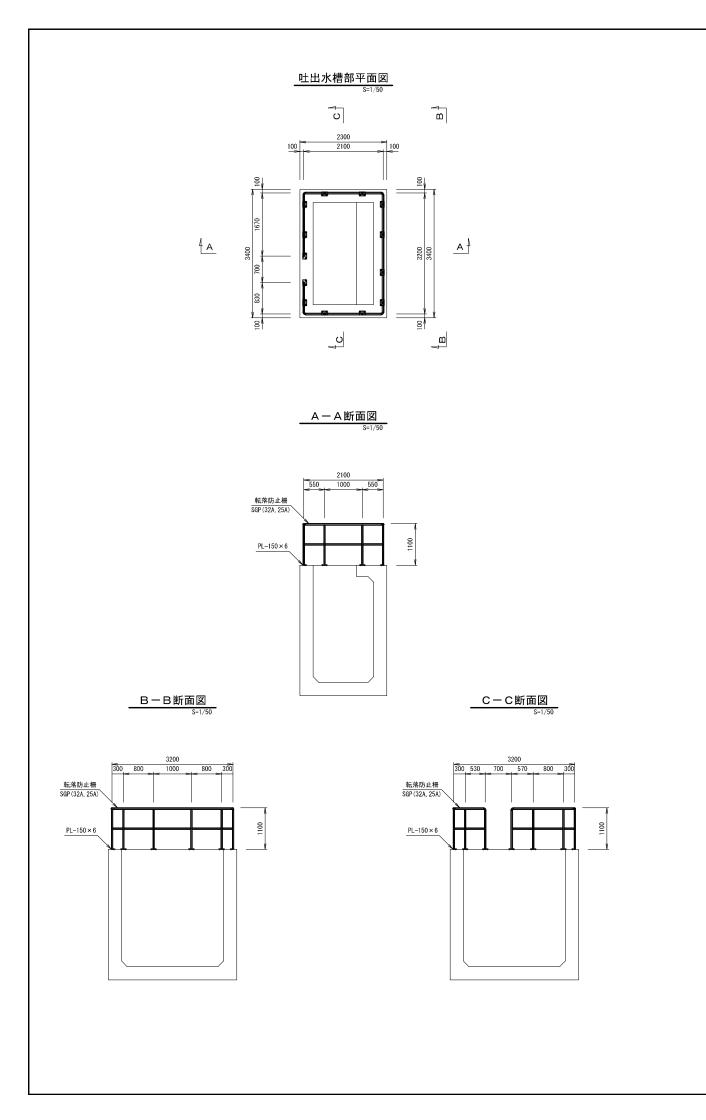

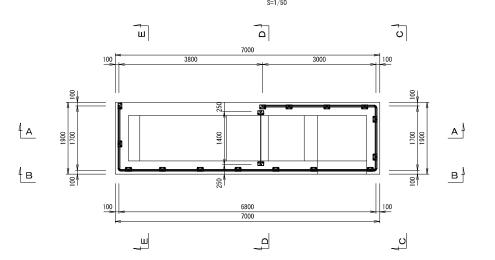


吸水槽部平面図




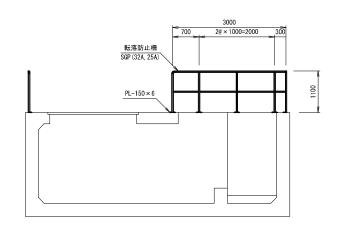


B一B断面図

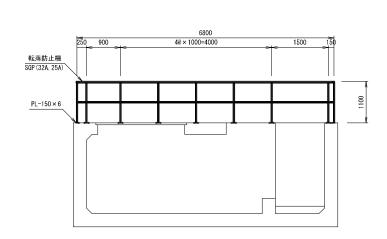


C一C断面図

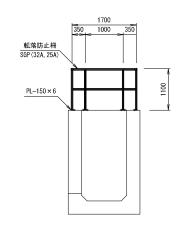

D-D断面図 S=1/50

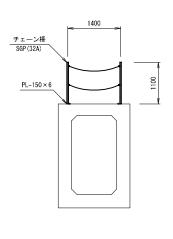


E-E断面図

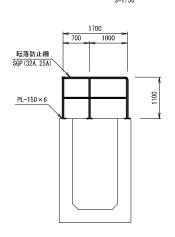


工事番号				
路線名				
施工地名	角田市横倉字明地地内			
工事名	令和7年度 関ノ内地内排水ポンプ 設置工			
図面名	転落防止柵工(参考)			
縮尺	1/50	位置		
設計者		設計 年度		
角	角田市		14 / 15	

※ 本品は溶融亜鉛メッキ(JIS H8641 HDZ45)を行うこと。


# <u>ネットフェンス</u> 8=1/10

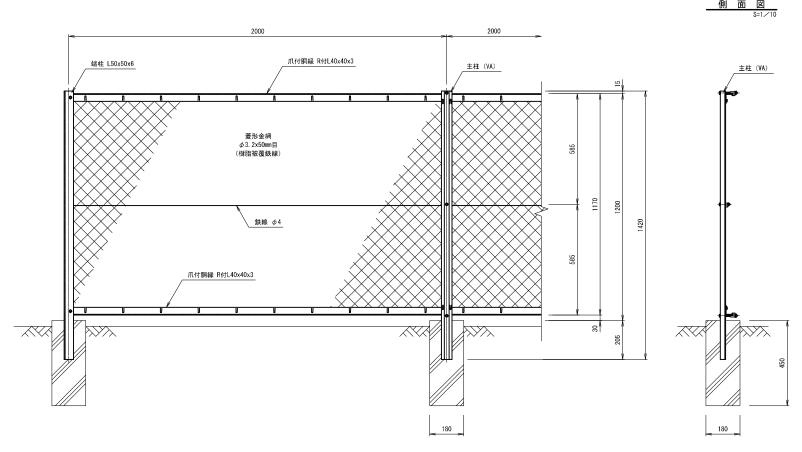


#### フェンス扉 S=1/10

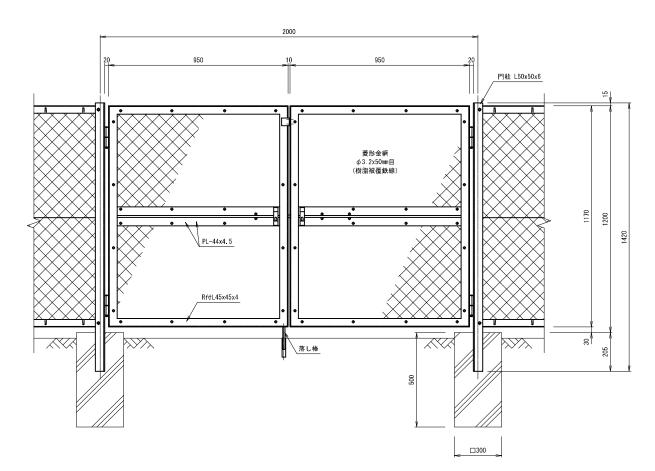


#### 

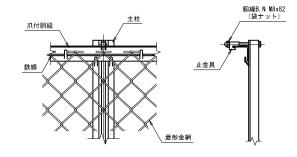


### 継手ピース取付詳細

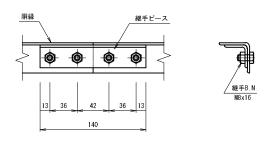

### 中間鉄線取付詳細

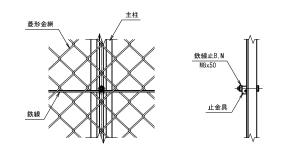

### 端柱取付詳細

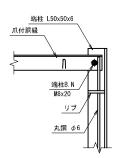

(仕 様)主要部材:ポリエステル樹脂静電粉体塗装 菱形金網:樹脂被覆鉄線 BN類 :溶融亜鉛めっき

工事番	号								
路線:	名								
施工地	名	角田市横倉字明地地内							
工事	名	令和7年度 関ノ内地			内排水ポンプ設置工事				
図面:	名	フェンスエ			(参:	参考)			
縮	尺	図示		位置					
設計:	者				設計 年度				
角	角		市		図番	15	/	15	